



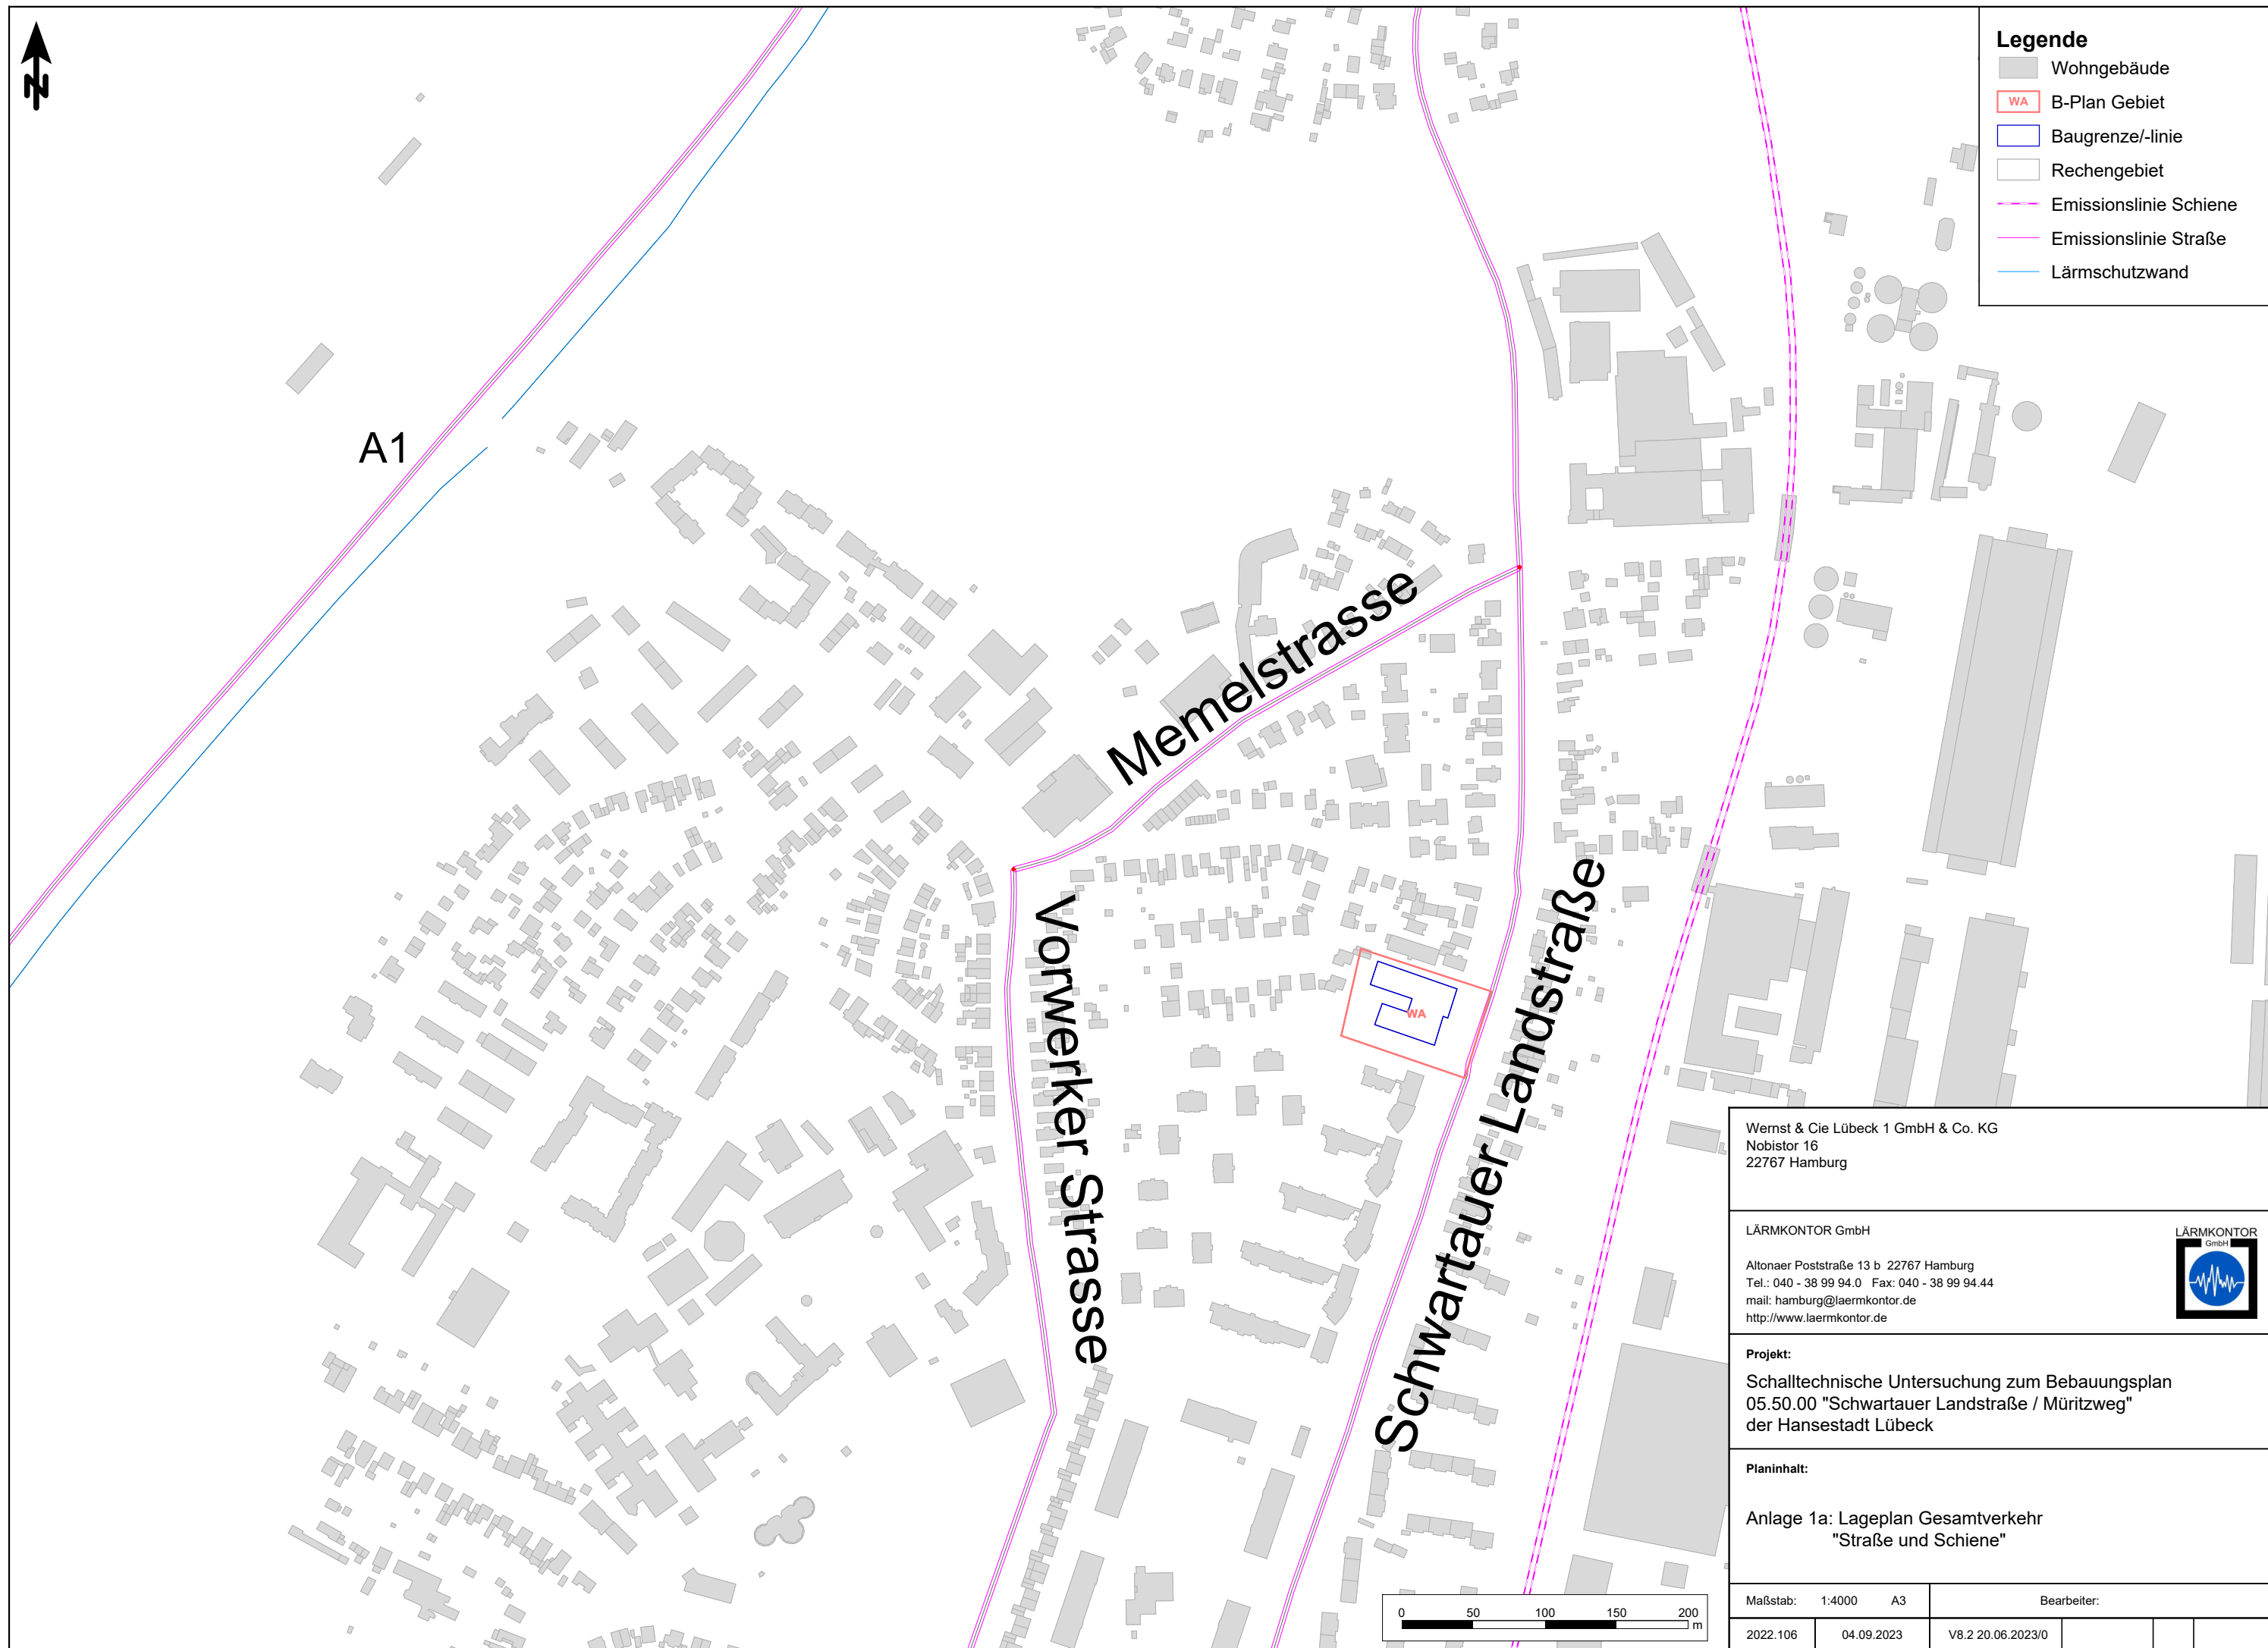

- Legende**
- Wohngebäude
 - WA B-Plan Gebiet
 - Baugrenze/-linie
 - Rechengebiet
 - Emissionslinie Schiene
 - Emissionslinie Straße
 - Lärmschutzwand

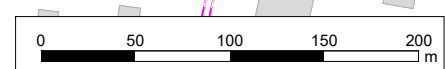






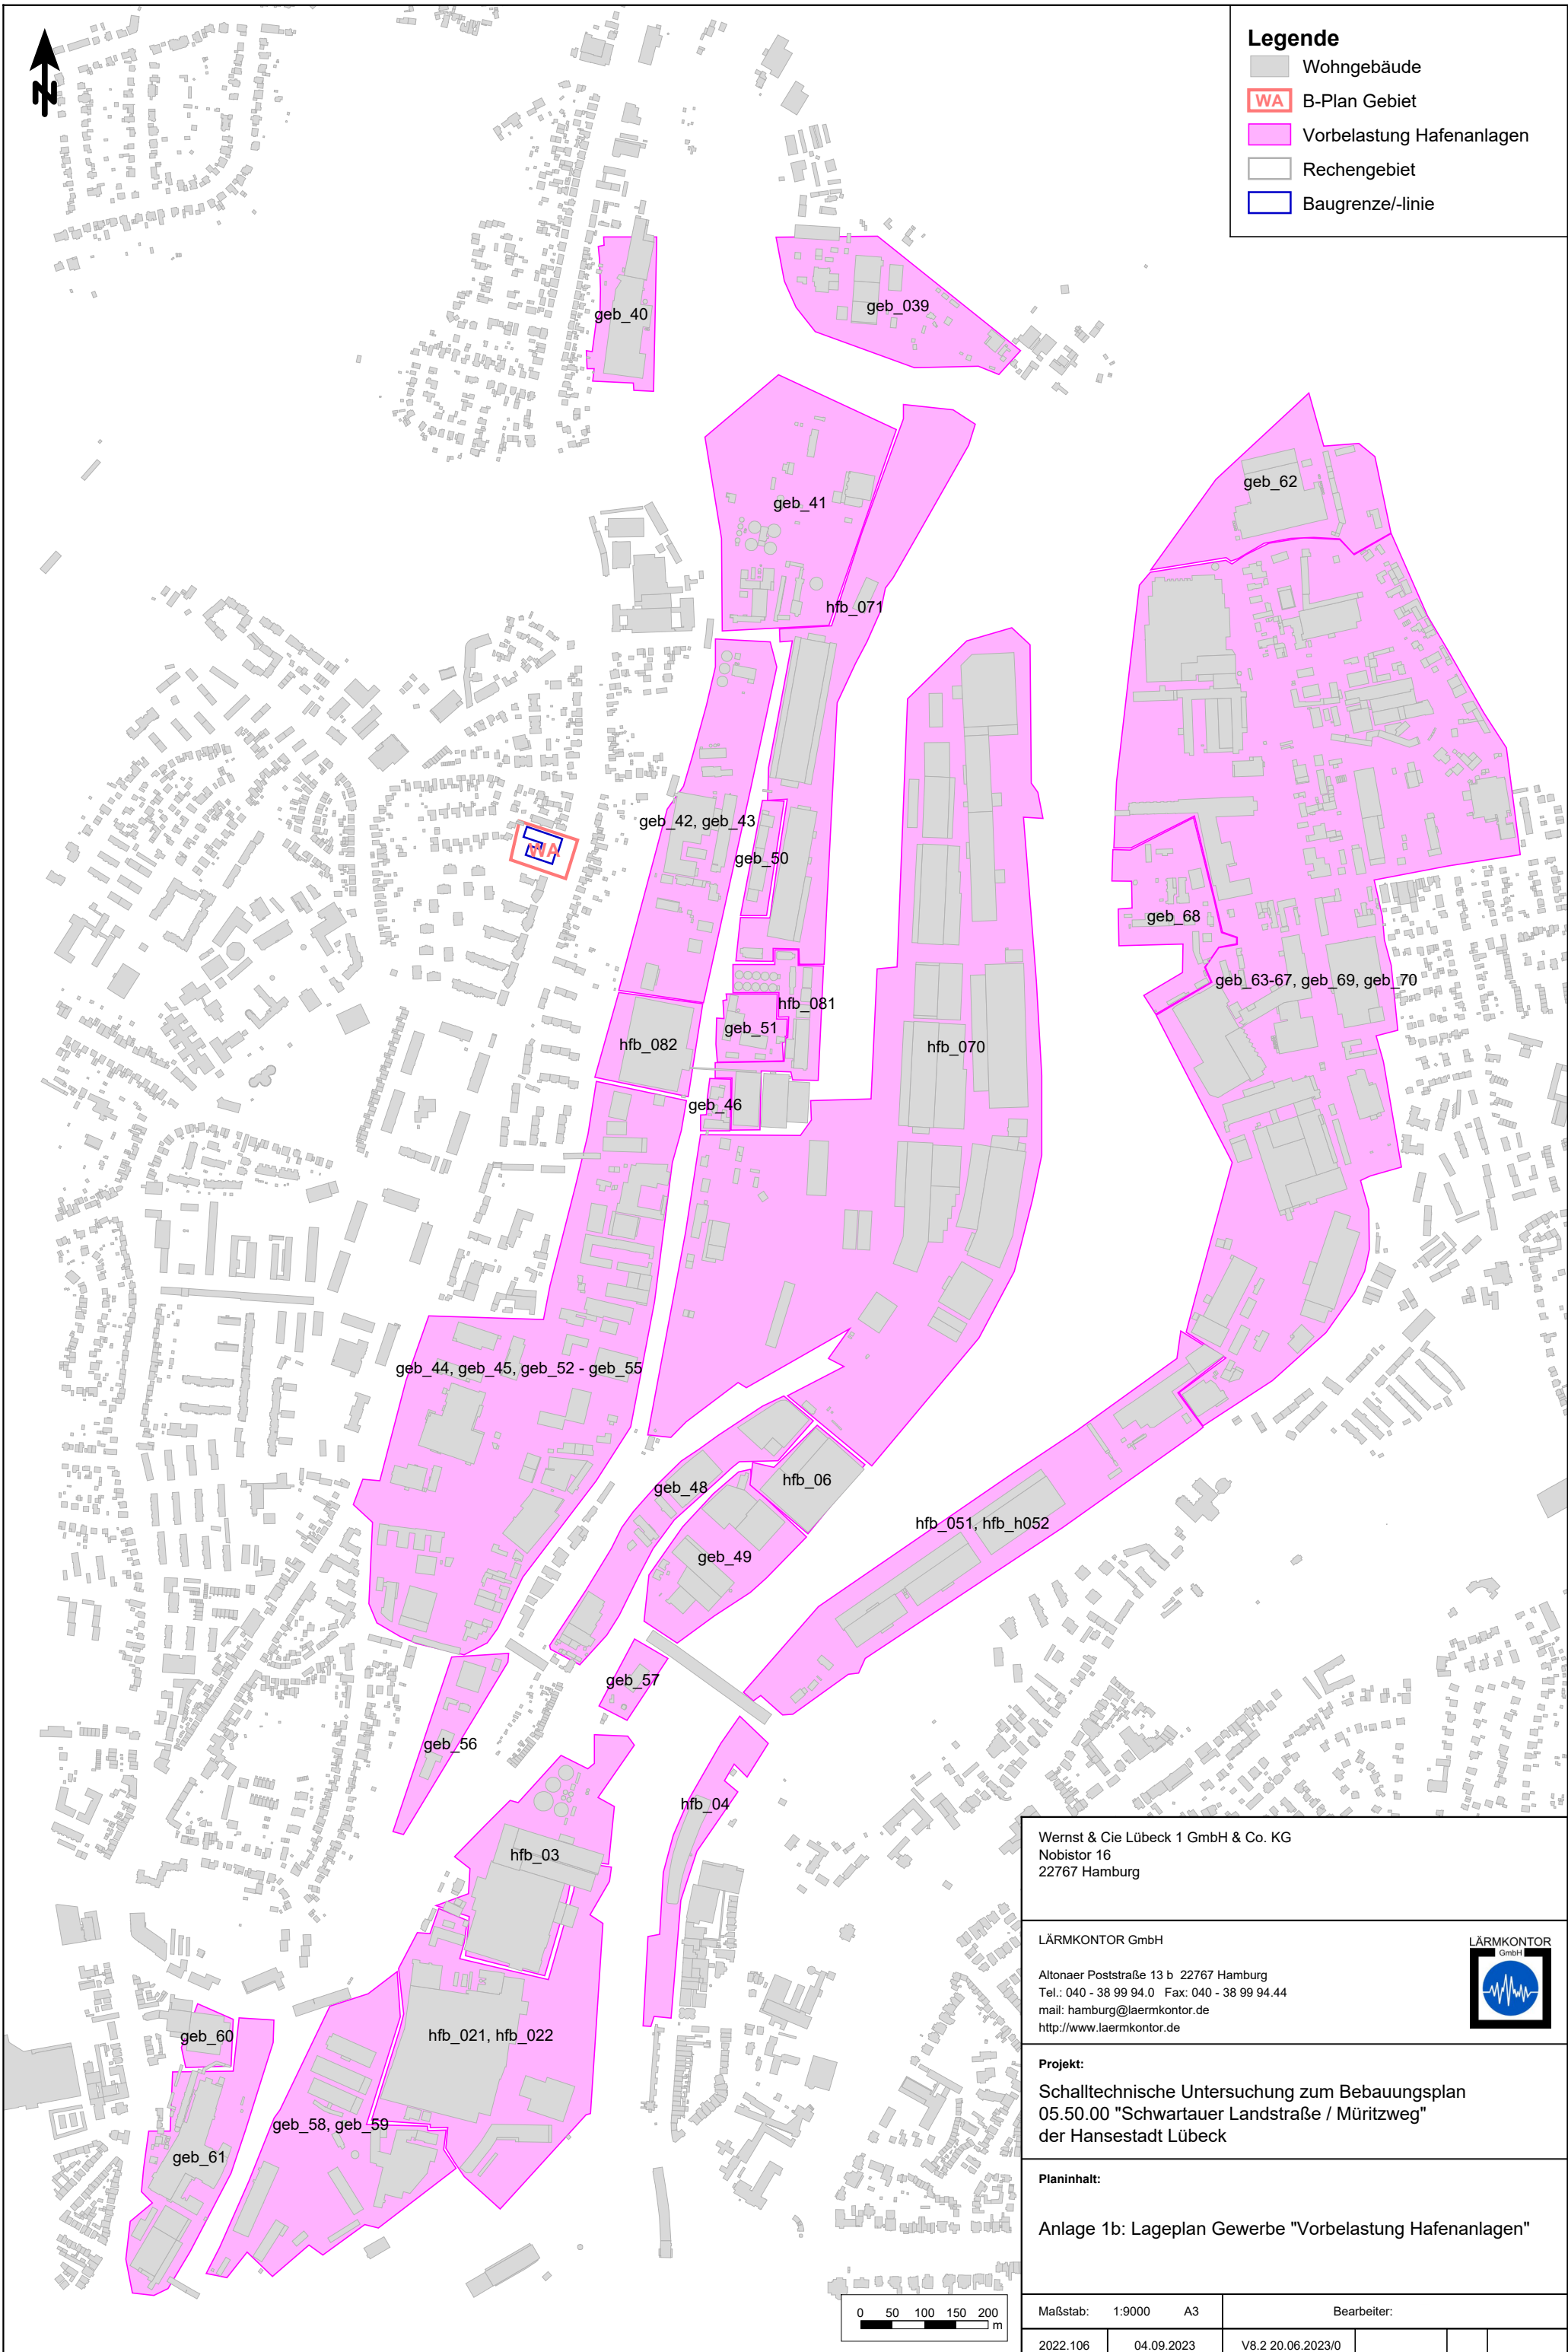
Wernst & Cie Lübeck 1 GmbH & Co. KG Nobistor 16 22767 Hamburg		
LÄRMKONTOR GmbH Altonaer Poststraße 13 b 22767 Hamburg Tel.: 040 - 38 99 94.0 Fax: 040 - 38 99 94.44 mail: hamburg@laermkontor.de http://www.laermkontor.de		
Projekt: Schalltechnische Untersuchung zum Bebauungsplan 05.50.00 "Schwartauer Landstraße / Müritzweg" der Hansestadt Lübeck		
Planinhalt: Anlage 1a: Lageplan Gesamtverkehr "Straße und Schiene"		
Maßstab: 1:4000 A3	Bearbeiter:	
2022.106	04.09.2023	V8.2 20.06.2023/0









Legende


-  Wohngebäude
-  B-Plan Gebiet
-  Vorbelastung Hafenanlagen
-  Rechengebiet
-  Baugrenze/-linie




Wernst & Cie Lübeck 1 GmbH & Co. KG Nobistor 16 22767 Hamburg	
LÄRMKONTOR GmbH Altonaer Poststraße 13 b 22767 Hamburg Tel.: 040 - 38 99 94.0 Fax: 040 - 38 99 94.44 mail: hamburg@laermkontor.de http://www.laermkontor.de	
<div style="text-align: right;">  </div>	
Projekt: Schalltechnische Untersuchung zum Bebauungsplan 05.50.00 "Schwartauer Landstraße / Müritzweg" der Hansestadt Lübeck	
Planinhalt: Anlage 1b: Lageplan Gewerbe "Vorbereitung Hafenanlagen"	
Maßstab: 1:9000 A3	Bearbeiter:
2022.106	04.09.2023
V8.2 20.06.2023/0	



- Legende**
-  Wohngebäude
 -  B-Plan Gebiet
 -  Baugrenze/ -line
 -  Emissionslinie Straße

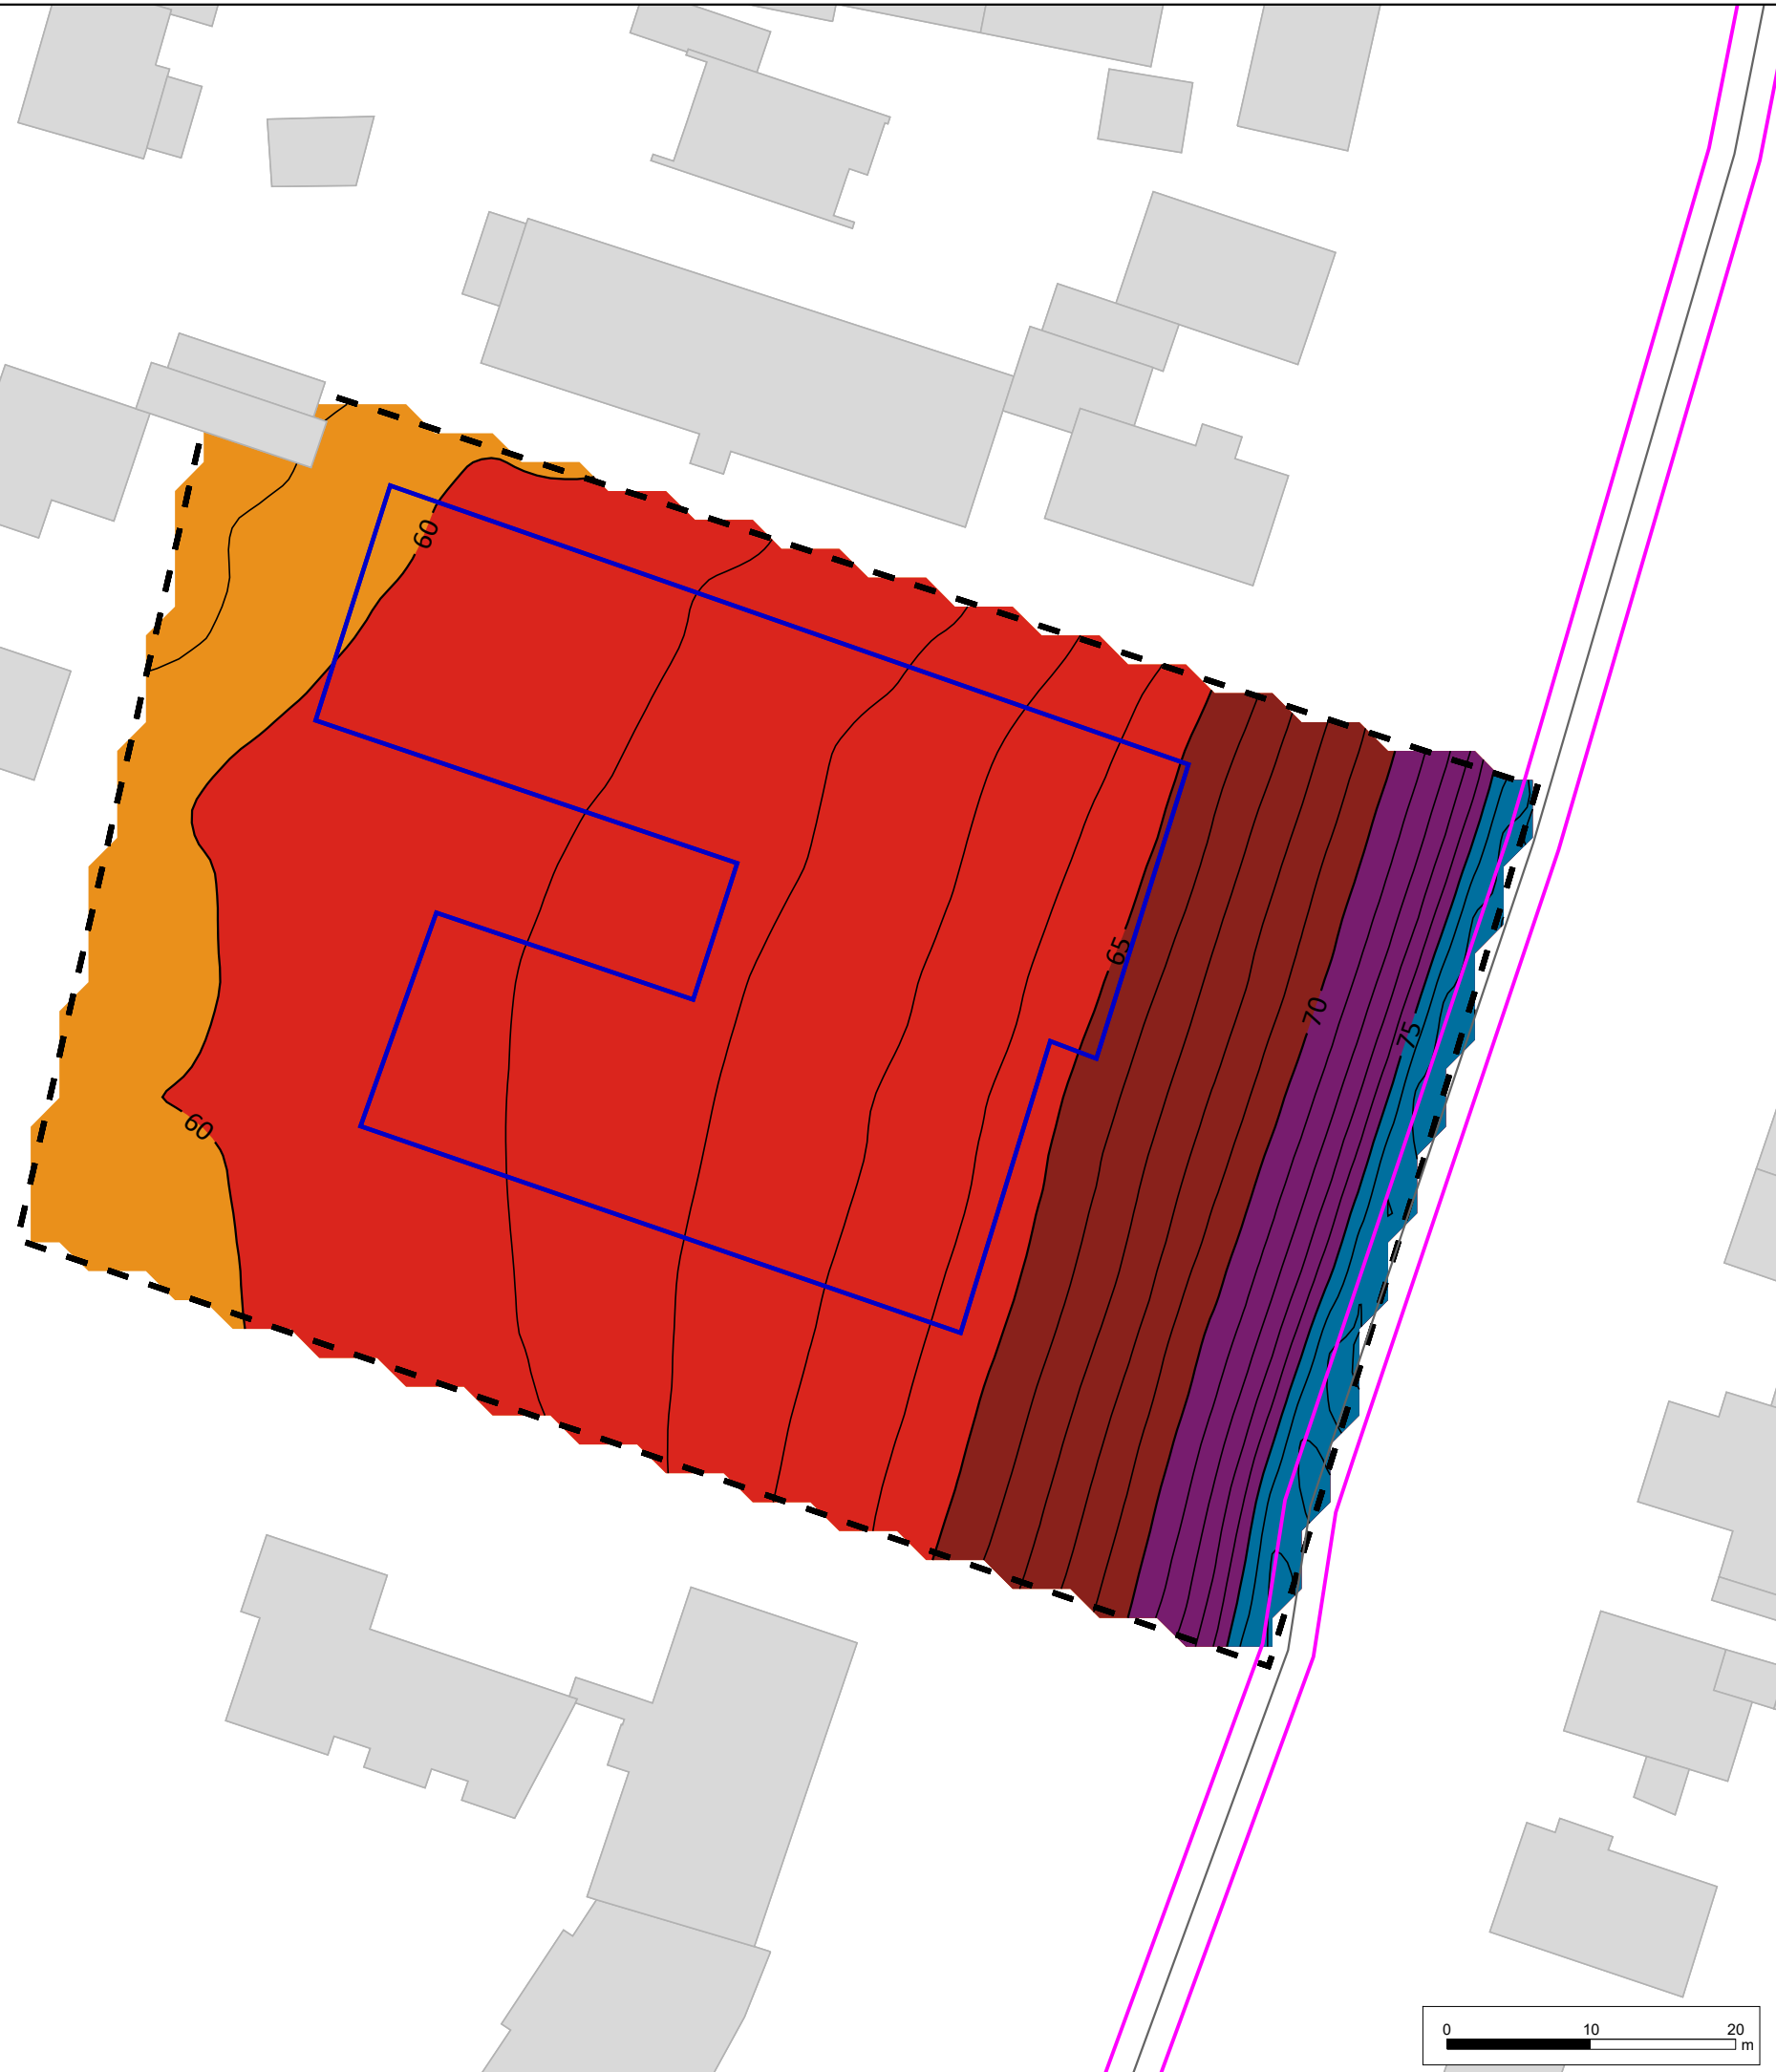



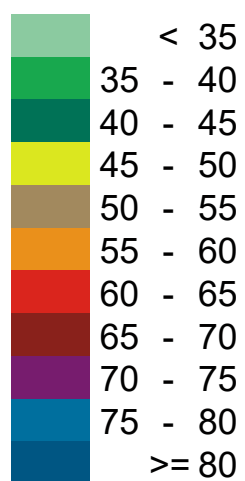




**Pegelbereich
LrT
in dB(A)**



Wernst & Cie Lübeck 1 GmbH & Co. KG Nobistor 16 22767 Hamburg	
LÄRMKONTOR GmbH Altonaer Poststraße 13 b 22767 Hamburg Tel.: 040 - 38 99 94.0 Fax: 040 - 38 99 94.44 mail: hamburg@laermkontor.de http://www.laermkontor.de	
	
Projekt: Schalltechnische Untersuchung zum Bebauungsplan 05.50.00 "Schwartauer Landstraße / Müritzweg" der Hansestadt Lübeck	
Planinhalt: Anlage 2a: Schallimmissionsraster Gesamtverkehr "Straße und Schiene" in dB(A) Tag Höhe = 2 m	
Maßstab: 1:500 A3	Bearbeiter:
2022.106	31.08.2023
V8.2 20.06.2023/32	




- Legende**
-  Wohngebäude
 -  B-Plan Gebiet
 -  Baugrenze/ -linie
 -  Emissionslinie Straße

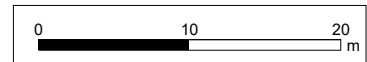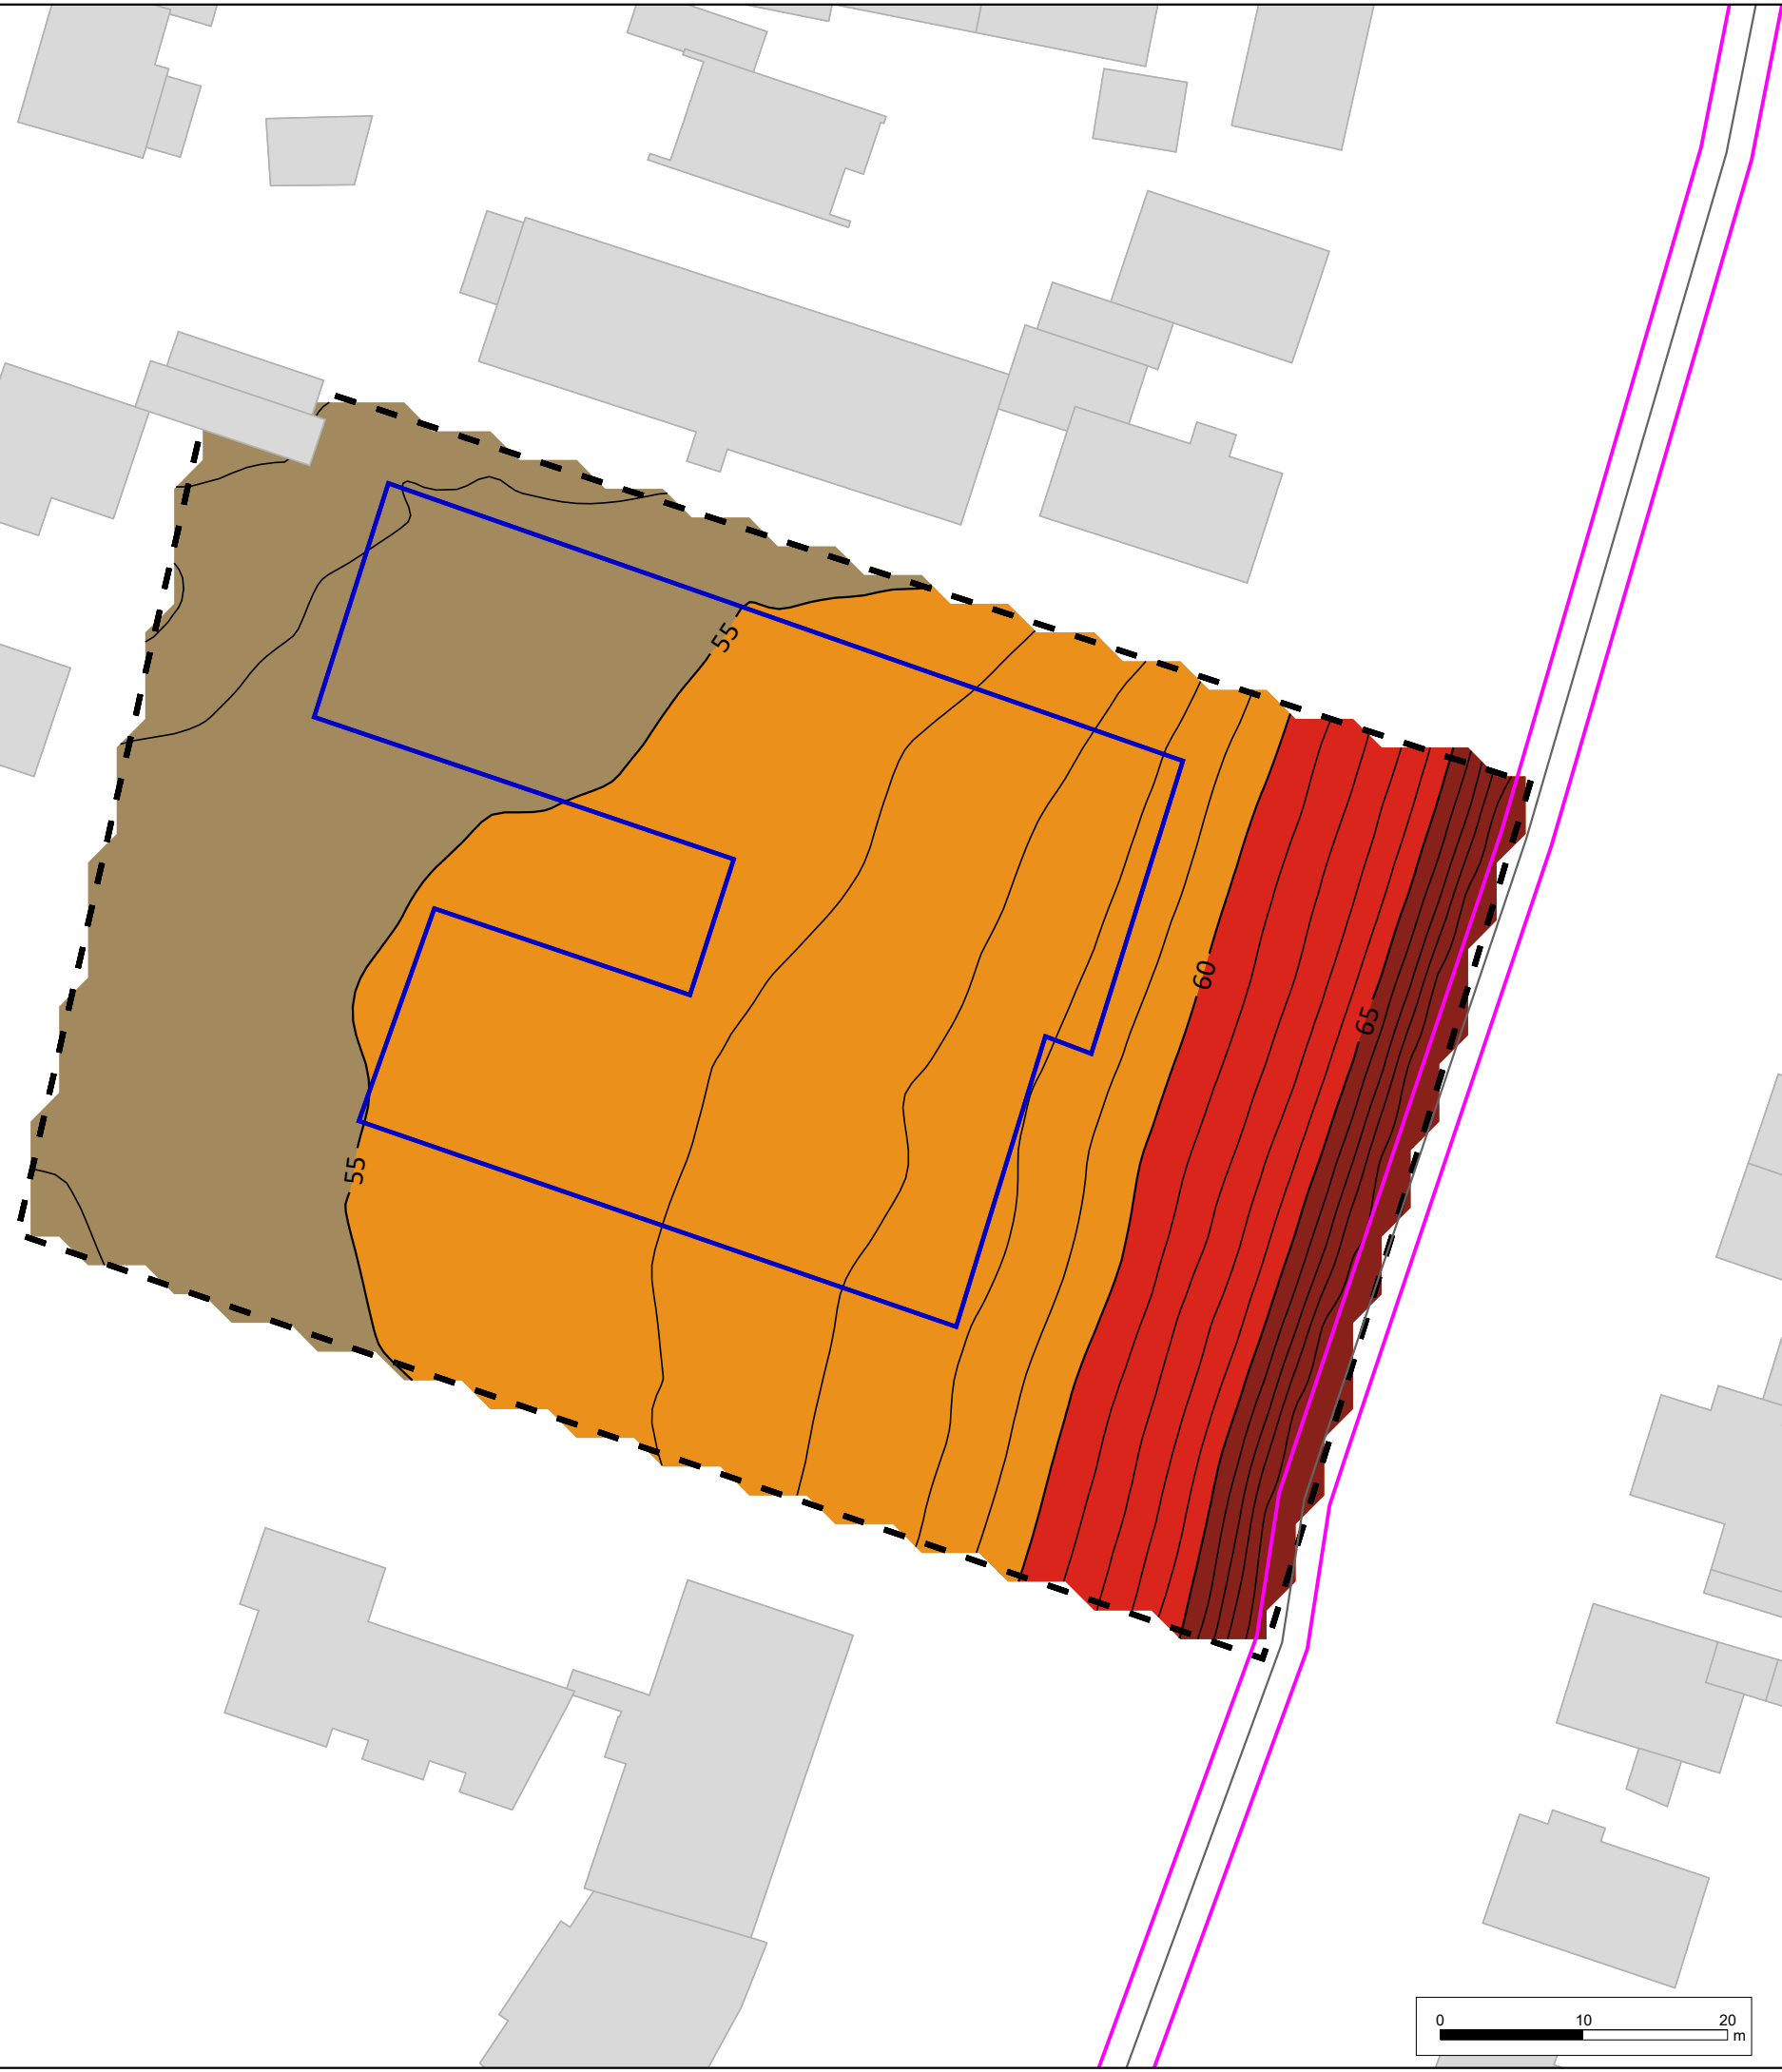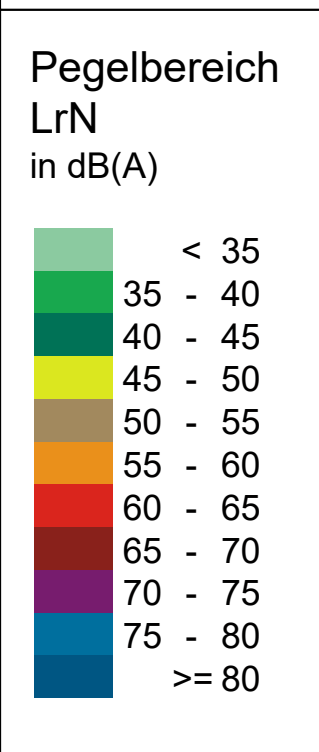


Wernst & Cie Lübeck 1 GmbH & Co. KG Nobistor 16 22767 Hamburg		
LÄRMKONTOR GmbH Altonaer Poststraße 13 b 22767 Hamburg Tel.: 040 - 38 99 94.0 Fax: 040 - 38 99 94.44 mail: hamburg@laermkontor.de http://www.laermkontor.de		
Projekt: Schalltechnische Untersuchung zum Bebauungsplan 05.50.00 "Schwartauer Landstraße / Müritzweg" der Hansestadt Lübeck		
Planinhalt: Anlage 2b: Schallimmissionsraster Gesamtverkehr "Straße und Schiene" in dB(A) Nacht Höhe = 2 m		
Maßstab: 1:500 A3	Bearbeiter:	
2022.106	31.08.2023	V8.2 20.06.2023/32



- Legende**
- Wohngebäude
 - B-Plan Gebiet
 - Baugrenze/ -linie
 - Emissionslinie Straße

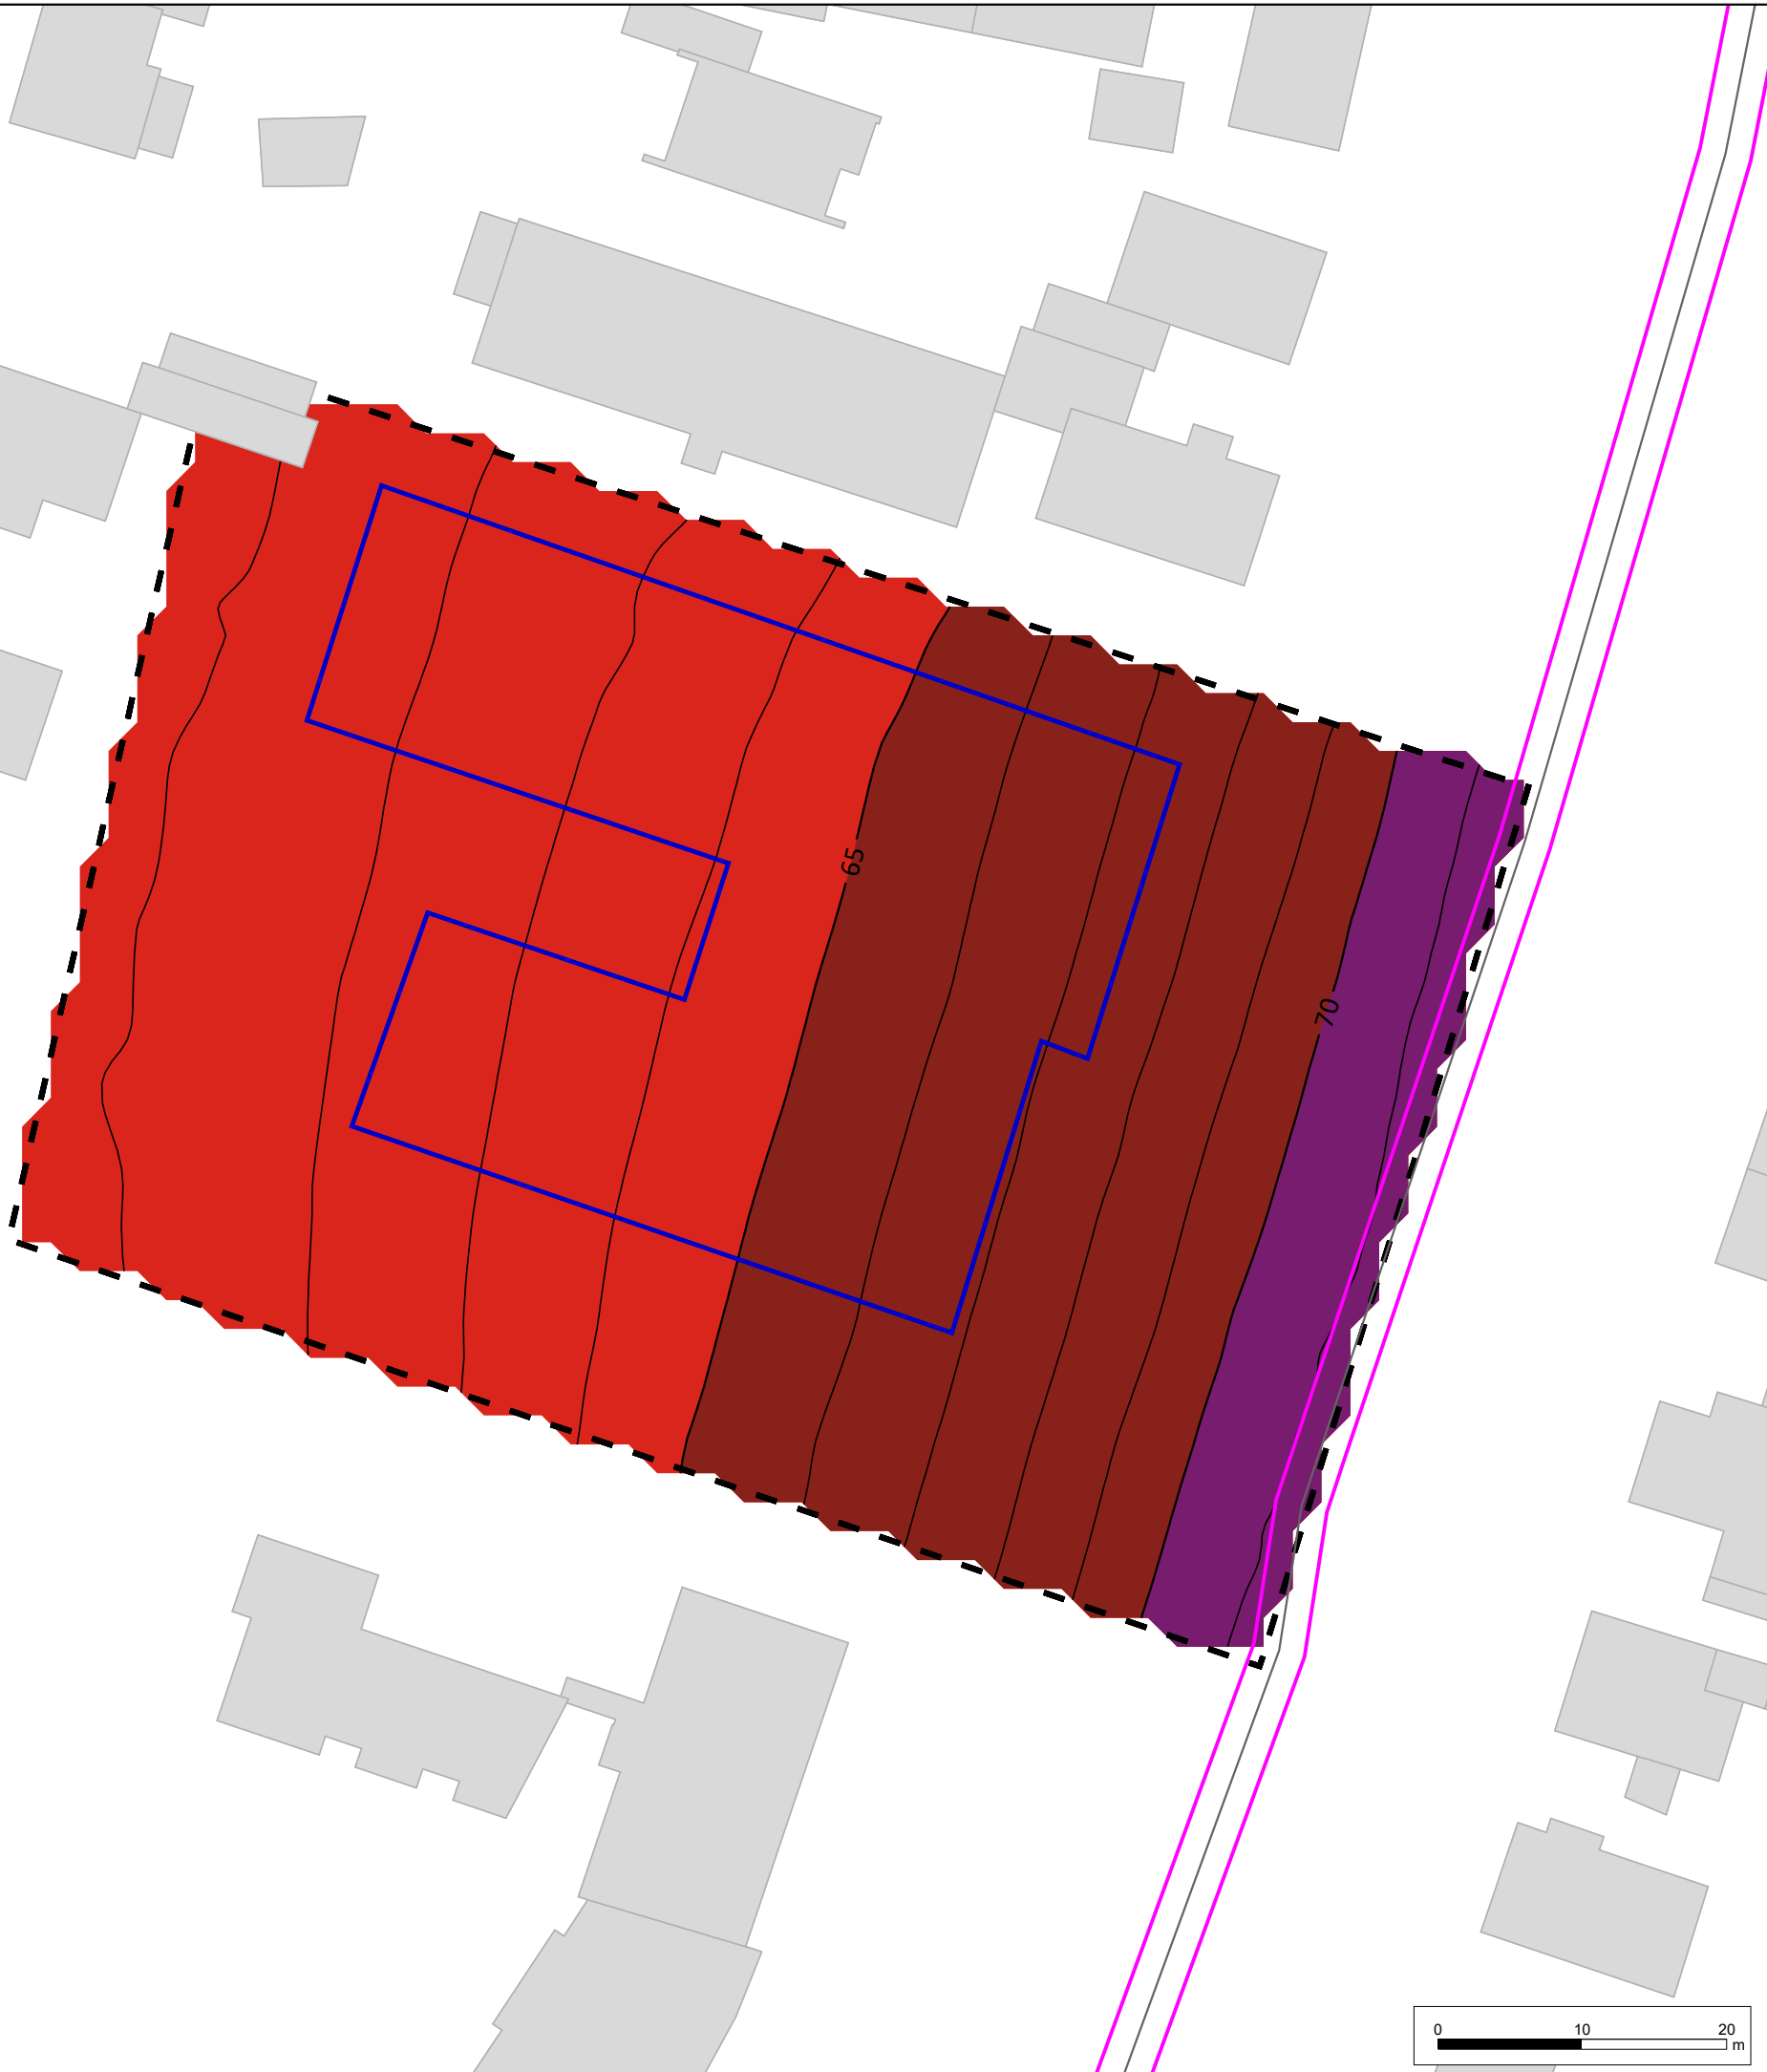



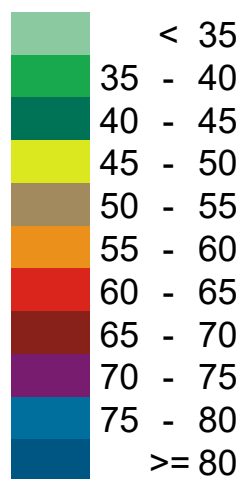


**Pegelbereich
LrT
in dB(A)**





Wernst & Cie Lübeck 1 GmbH & Co. KG Nobistor 16 22767 Hamburg	
LÄRMKONTOR GmbH Altonaer Poststraße 13 b 22767 Hamburg Tel.: 040 - 38 99 94.0 Fax: 040 - 38 99 94.44 mail: hamburg@laermkontor.de http://www.laermkontor.de	
	
Projekt: Schalltechnische Untersuchung zum Bebauungsplan 05.50.00 "Schwartauer Landstraße / Müritzweg" der Hansestadt Lübeck	
Planinhalt: Anlage 2c: Schallimmissionsraster Gesamtverkehr "Straße und Schiene" in dB(A) Tag Höhe = 11 m	
Maßstab: 1:500 A3	Bearbeiter:
2022.106	31.08.2023
V8.2 20.06.2023/33	




- Legende**
-  Wohngebäude
 -  B-Plan Gebiet
 -  Baugrenze/ -linie
 -  Emissionslinie Straße

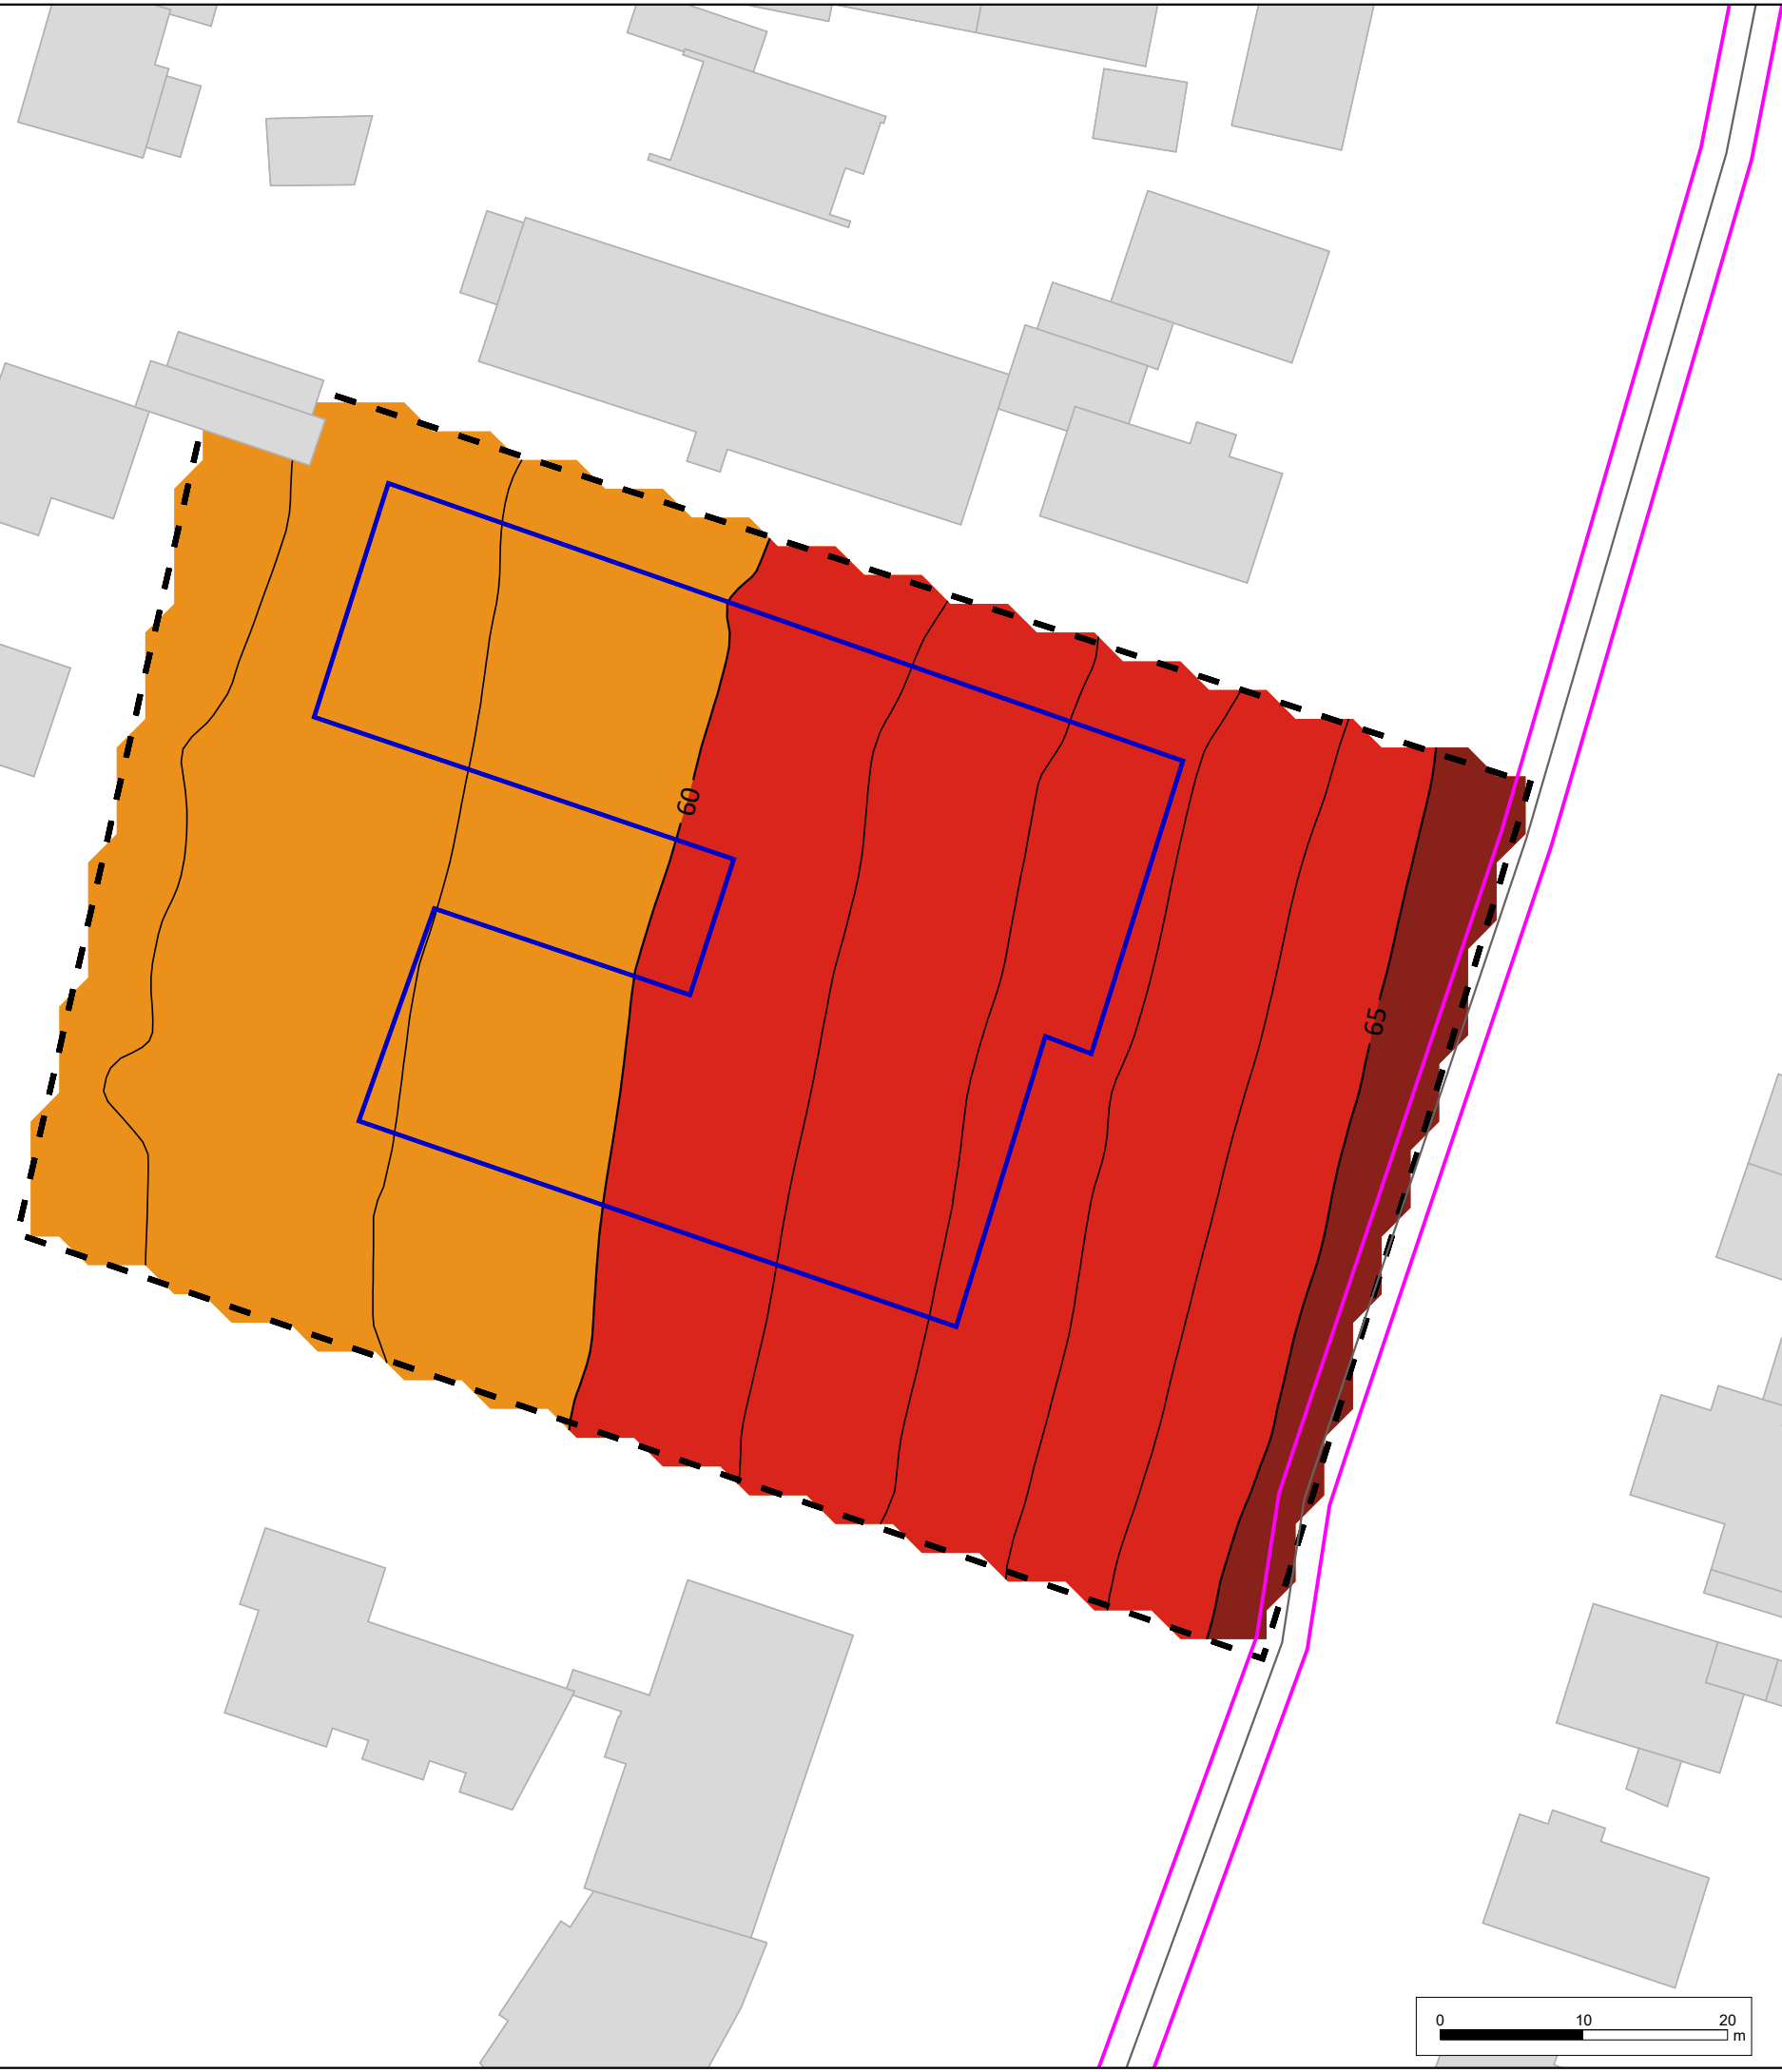



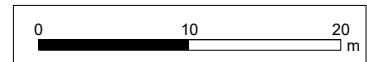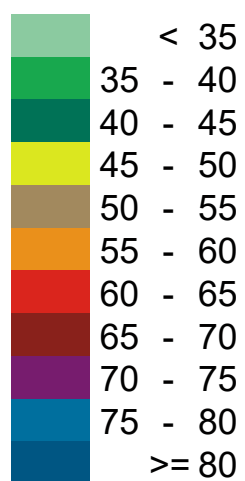


**Pegelbereich
LrN
in dB(A)**





Wernst & Cie Lübeck 1 GmbH & Co. KG Nobistor 16 22767 Hamburg	
LÄRMKONTOR GmbH Altonaer Poststraße 13 b 22767 Hamburg Tel.: 040 - 38 99 94.0 Fax: 040 - 38 99 94.44 mail: hamburg@laermkontor.de http://www.laermkontor.de	
	
Projekt: Schalltechnische Untersuchung zum Bebauungsplan 05.50.00 "Schwartauer Landstraße / Müritzweg" der Hansestadt Lübeck	
Planinhalt: Anlage 2d: Schallimmissionsraster Gesamtverkehr "Straße und Schiene" in dB(A) Nacht Höhe = 11 m	
Maßstab: 1:500 A3	Bearbeiter:
2022.106	31.08.2023 V8.2 20.06.2023/33




- Legende**
-  Wohngebäude
 -  B-Plan Gebiet
 -  Baugrenze/ -linie
 -  Emissionslinie Straße

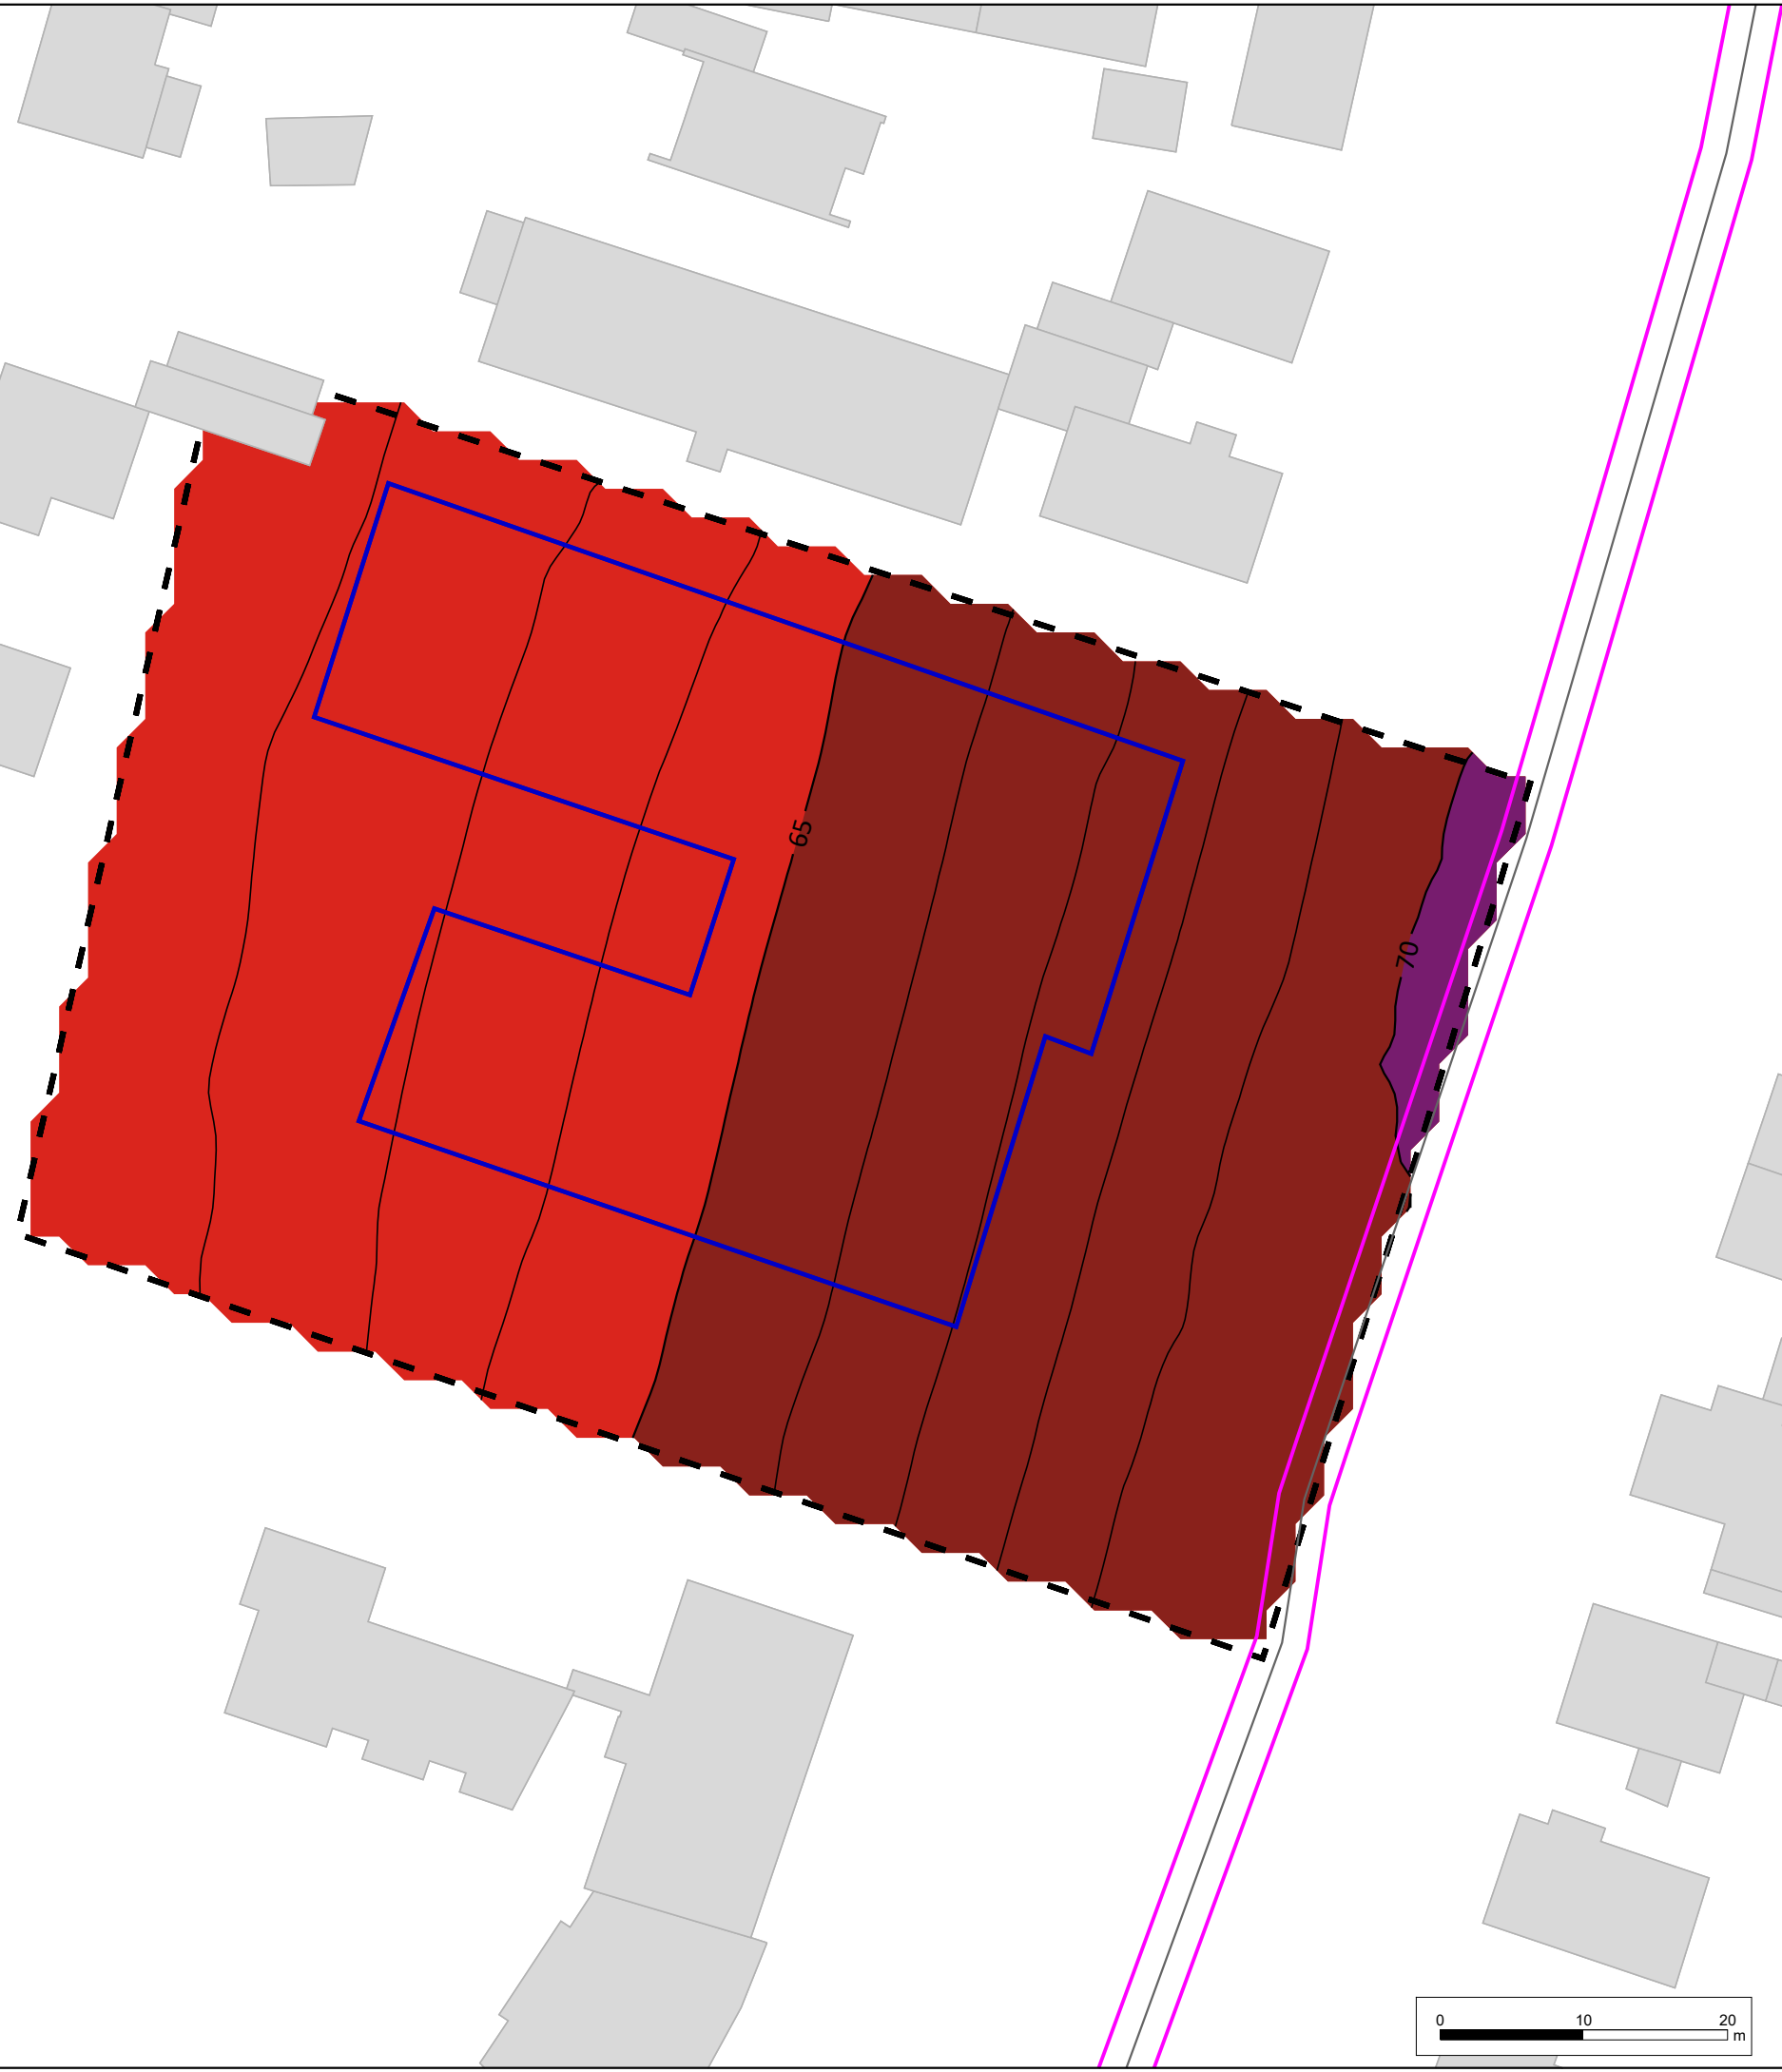



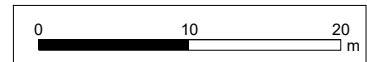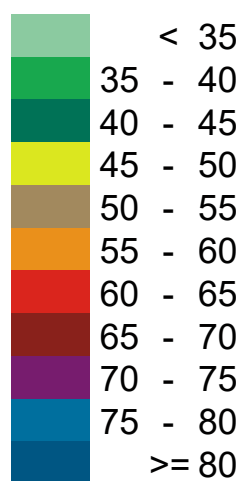


**Pegelbereich
LrT
in dB(A)**




Wernst & Cie Lübeck 1 GmbH & Co. KG Nobistor 16 22767 Hamburg	
LÄRMKONTOR GmbH Altonaer Poststraße 13 b 22767 Hamburg Tel.: 040 - 38 99 94.0 Fax: 040 - 38 99 94.44 mail: hamburg@laermkontor.de http://www.laermkontor.de	
	
Projekt: Schalltechnische Untersuchung zum Bebauungsplan 05.50.00 "Schwartauer Landstraße / Müritzweg" der Hansestadt Lübeck	
Planinhalt: Anlage 2e: Schallimmissionsraster Gesamtverkehr "Straße und Schiene" in dB(A) Tag Höhe = 13,8 m	
Maßstab: 1:500 A3	Bearbeiter:
2022.106	31.08.2023
V8.2 20.06.2023/34	



- Legende**
-  Wohngebäude
 -  B-Plan Gebiet
 -  Baugrenze/ -linie
 -  Emissionslinie Straße

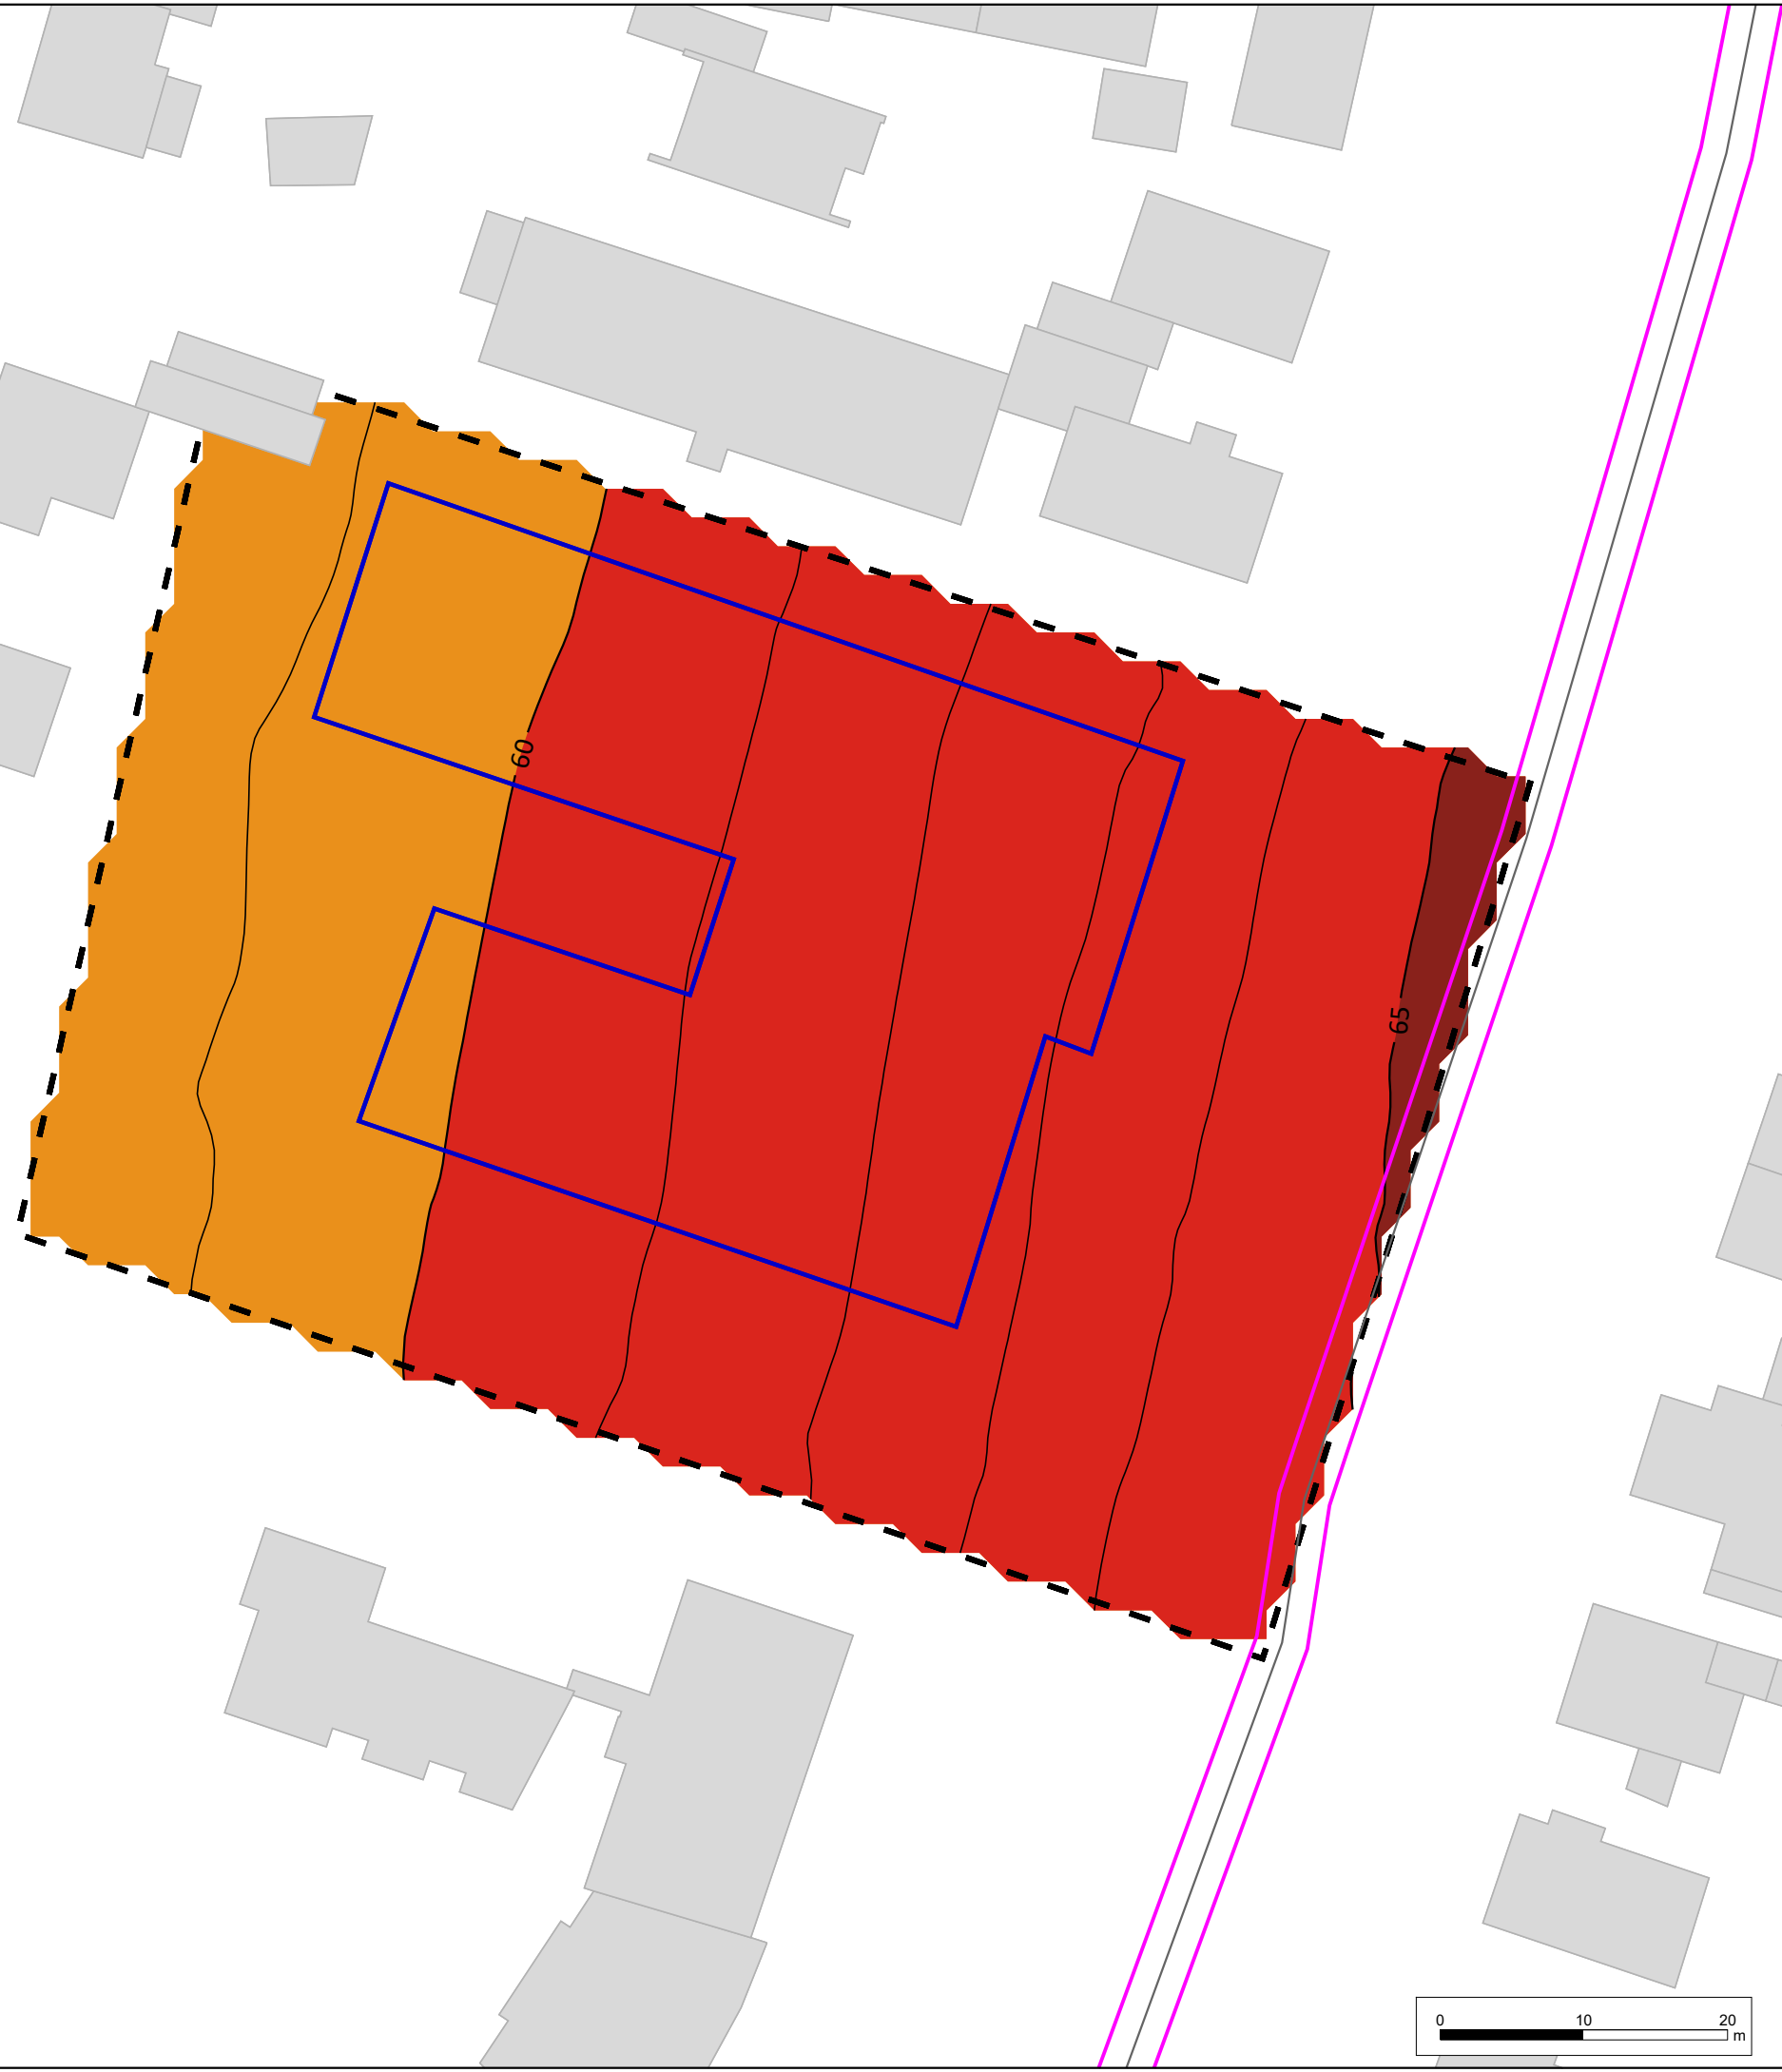

**Pegelbereich
LrN
in dB(A)**

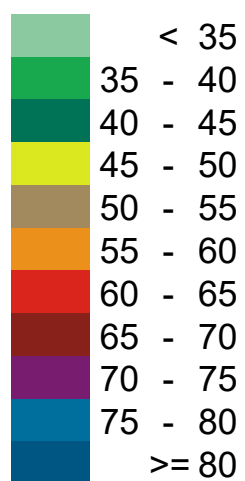


Wernst & Cie Lübeck 1 GmbH & Co. KG Nobistor 16 22767 Hamburg	
LÄRMKONTOR GmbH Altonaer Poststraße 13 b 22767 Hamburg Tel.: 040 - 38 99 94.0 Fax: 040 - 38 99 94.44 mail: hamburg@laermkontor.de http://www.laermkontor.de	
	
Projekt: Schalltechnische Untersuchung zum Bebauungsplan 05.50.00 "Schwartauer Landstraße / Müritzweg" der Hansestadt Lübeck	
Planinhalt: Anlage 2f: Schallimmissionsraster Gesamtverkehr "Straße und Schiene" in dB(A) Nacht Höhe = 13,8 m	
Maßstab: 1:500 A3	Bearbeiter:
2022.106	31.08.2023 V8.2 20.06.2023/34





Legende

- Wohngebäude
- B-Plan Gebiet
- Baugrenze/ -linie

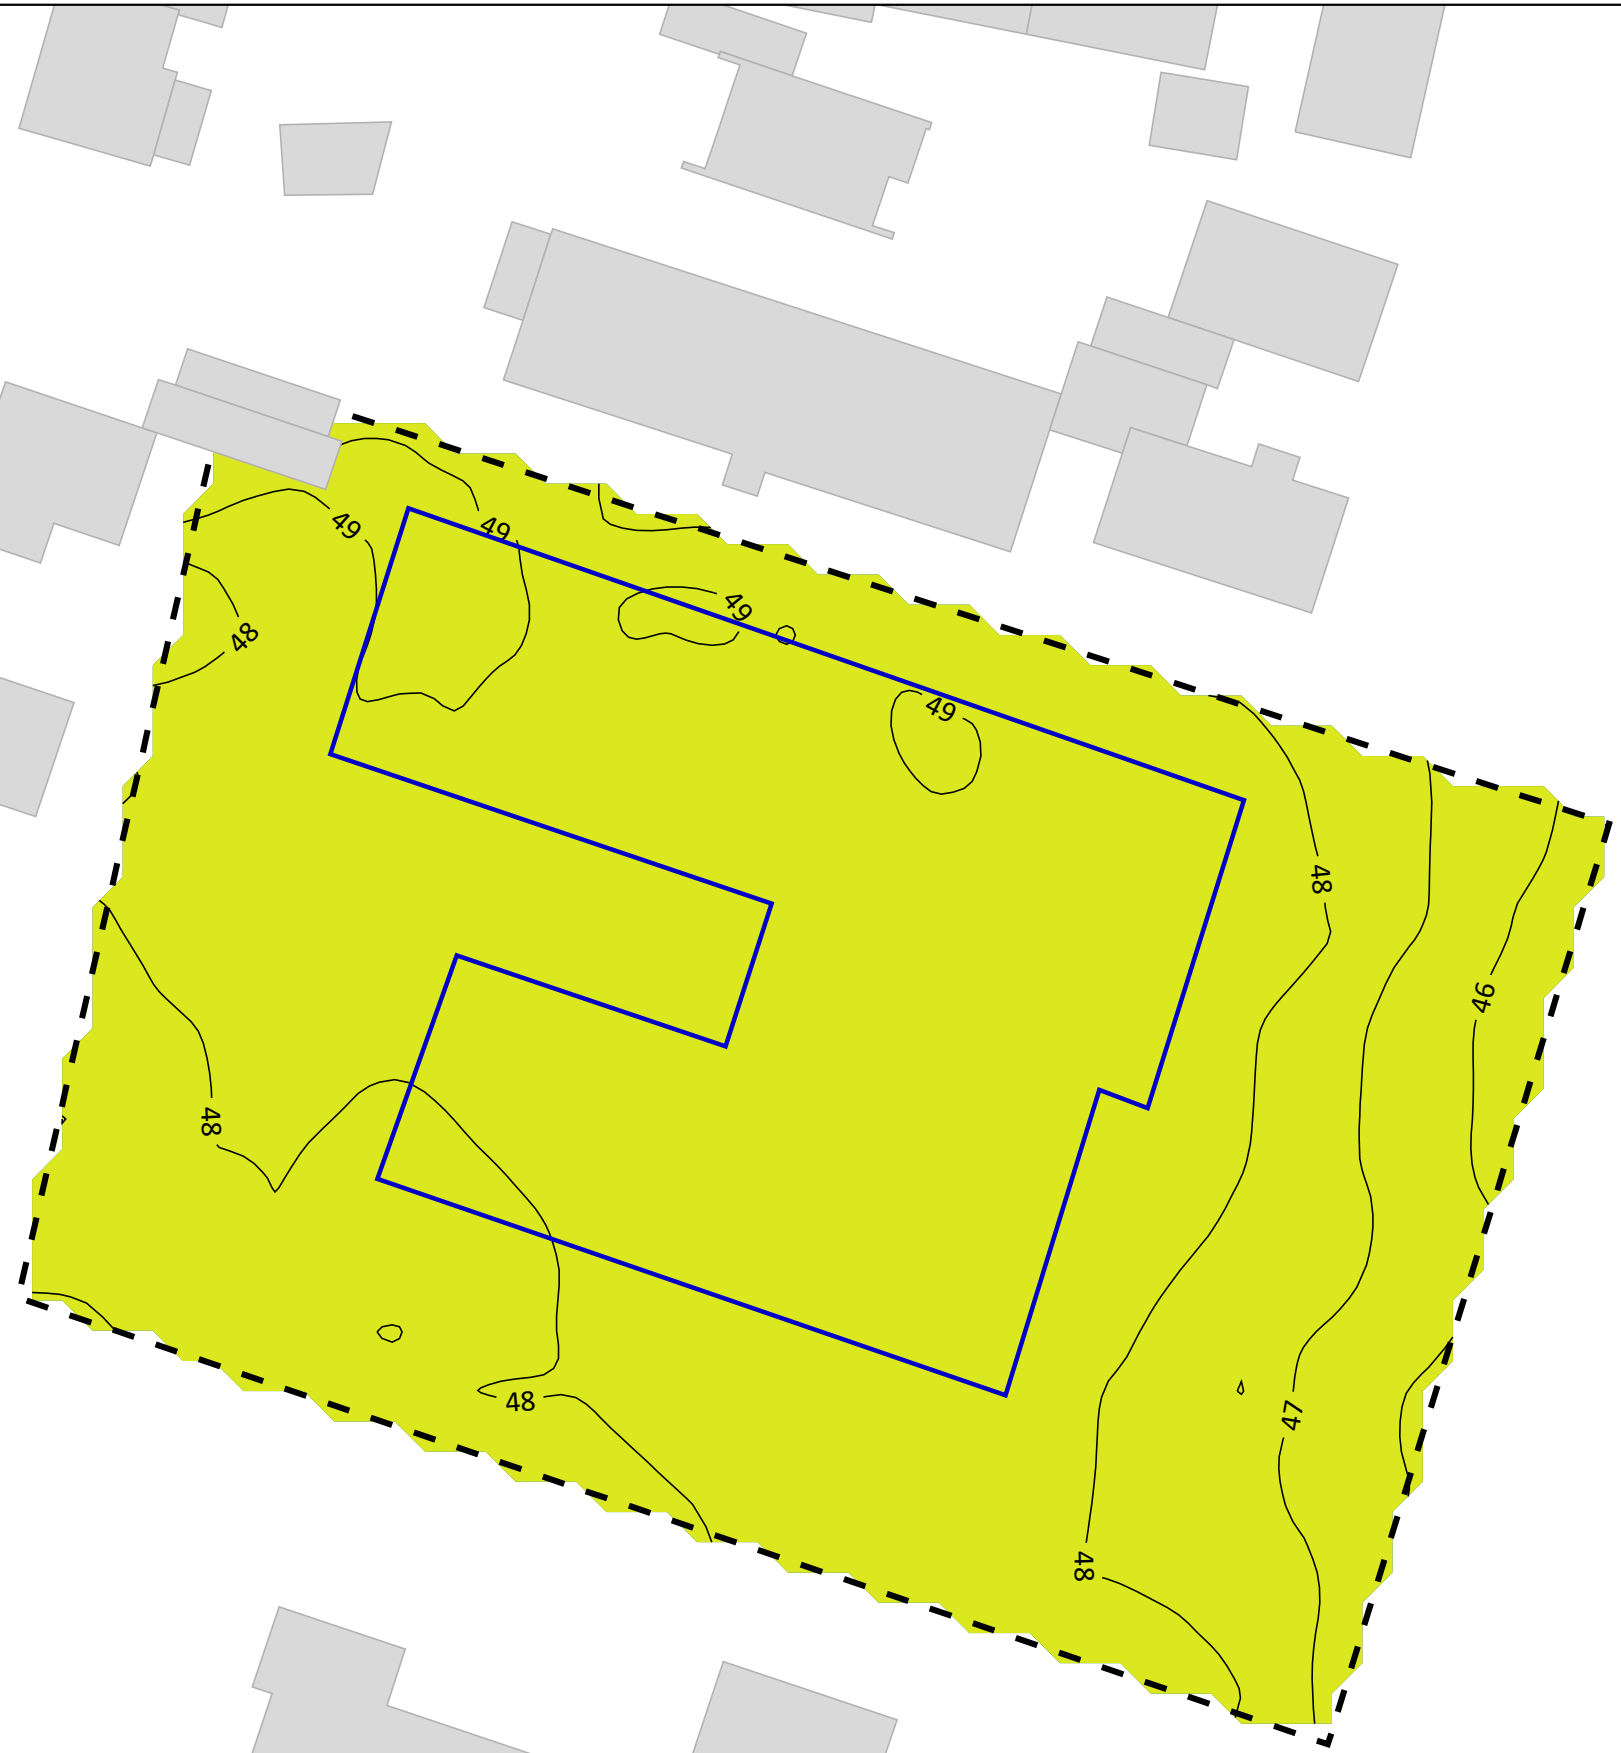

**Pegelbereich
LrT
in dB(A)**

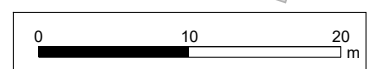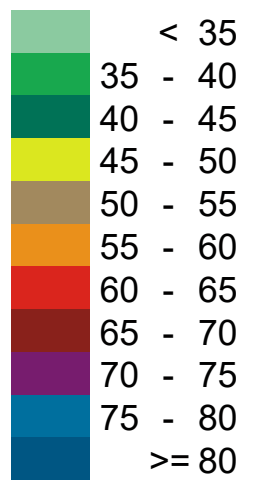

Wernst & Cie Lübeck 1 GmbH & Co. KG
Nobistor 16
22767 Hamburg

LÄRMKONTOR GmbH
Altonaer Poststraße 13 b 22767 Hamburg
Tel.: 040 - 38 99 94.0 Fax: 040 - 38 99 94.44
mail: hamburg@laermkontor.de
http://www.laermkontor.de




Projekt:
Schalltechnische Untersuchung zum Bebauungsplan
05.50.00 "Schwartauer Landstraße / Müritzweg"
der Hansestadt Lübeck

Planinhalt:
Anlage 3a: Schallimmissionsraster Gewerbe Hafenanlagen
in dB(A) Tag
Höhe = 2 m


Maßstab: 1:500 A3	Bearbeiter:
2022.106	31.08.2023 V8.2 20.06.2023/23



- Legende**
- Wohngebäude
 - B-Plan Gebiet
 - Baugrenze/ -linie

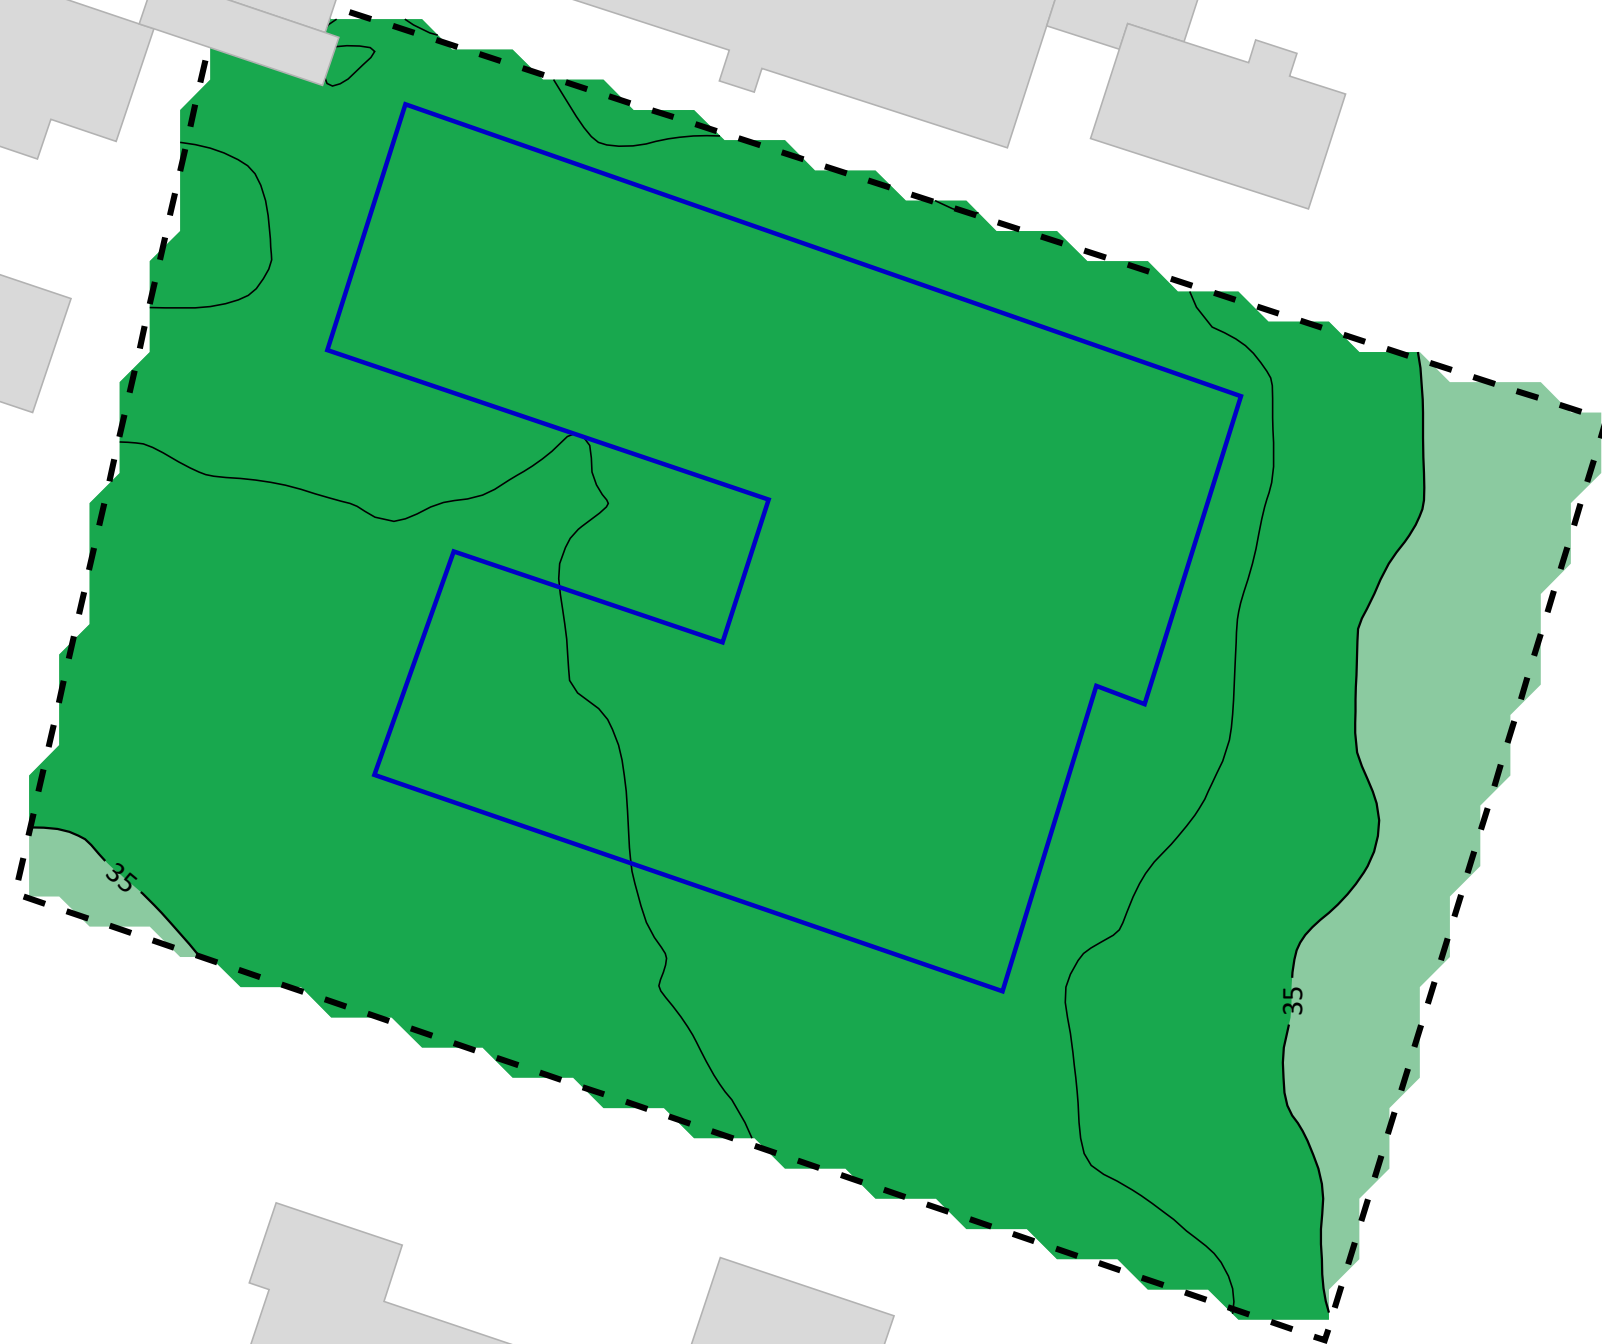

**Pegelbereich
LrN
in dB(A)**

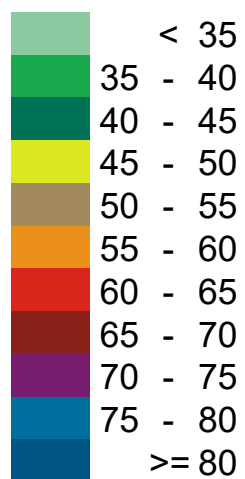

Wernst & Cie Lübeck 1 GmbH & Co. KG
Nobistor 16
22767 Hamburg

LÄRMKONTOR GmbH
Altonaer Poststraße 13 b 22767 Hamburg
Tel.: 040 - 38 99 94.0 Fax: 040 - 38 99 94.44
mail: hamburg@laermkontor.de
http://www.laermkontor.de



Projekt:
Schalltechnische Untersuchung zum Bebauungsplan
05.50.00 "Schwartauer Landstraße / Müritzweg"
der Hansestadt Lübeck

Planinhalt:
Anlage 3b: Schallimmissionsraster Gewerbe Hafenanlagen
in dB(A) Nacht
Höhe = 2 m


Maßstab: 1:500 A3

Bearbeiter:

2022.106

31.08.2023


V8.2 20.06.2023/23

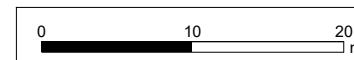





Legende

- Wohngebäude
- B-Plan Gebiet
- Baugrenze/ -linie

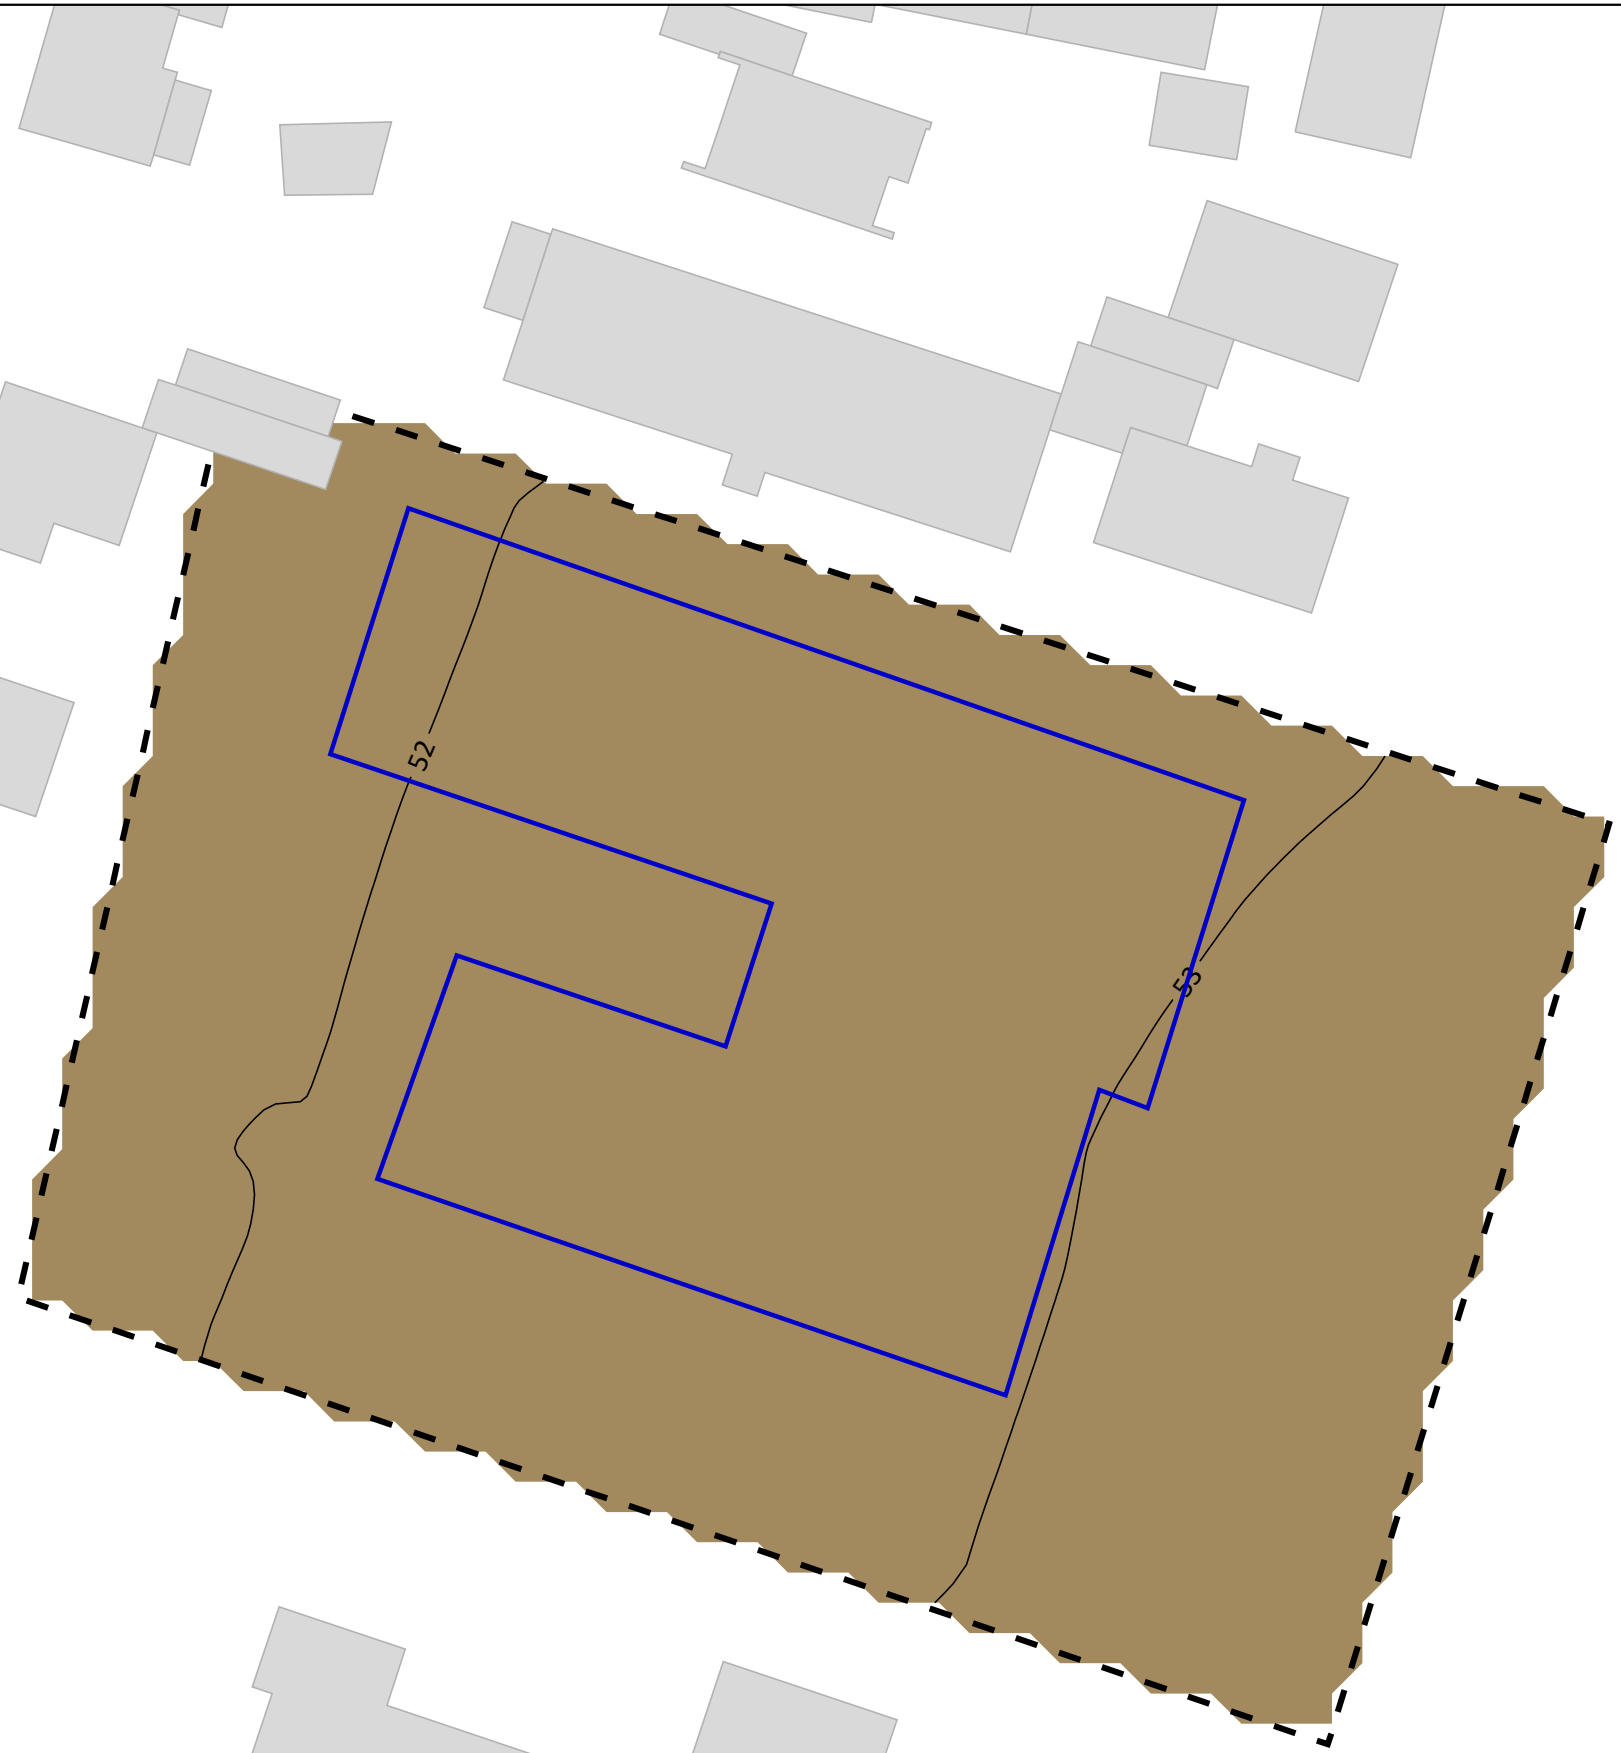

**Pegelbereich
LrT
in dB(A)**

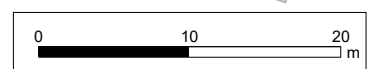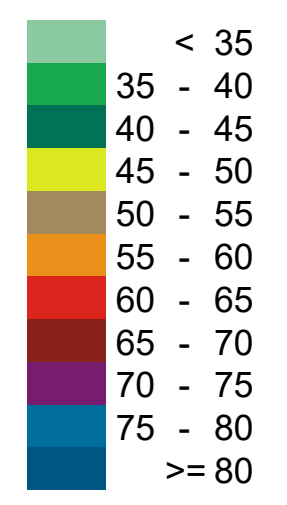

Wernst & Cie Lübeck 1 GmbH & Co. KG
Nobistor 16
22767 Hamburg

LÄRMKONTOR GmbH
Altonaer Poststraße 13 b 22767 Hamburg
Tel.: 040 - 38 99 94.0 Fax: 040 - 38 99 94.44
mail: hamburg@laermkontor.de
http://www.laermkontor.de



Projekt:
Schalltechnische Untersuchung zum Bebauungsplan
05.50.00 "Schwartauer Landstraße / Müritzweg"
der Hansestadt Lübeck


Planinhalt:
Anlage 3c: Schallimmissionsraster Gewerbe Hafenanlagen
in dB(A) Tag
Höhe = 11 m

Maßstab: 1:500 A3	Bearbeiter:		
2022.106	31.08.2023	V8.2 20.06.2023/24	




Legende

- Wohngebäude
- B-Plan Gebiet
- Baugrenze/ -linie

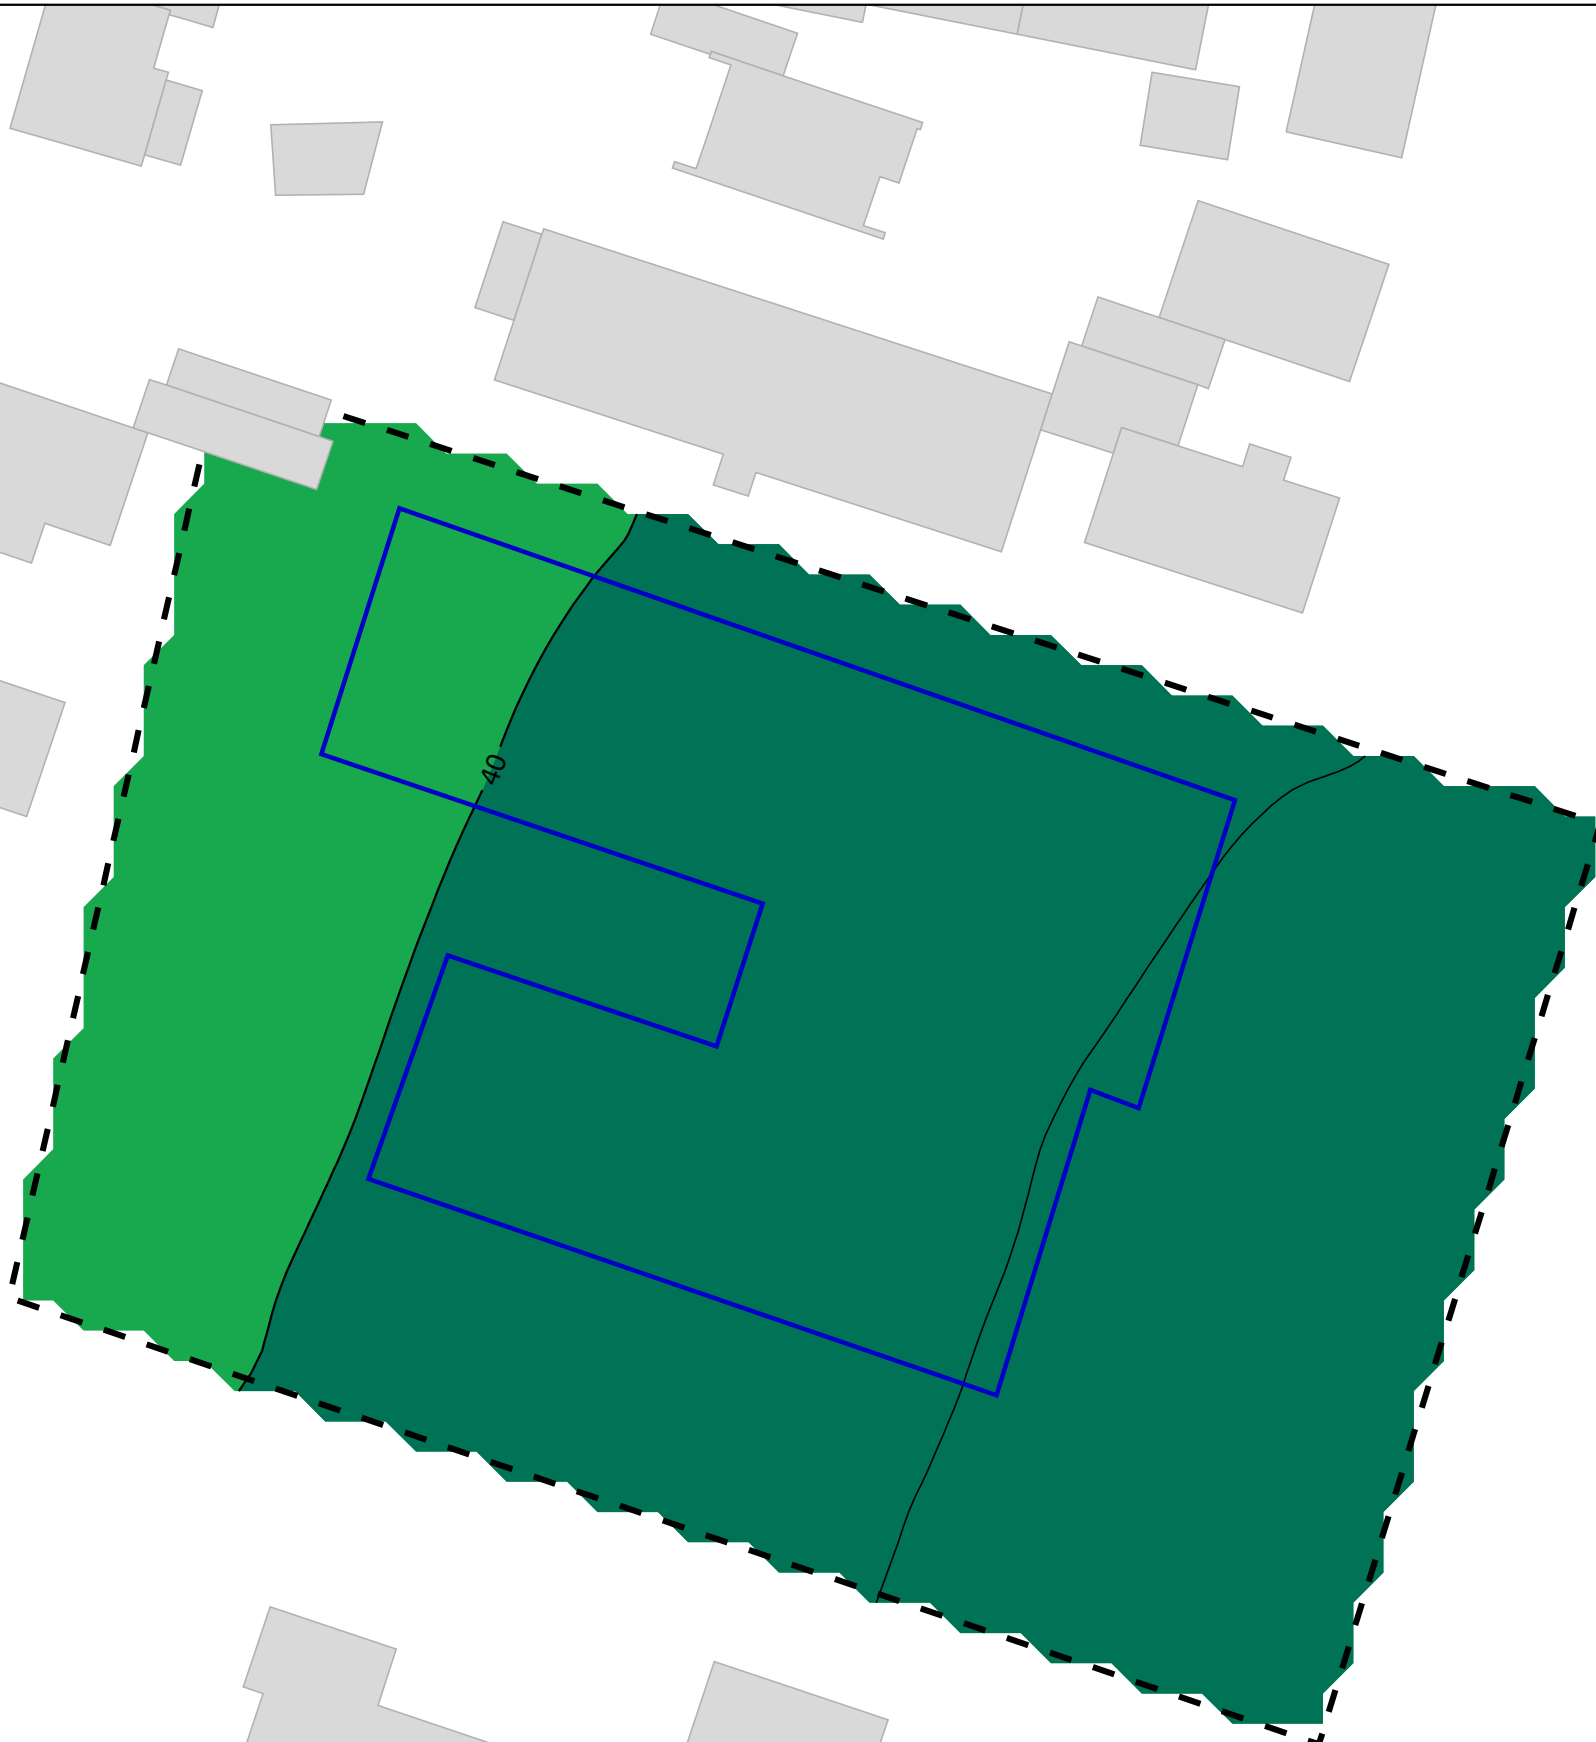

**Pegelbereich
LrN
in dB(A)**

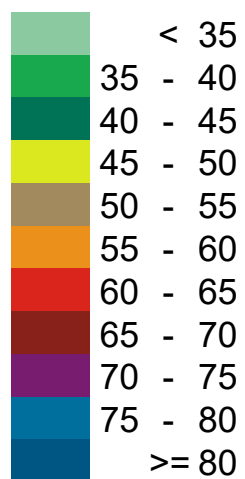


Wernst & Cie Lübeck 1 GmbH & Co. KG Nobistor 16 22767 Hamburg	
LÄRMKONTOR GmbH Altonaer Poststraße 13 b 22767 Hamburg Tel.: 040 - 38 99 94.0 Fax: 040 - 38 99 94.44 mail: hamburg@laermkontor.de http://www.laermkontor.de	
	
Projekt: Schalltechnische Untersuchung zum Bebauungsplan 05.50.00 "Schwartauer Landstraße / Müritzweg" der Hansestadt Lübeck	
Planinhalt: Anlage 3d: Schallimmissionsraster Gewerbe Hafenanlagen in dB(A) Nacht Höhe = 11 m	
Maßstab: 1:500 A3	Bearbeiter:
2022.106	31.08.2023
V8.2	20.06.2023/24





Legende

- Wohngebäude
- B-Plan Gebiet
- Baugrenze/ -linie

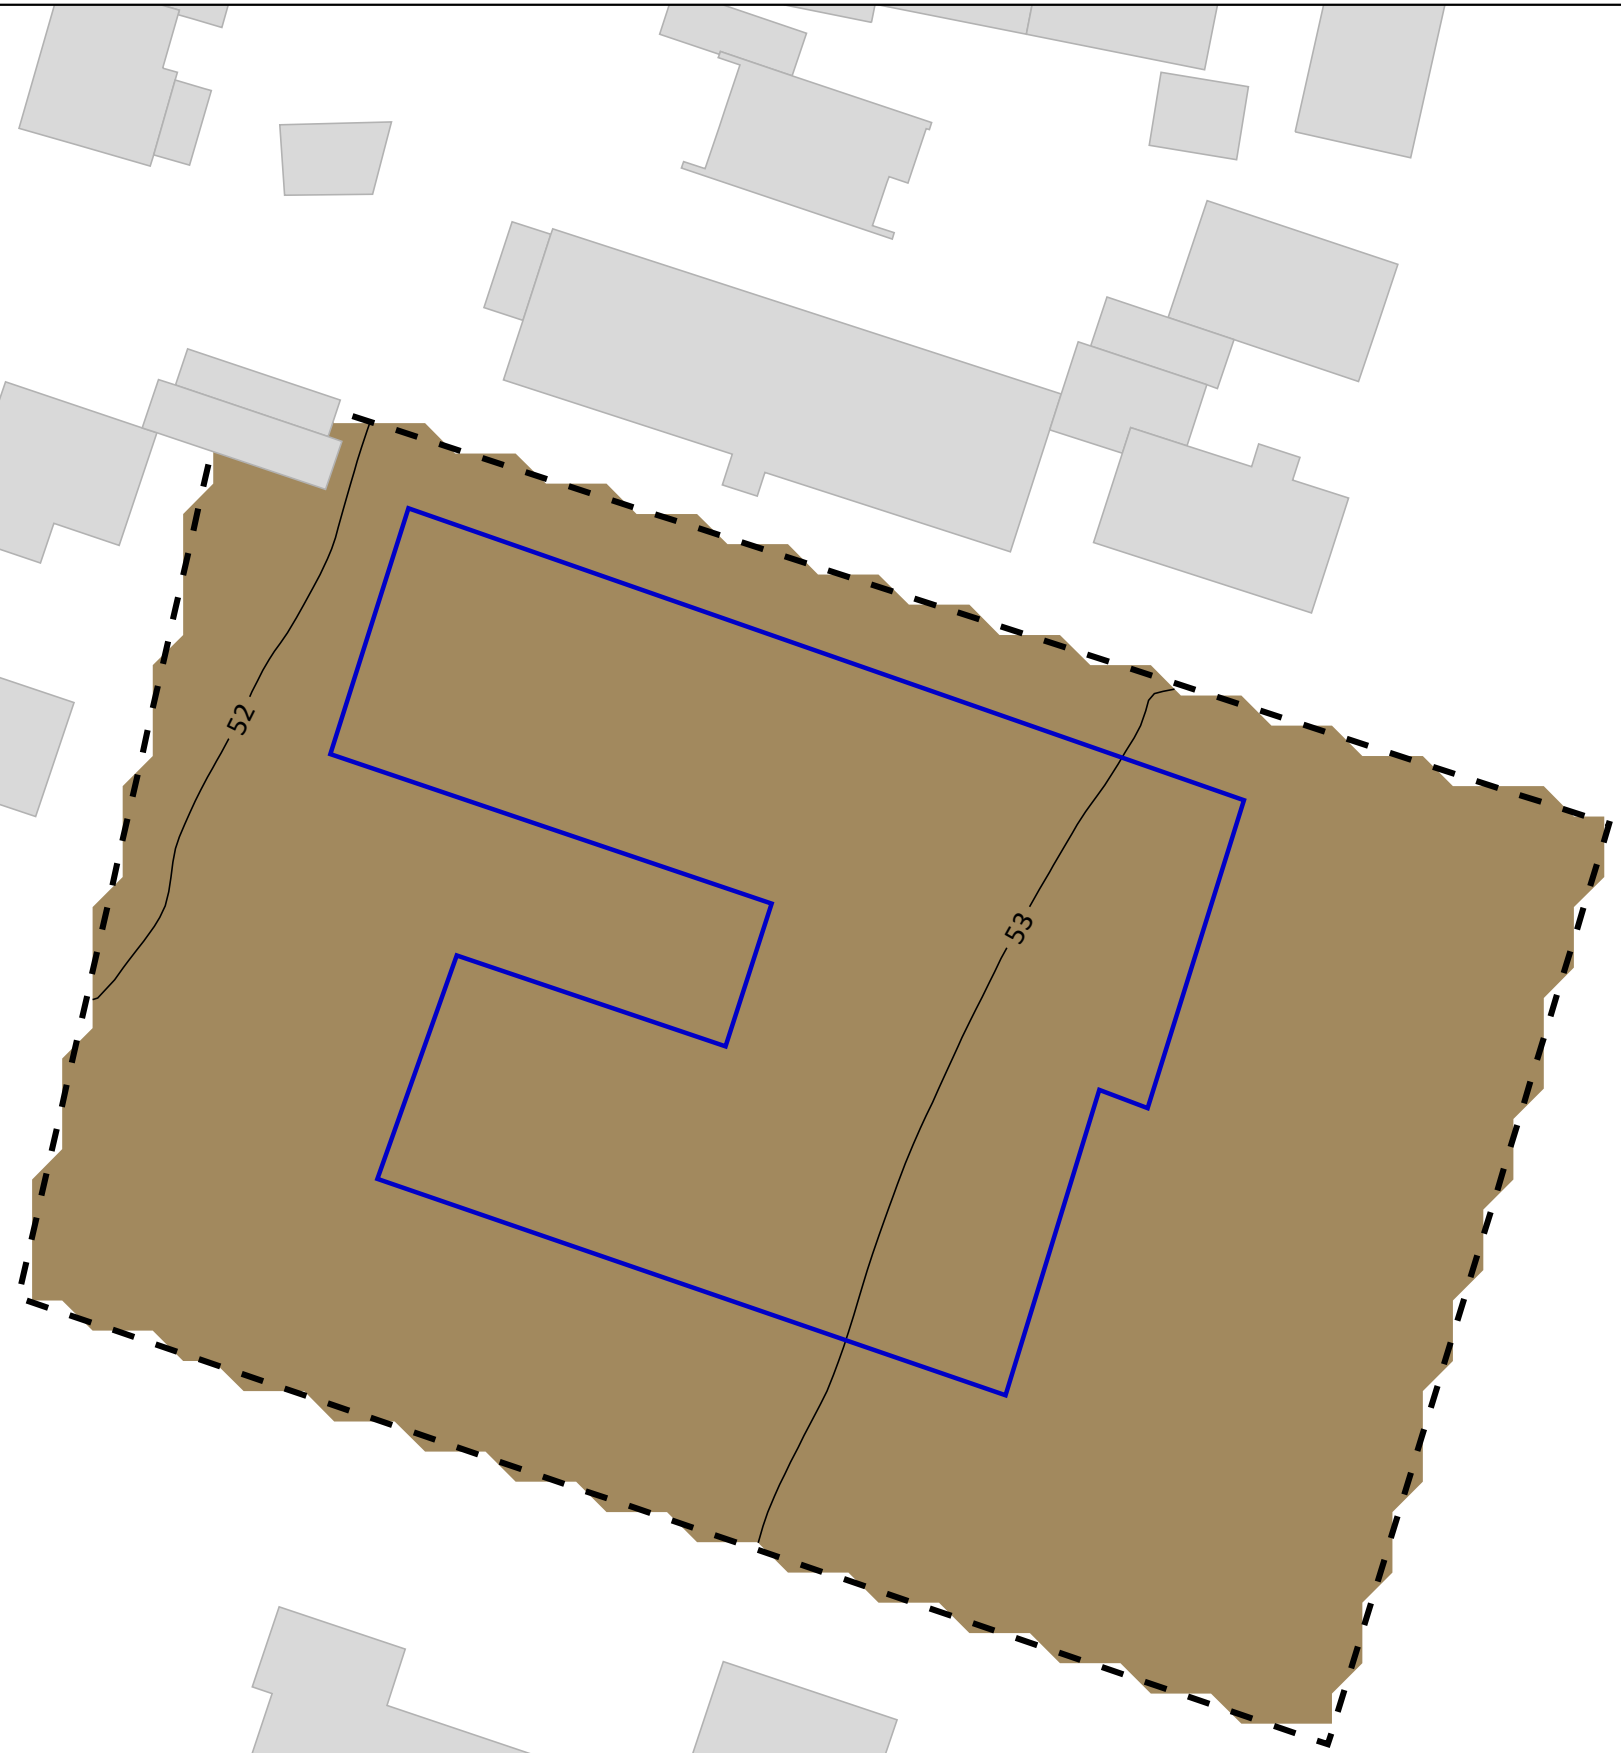

**Pegelbereich
LrT
in dB(A)**

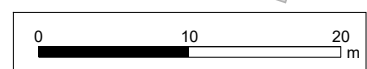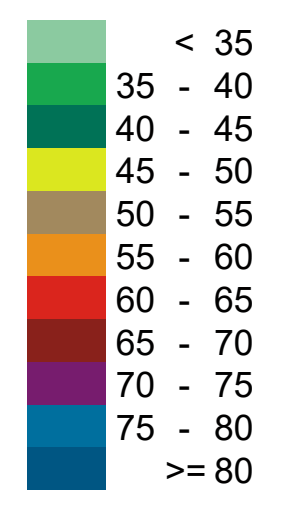

Wernst & Cie Lübeck 1 GmbH & Co. KG
Nobistor 16
22767 Hamburg

LÄRMKONTOR GmbH
Altonaer Poststraße 13 b 22767 Hamburg
Tel.: 040 - 38 99 94.0 Fax: 040 - 38 99 94.44
mail: hamburg@laermkontor.de
http://www.laermkontor.de





Projekt:
Schalltechnische Untersuchung zum Bebauungsplan
05.50.00 "Schwartauer Landstraße / Müritzweg"
der Hansestadt Lübeck

Planinhalt:
Anlage 3e: Schallimmissionsraster Gewerbe Hafenanlagen
in dB(A) Tag
Höhe = 13,8 m

Maßstab: 1:500 A3	Bearbeiter:			
2022.106	31.08.2023	V8.2 20.06.2023/25		





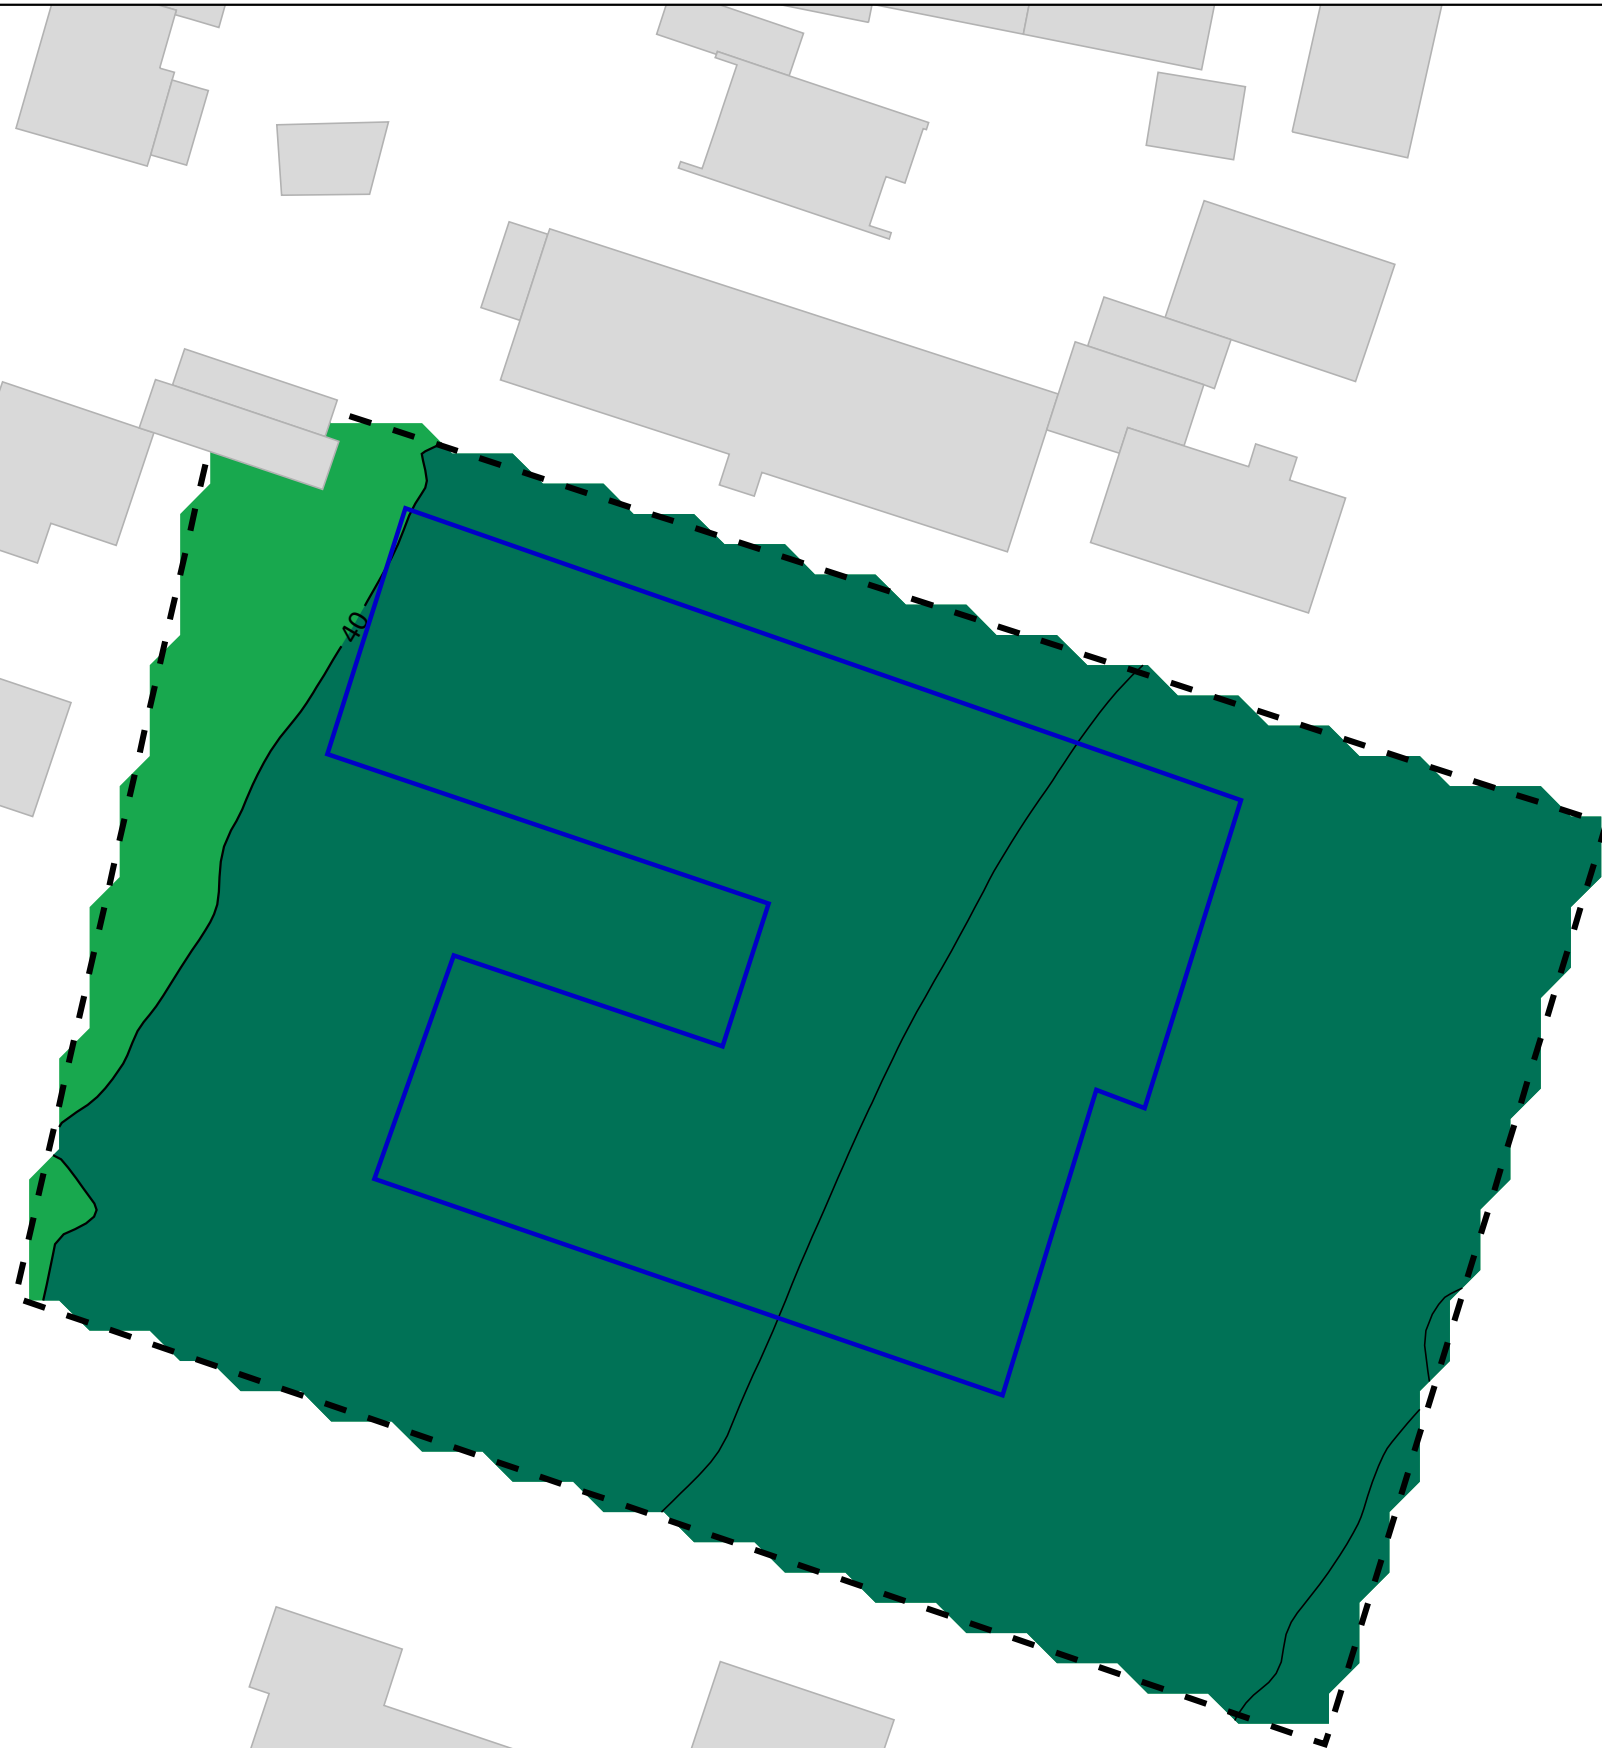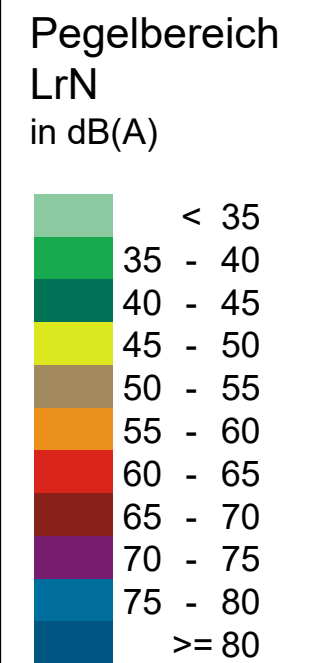

- Legende**
- Wohngebäude
 - B-Plan Gebiet
 - Baugrenze/ -linie




Wernst & Cie Lübeck 1 GmbH & Co. KG Nobistor 16 22767 Hamburg	
LÄRMKONTOR GmbH Altonaer Poststraße 13 b 22767 Hamburg Tel.: 040 - 38 99 94.0 Fax: 040 - 38 99 94.44 mail: hamburg@laermkontor.de http://www.laermkontor.de	
Projekt: Schalltechnische Untersuchung zum Bebauungsplan 05.50.00 "Schwartauer Landstraße / Müritzweg" der Hansestadt Lübeck	
Planinhalt: Anlage 3f: Schallimmissionsraster Gewerbe Hafenanlagen in dB(A) Nacht Höhe = 13,8 m	
Maßstab: 1:500 A3	Bearbeiter:
2022.106	31.08.2023
V8.2 20.06.2023/25	







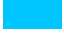


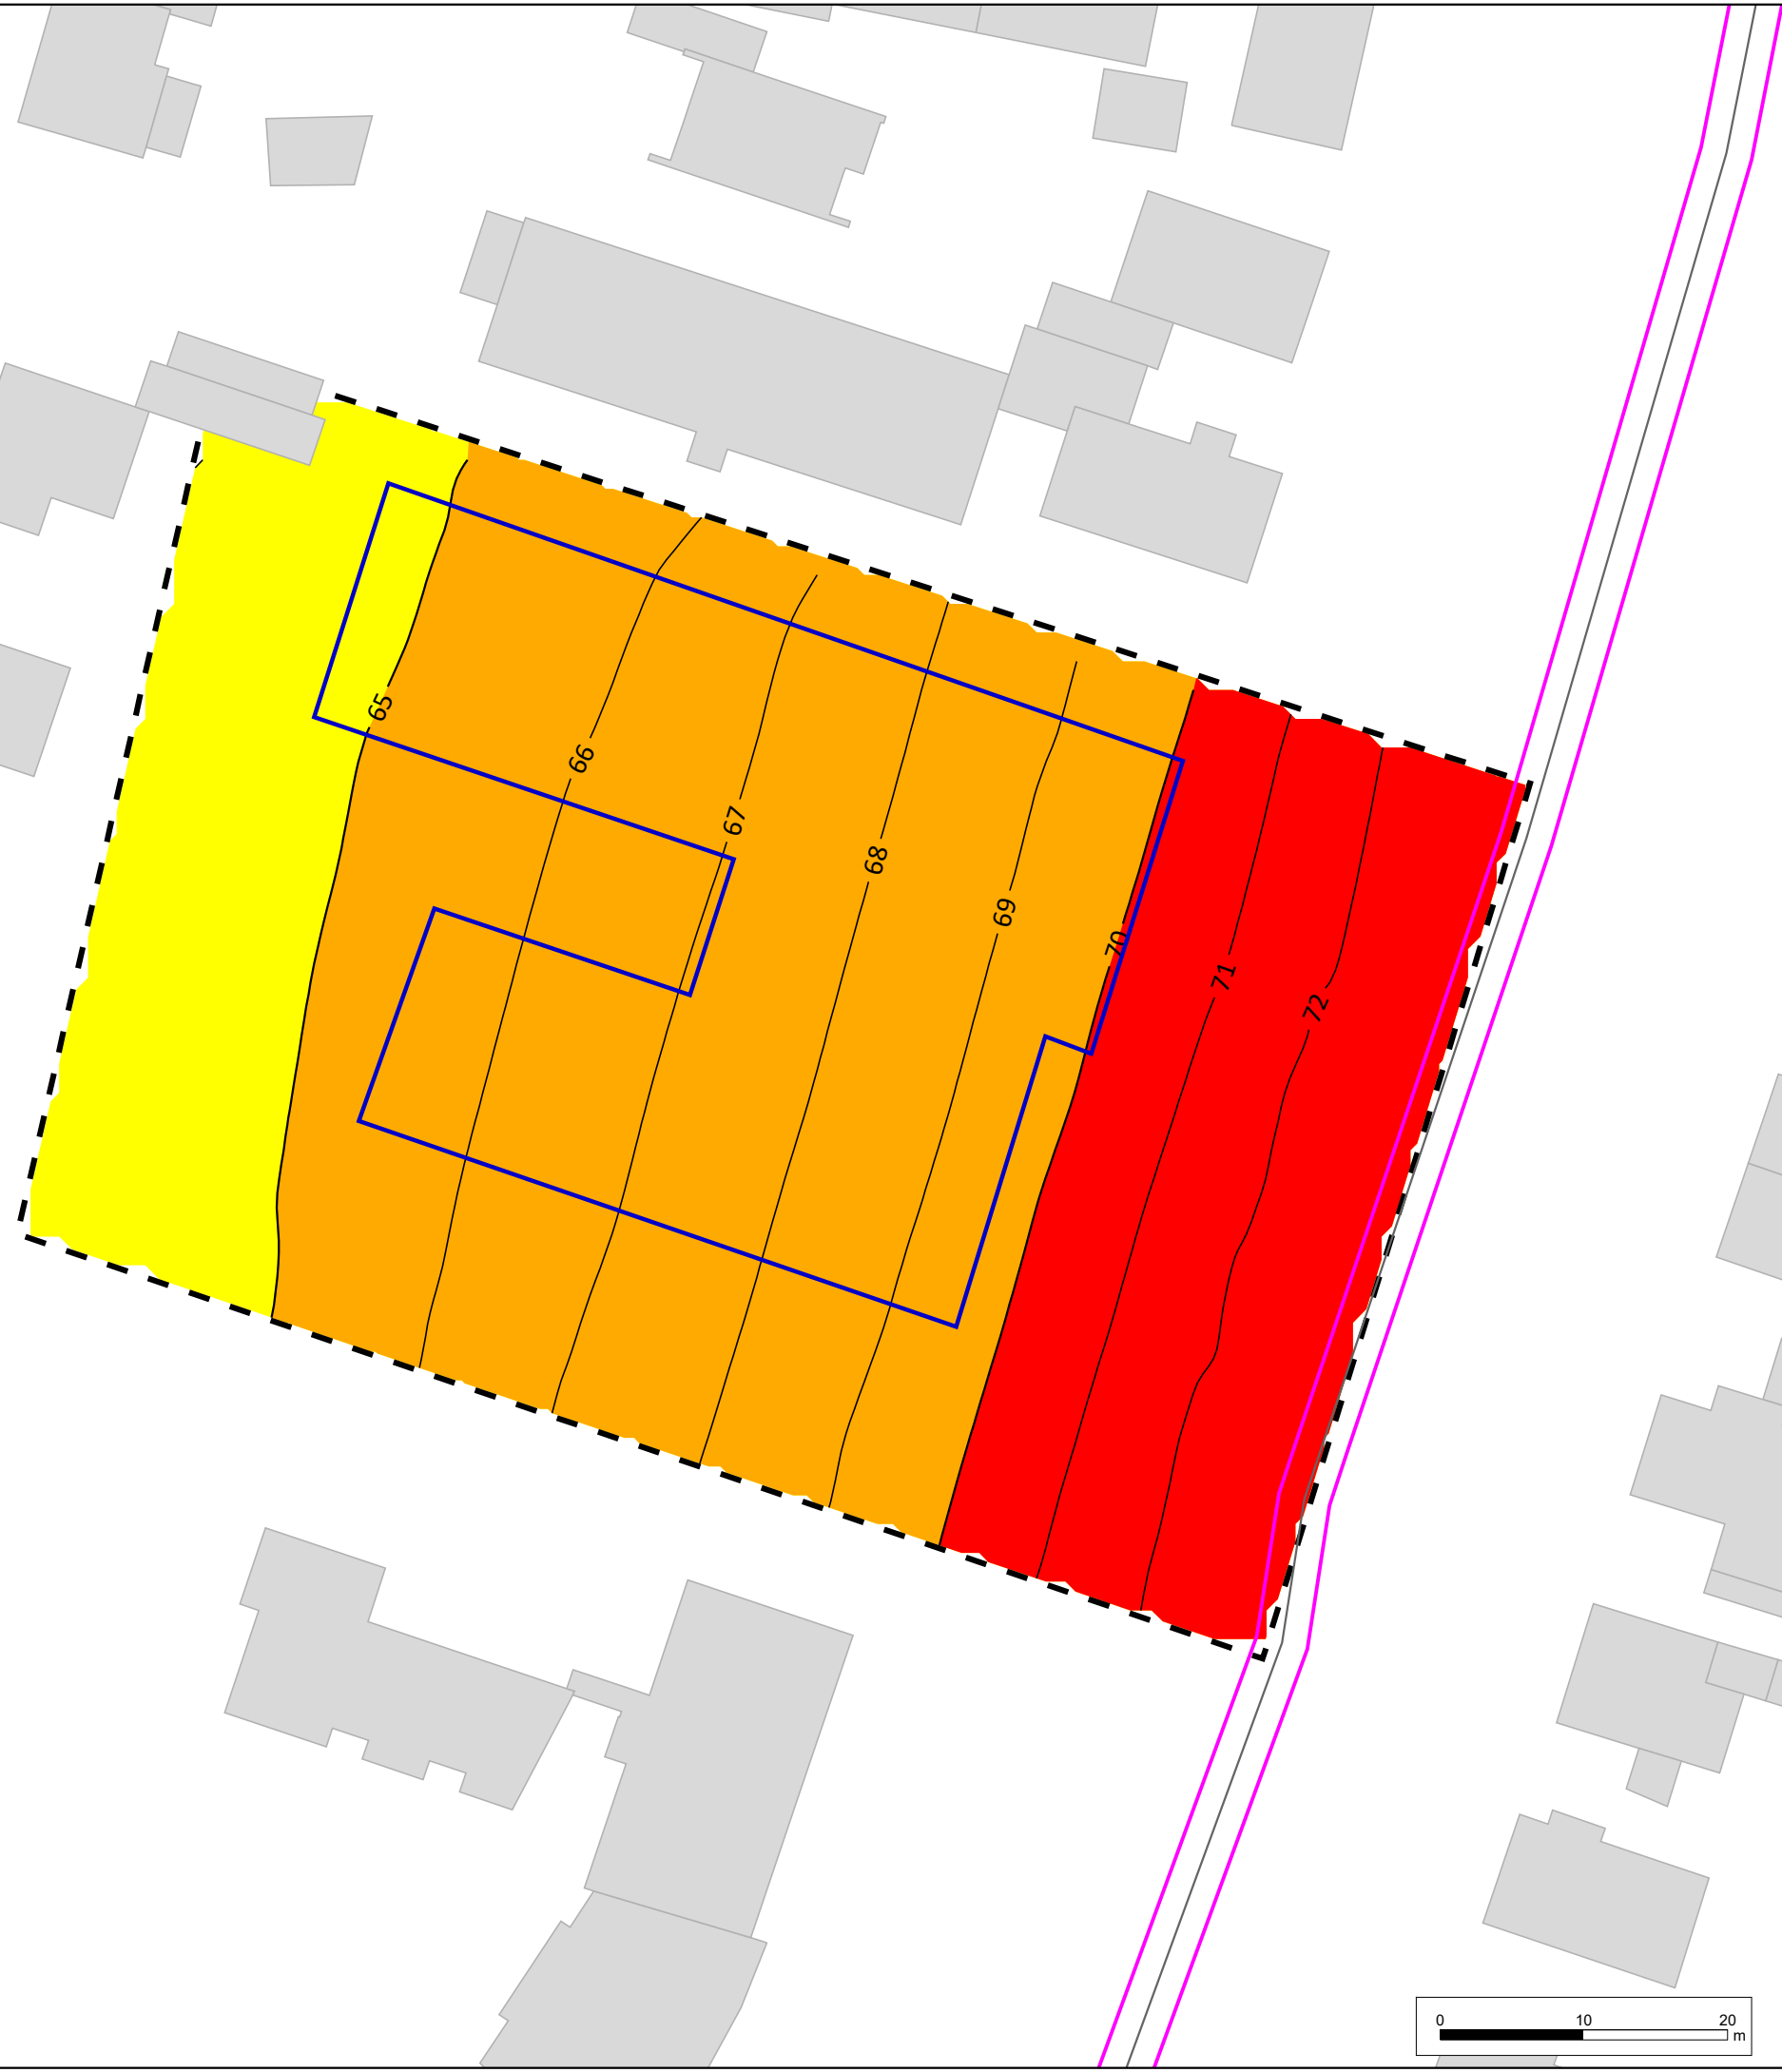
Legende

-  Wohngebäude
-  B-Plan Gebiet
-  Baugrenze/ -linie
-  Straße

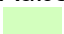

Maßgeblicher Außenlärmpegel

	<= 55 dB(A)
	55 - 60 dB(A)
	60 - 65 dB(A)
	65 - 70 dB(A)
	70 - 75 dB(A)
	75 - 80 dB(A)
	> 80 dB(A)

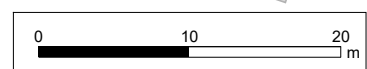

Wernst & Cie Lübeck 1 GmbH & Co. KG
 Nobistor 16
 22767 Hamburg

LÄRMKONTOR GmbH
 Altonaer Poststraße 13 b 22767 Hamburg
 Tel.: 040 - 38 99 94.0 Fax: 040 - 38 99 94.44
 mail: hamburg@laermkontor.de
 http://www.laermkontor.de







Projekt:
 Schalltechnische Untersuchung zum Bebauungsplan
 05.50.00 "Schwartauer Landstraße / Müritzweg"
 der Hansestadt Lübeck


Planinhalt:
 Anlage 4a: Maßgeblicher Außenlärmpegel nach DIN 4109
 für Räume, die nicht überwiegend zum Schlafen
 genutzt werden können in dB(A).
 Höhe = 13,8 m

Maßstab: 1:500 A3	Bearbeiter:
2022.106	05.09.2023
V8.2 20.06.2023/0	







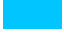


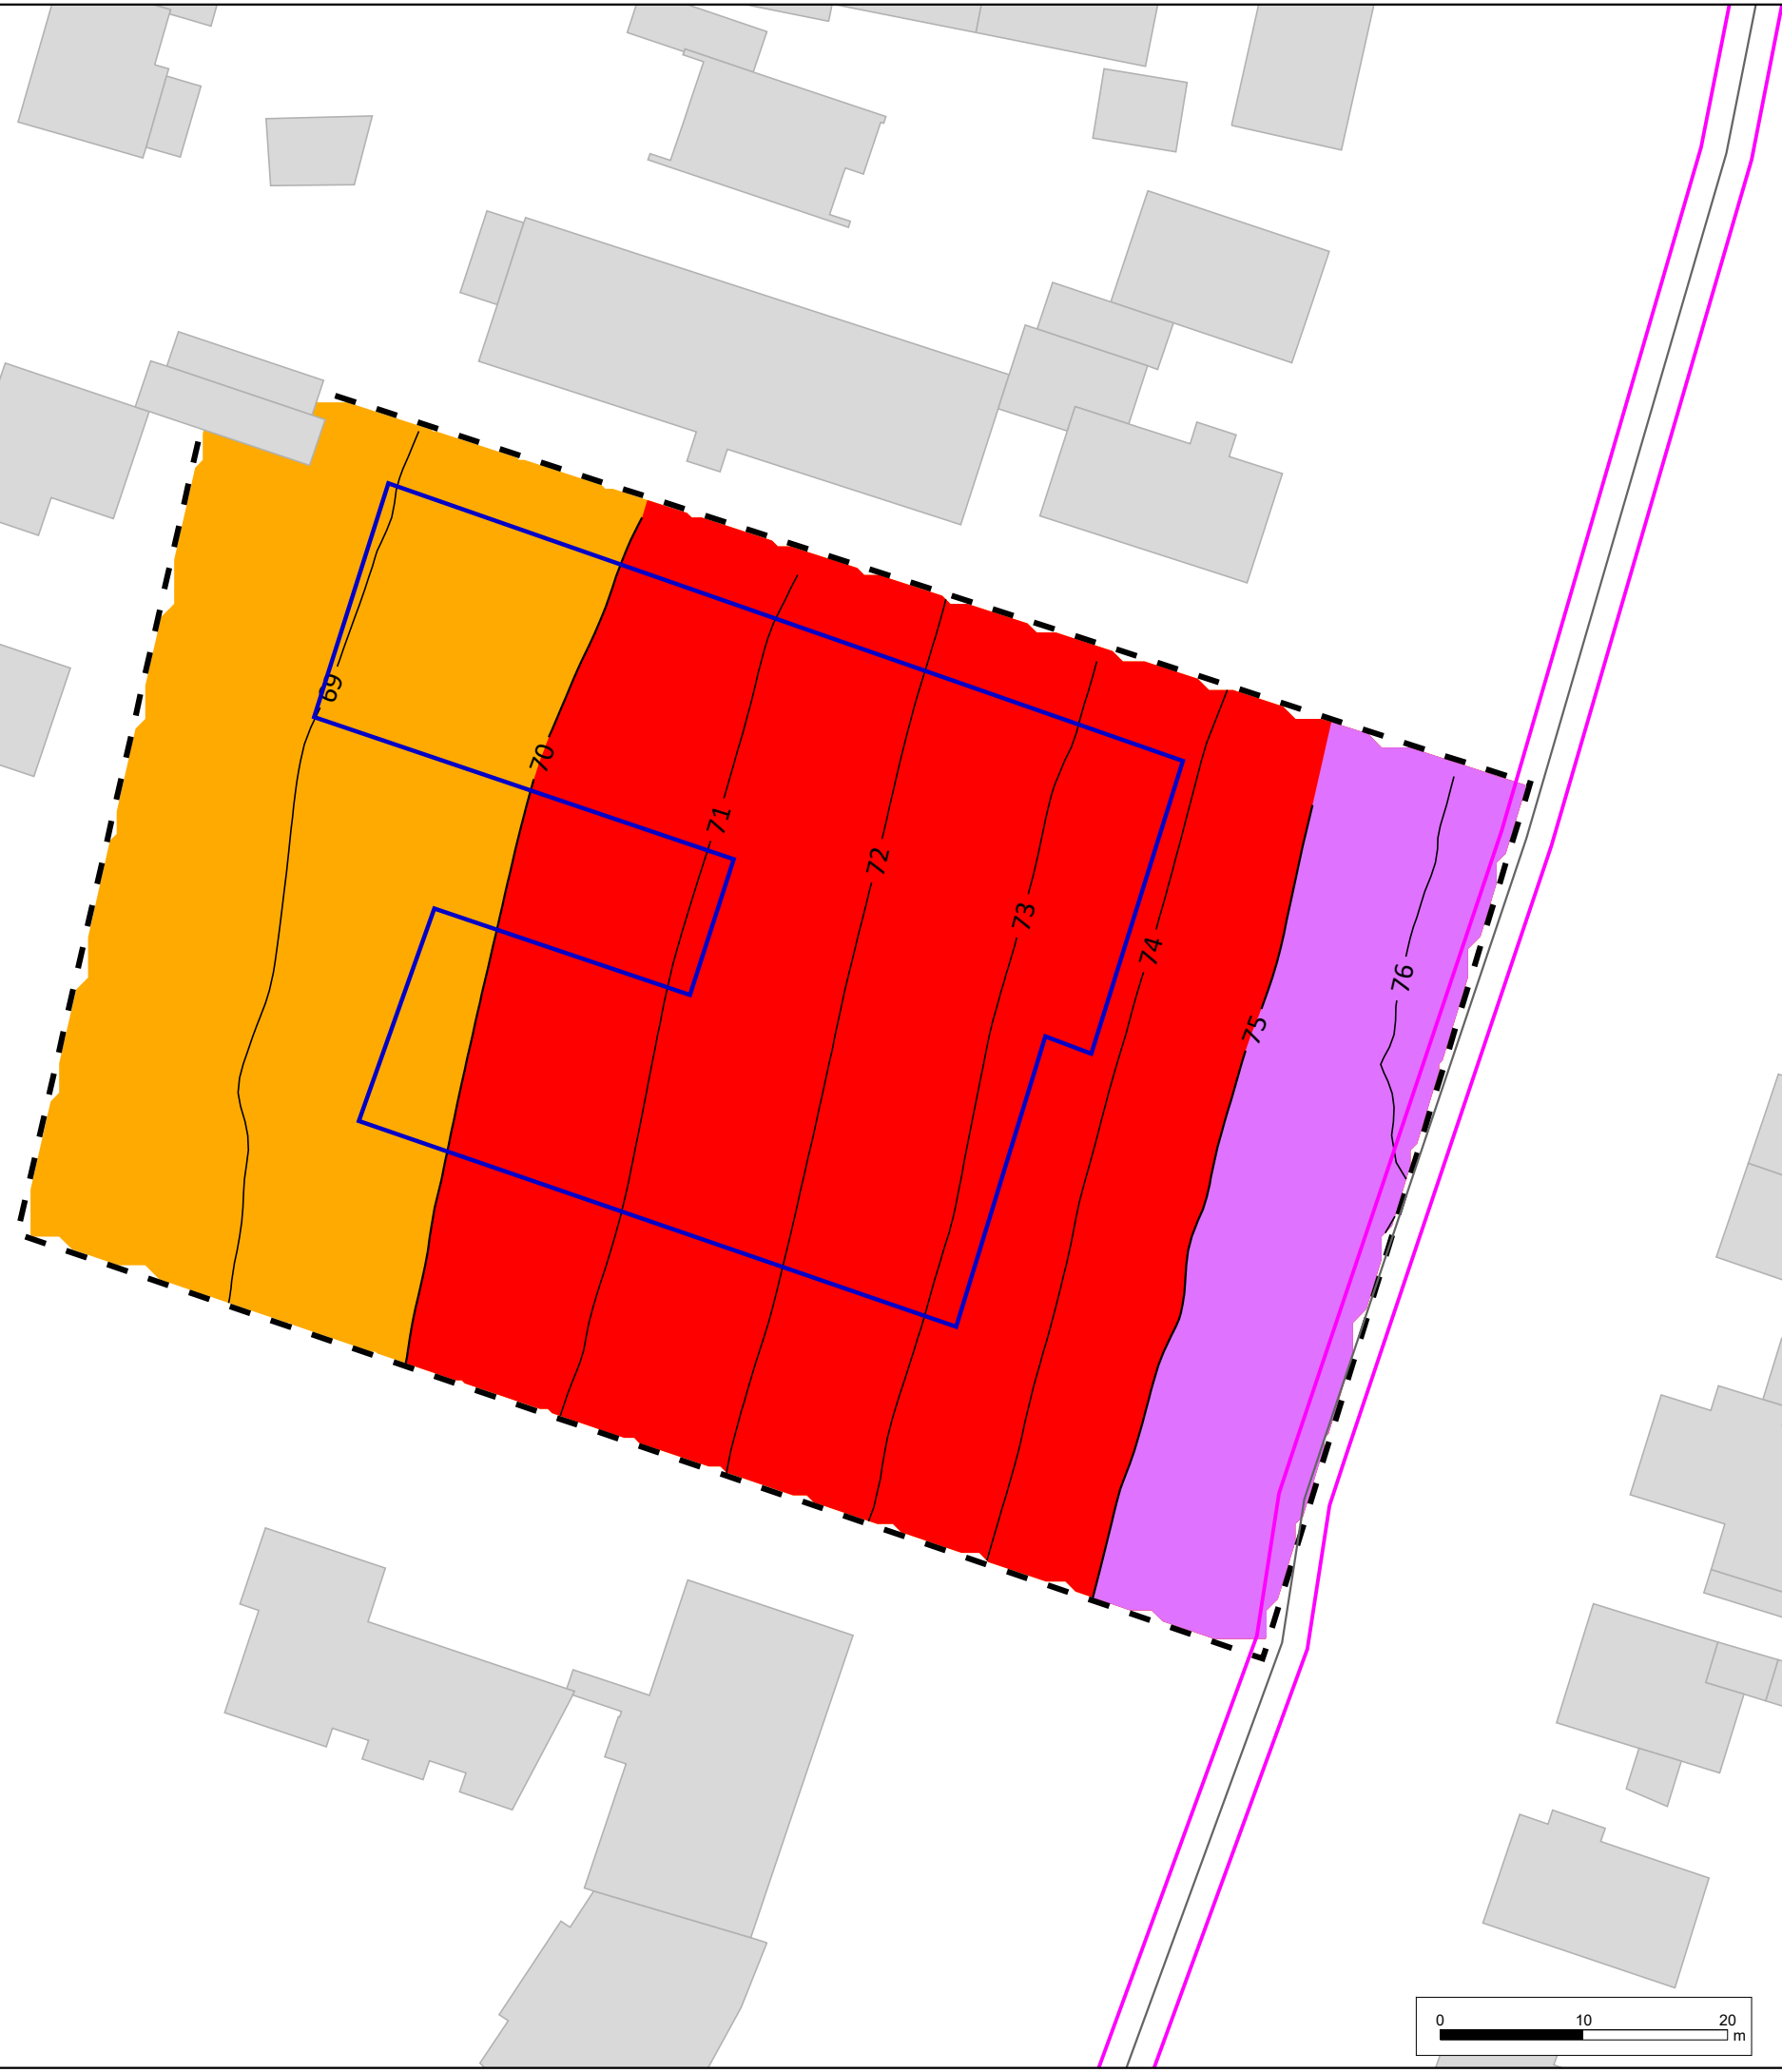
Legende

-  Wohngebäude
-  B-Plan Gebiet
-  Baugrenze/ -linie
-  Straße

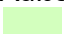

Maßgeblicher Außenlärmpegel

-  ≤ 55 dB(A)
-  55 - 60 dB(A)
-  60 - 65 dB(A)
-  65 - 70 dB(A)
-  70 - 75 dB(A)
-  75 - 80 dB(A)
-  > 80 dB(A)

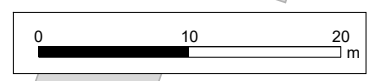

Wernst & Cie Lübeck 1 GmbH & Co. KG
 Nobistor 16
 22767 Hamburg

LÄRMKONTOR GmbH
 Altonaer Poststraße 13 b 22767 Hamburg
 Tel.: 040 - 38 99 94.0 Fax: 040 - 38 99 94.44
 mail: hamburg@laermkontor.de
 http://www.laermkontor.de



Projekt:
 Schalltechnische Untersuchung zum Bebauungsplan
 05.50.00 "Schwartauer Landstraße / Müritzweg"
 der Hansestadt Lübeck

Planinhalt:
 Anlage 4b: Maßgeblicher Außenlärmpegel nach DIN 4109
 für Räume, die überwiegend zum Schlafen
 genutzt werden können in dB(A).
 Höhe = 13,8 m

Maßstab: 1:500 A3	Bearbeiter:
2022.106	05.09.2023 V8.2 20.06.2023/0



- Legende**
- Wohngebäude
 - Plangebäude
 - WA B-Plan Gebiet
 - Parkplatz
 - Zu- und Abfahrt Parkplatz
 - Rollgeräusche Müllcontainer
 - Anlieferung Kantine Zu- und Abfahrt
 - Müllcontainer auf- und absetzen
 - Rollwagen über Ladebordwand
 - Immissionsort



Wernst & Cie Lübeck 1 GmbH & Co. KG
Nobistor 16
22767 Hamburg

LÄRMKONTOR GmbH
Altonaer Poststraße 13 b 22767 Hamburg
Tel.: 040 - 38 99 94.0 Fax: 040 - 38 99 94.44
mail: hamburg@laermkontor.de
http://www.laermkontor.de



Projekt:
Schalltechnische Untersuchung zum Bebauungsplan
05.50.00 "Schwartauer Landstraße / Müritzweg"
der Hansestadt Lübeck

Planinhalt:
Anlage 5: Lageplan Gewerbe
"Zusatzbelastung B-Plan Gebiet"





Maßstab:	1:500	A3	Bearbeiter:			
	2022.106	31.08.2023	V8.2 20.06.2023/0			



Legende

- Wohngebäude
- Plangebäude
- B-Plan Gebiet
- Emissionslinie Schiene
- Emissionslinie Straße
- Immissionsort

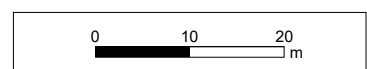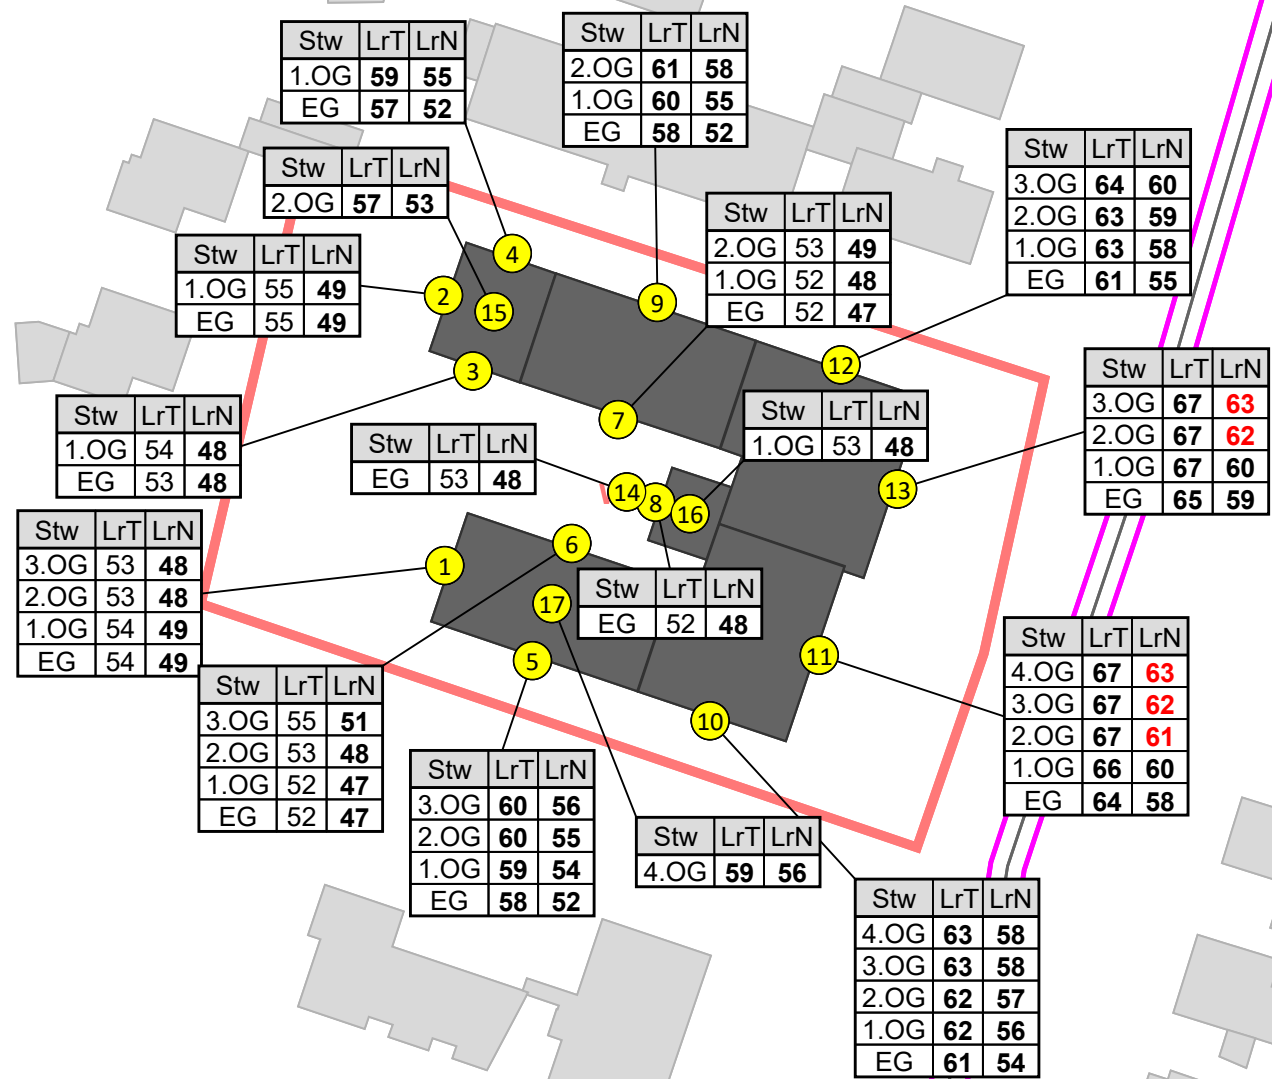

Wernst & Cie Lübeck 1 GmbH & Co. KG
 Nobistor 16
 22767 Hamburg

LÄRMKONTOR GmbH
 Altonaer Poststraße 13 b 22767 Hamburg
 Tel.: 040 - 38 99 94.0 Fax: 040 - 38 99 94.44
 mail: hamburg@laermkontor.de
 http://www.laermkontor.de


Projekt:
 Schalltechnische Untersuchung zum Bebauungsplan
 05.50.00 "Schwartauer Landstraße / Müritzweg"
 der Hansestadt Lübeck

Planinhalt:
 Anlage 6: Fassadenpegelplan Gesamtverkehr
 "Straße und Schiene" in dB(A) Tag/ Nacht

Maßstab: 1:800 A3	Bearbeiter:
2022.106	05.09.2023 V8.2 20.06.2023/22



- Legende**
- Wohngebäude
 - Plangebäude
 - Parkplatz
 - B-Plan Gebiet
 - Zu- und Abfahrten Parkplätze
 - Rollgeräusche Müllcontainer
 - Anlieferung Kantine
Zu- und Abfahrt
 - Müllcontainer auf- und absetzen
 - Rollwagen über Ladebordwand
 - Immissionsort

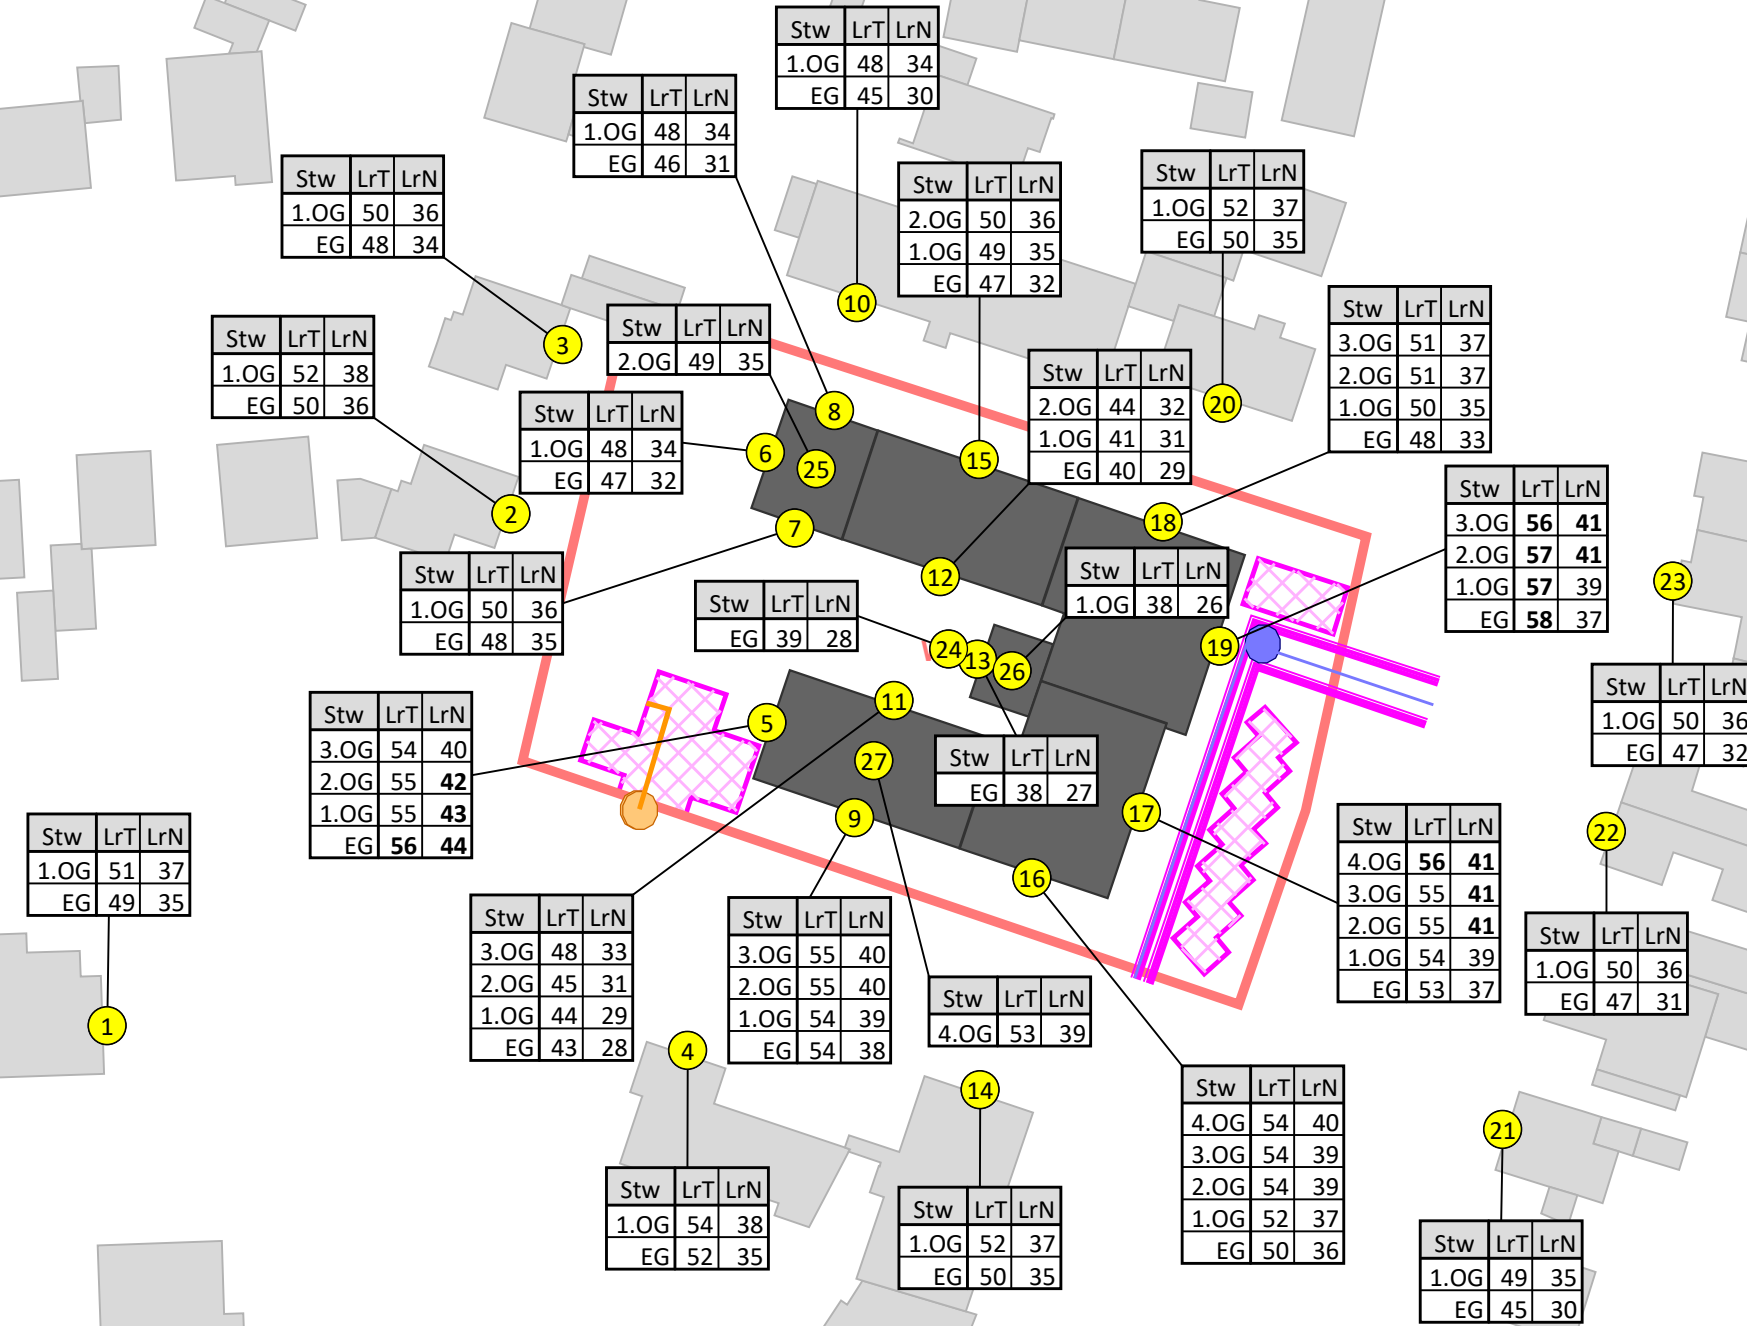

Wernst & Cie Lübeck 1 GmbH & Co. KG
 Nobistor 16
 22767 Hamburg

LÄRMKONTOR GmbH
 Altonaer Poststraße 13 b 22767 Hamburg
 Tel.: 040 - 38 99 94.0 Fax: 040 - 38 99 94.44
 mail: hamburg@laermkontor.de
 http://www.laermkontor.de

Projekt:
 Schalltechnische Untersuchung zum Bebauungsplan
 05.50.00 "Schwartauer Landstraße / Müritzweg"
 der Hansestadt Lübeck



Planinhalt:
 Anlage 7a: Fassadenpegelplan Gesamtbelastung Gewerbe
 in dB(A) Tag/ Nacht

Maßstab: 1:800 A3	Bearbeiter:
2022.106	31.08.2023
V8.2 20.06.2023/19	5000/200/50
Q0,1	R10/4/10/9





- Legende**
- Wohngebäude
 - Plangebäude
 - Parkplatz
 - B-Plan Gebiet
 - Zu- und Abfahrten Parkplätze
 - Rollgeräusche Müllcontainer
 - Anlieferung Kantine Zu- und Abfahrt
 - Müllcontainer auf- und absetzen
 - Rollwagen über Ladebordwand
 - Immissionsort

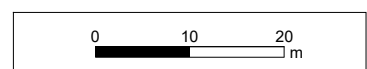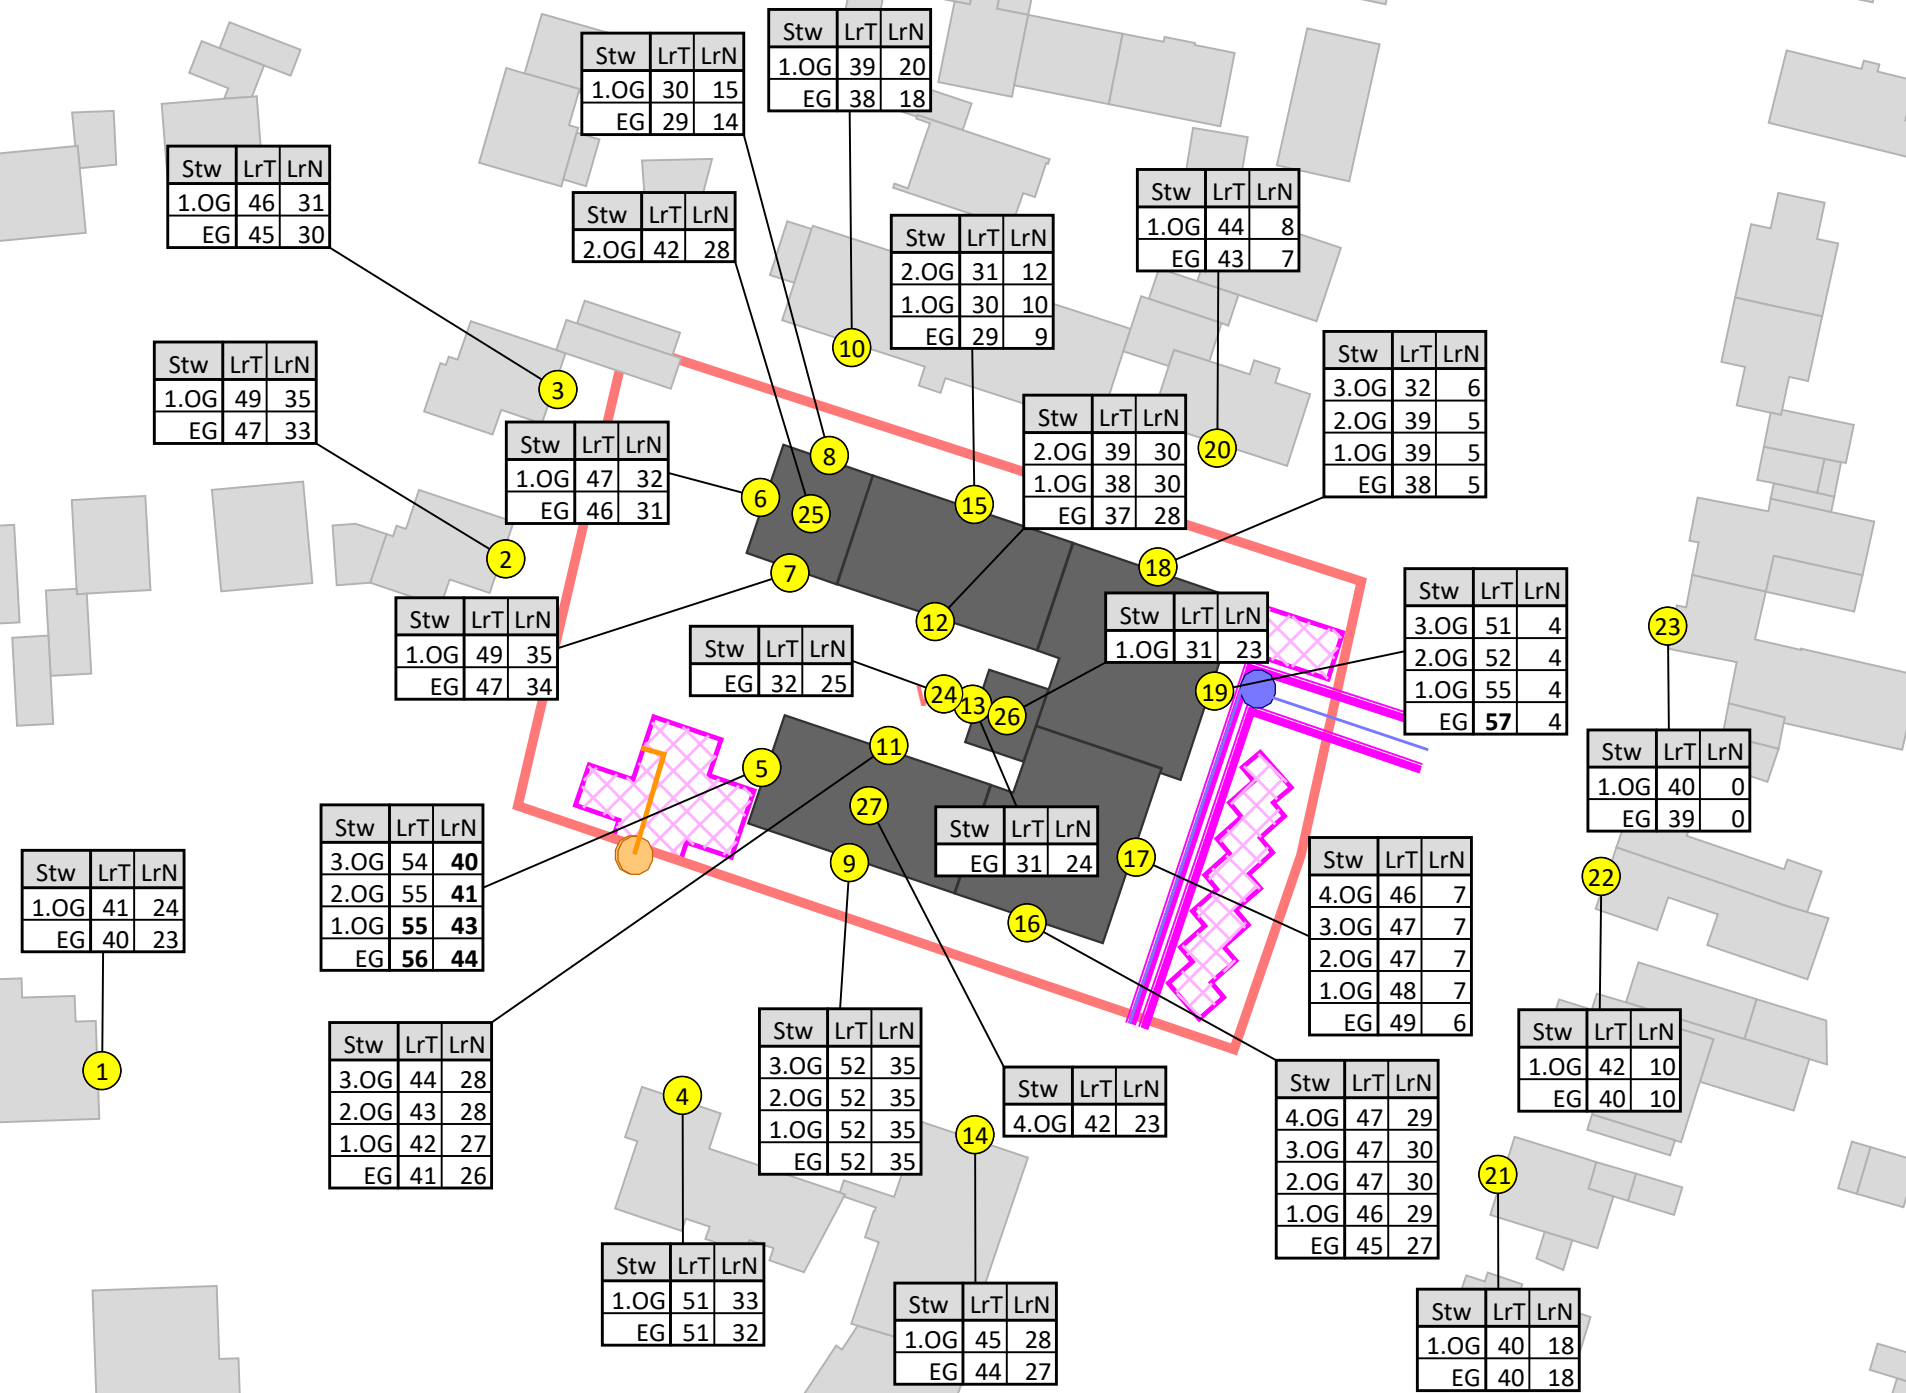

Wernst & Cie Lübeck 1 GmbH & Co. KG
 Nobistor 16
 22767 Hamburg

LÄRMKONTOR GmbH
 Altonaer Poststraße 13 b 22767 Hamburg
 Tel.: 040 - 38 99 94.0 Fax: 040 - 38 99 94.44
 mail: hamburg@laermkontor.de
 http://www.laermkontor.de




Projekt:
 Schalltechnische Untersuchung zum Bebauungsplan
 05.50.00 "Schwartauer Landstraße / Müritzweg"
 der Hansestadt Lübeck

Planinhalt:
 Anlage 7b: Fassadenpegelplan Gewerbe
 Zusatzbelastung aus Planvorhaben
 in dB(A) Tag/ Nacht

Maßstab: 1:800 A3	Bearbeiter:	
2022.106	31.08.2023	V8.2 20.06.2023/18



- Wohngebäude
- Plangebäude
- Parkplatz
- B-Plan Gebiet
- Zu- und Abfahrten Parkplätze
- Rollgeräusche Müllcontainer
- Anlieferung Kantine
Zu- und Abfahrt
- Müllcontainer auf- und absetzen
- Rollwagen über Ladebordwand
- Immissionsort

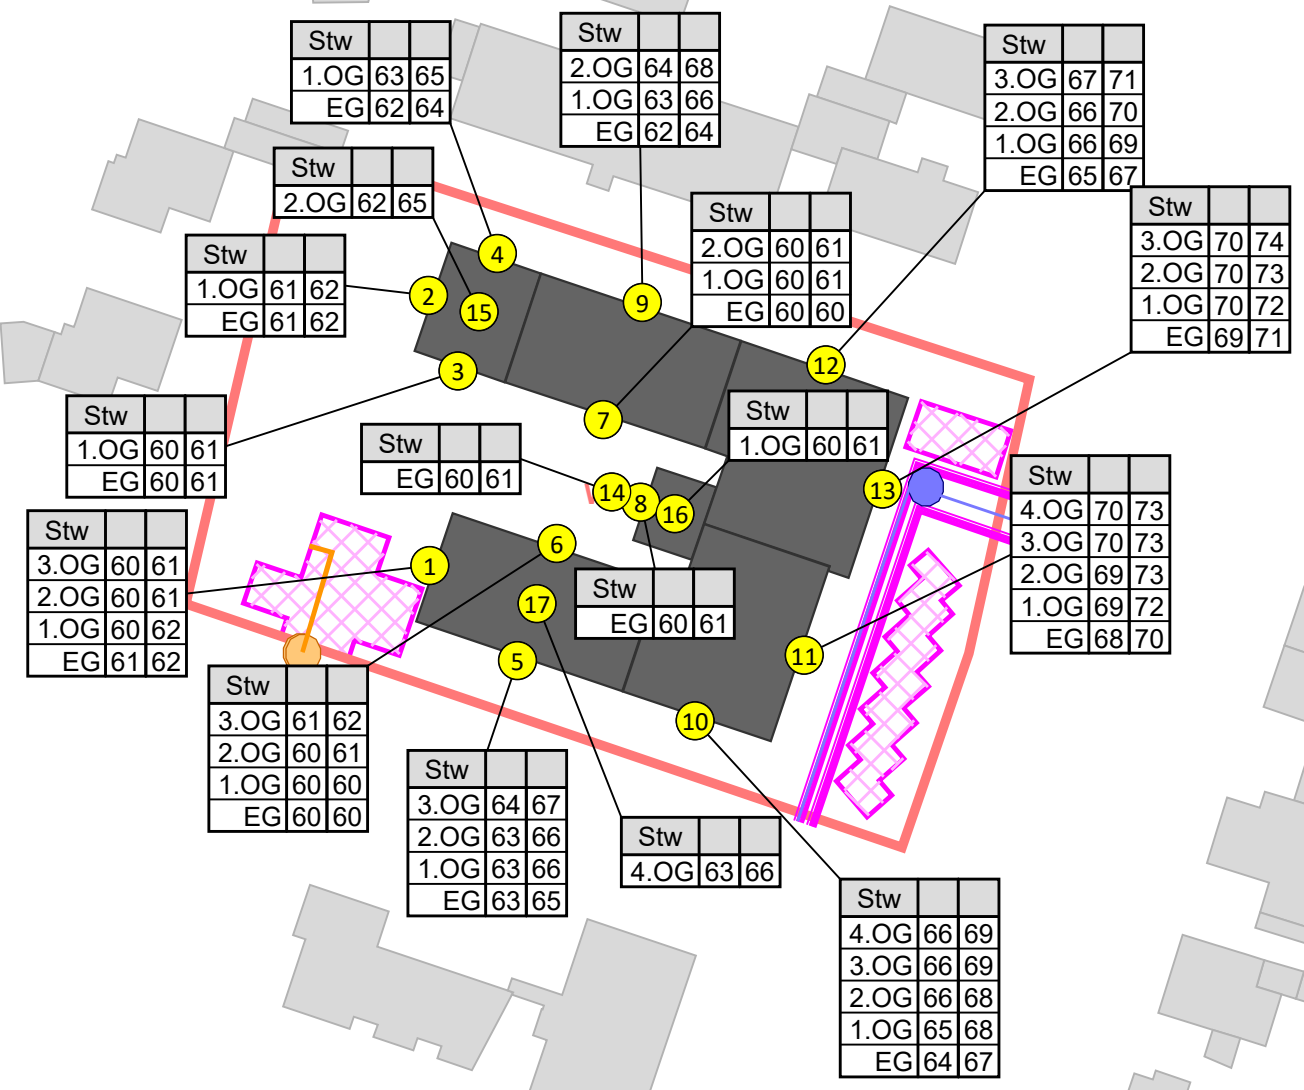

Stw		
1.OG	63	65
EG	62	64

Stw		
2.OG	64	68
1.OG	63	66
EG	62	64

Stw		
3.OG	67	71
2.OG	66	70
1.OG	66	69
EG	65	67

Stw		
2.OG	62	65

Stw		
2.OG	60	61
1.OG	60	61
EG	60	60

Stw		
3.OG	70	74
2.OG	70	73
1.OG	70	72
EG	69	71

Stw		
1.OG	61	62
EG	61	62

Stw		
EG	60	61

Stw		
1.OG	60	61

Stw		
4.OG	70	73
3.OG	70	73
2.OG	69	73
1.OG	69	72
EG	68	70

Stw		
1.OG	60	61
EG	60	61

Stw		
3.OG	60	61
2.OG	60	61
1.OG	60	62
EG	61	62

Stw		
EG	60	61


Stw		
EG	60	61

Stw		
3.OG	61	62
2.OG	60	61
1.OG	60	60
EG	60	60

Stw		
3.OG	64	67
2.OG	63	66
1.OG	63	66
EG	63	65

Stw		
4.OG	63	66

Stw		
4.OG	66	69
3.OG	66	69
2.OG	66	68
1.OG	65	68
EG	64	67

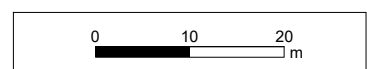

Wernst & Cie Lübeck 1 GmbH & Co. KG
 Nobistor 16
 22767 Hamburg

LÄRMKONTOR GmbH
 Altonaer Poststraße 13 b 22767 Hamburg
 Tel.: 040 - 38 99 94.0 Fax: 040 - 38 99 94.44
 mail: hamburg@laermkontor.de
 http://www.laermkontor.de



Projekt:
 Schalltechnische Untersuchung zum Bebauungsplan
 05.50.00 "Schwartauer Landstraße / Müritzweg"
 der Hansestadt Lübeck

Planinhalt:
 Anlage 8: Maßgeblicher Außenlärmpegel nach DIN 4109
 für Räume, die nicht überwiegend zum Schlafen /
 die überwiegend zum Schlafen genutzt werden
 können in dB(A).

Maßstab:	1:800	A3	Bearbeiter:	
2022.106	31.08.2023	V8.2 20.06.2023/0		

SP - BP Schwartauer Landstraße
Eingangsdaten Straßenverkehr



Stationierung km	DTV Kfz/24h	Fahrzeug- typ	Verkehrszahlen				Geschwindigkeit		Straßenoberfläche	Knotenpunkt Typ	Abstand m	Mehrfach- reflektion dB(A)	Steigung Min / Max %	Emissionspegel	
			M(T) Kfz/h	M(N) Kfz/h	p(T) %	p(N) %	v(T) km/h	v(N) km/h						Lw'(T) dB(A)	Lw'(N) dB(A)
A1 Verkehrsrichtung: Beide Richtungen															
0+000	75807	Pkw	3912,8	875,6	93,0	82,5	120	120	SMA 8	-	-	0,2	96,1	90,9	
		Lkw1	63,1	53,1	1,5	5,0	80	80							
		Lkw2	231,4	132,7	5,5	12,5	80	80							
		Krad	-	-	-	-	120	120							
Verkehrsrichtung: Beide Richtungen															
0+000	75807	Pkw	3912,8	875,6	93,0	82,5	100	100	OPA aus PA 8	-	-	-2,2 - 5,9	91,2 - 92,4	86,4 - 88,2	
		Lkw1	63,1	53,1	1,5	5,0	80	80							
		Lkw2	231,4	132,7	5,5	12,5	80	80							
		Krad	-	-	-	-	100	100							
Verkehrsrichtung: Beide Richtungen															
0+000	75807	Pkw	3912,8	875,6	93,0	82,5	120	120	OPA aus PA 8	-	-	0,0	92,5	87,3	
		Lkw1	63,1	53,1	1,5	5,0	80	80							
		Lkw2	231,4	132,7	5,5	12,5	80	80							
		Krad	-	-	-	-	120	120							
Verkehrsrichtung: Beide Richtungen															
0+000	75807	Pkw	3912,8	875,6	93,0	82,5	120	120	SMA 8	-	-	-0,3	96,1	90,9	
		Lkw1	63,1	53,1	1,5	5,0	80	80							
		Lkw2	231,4	132,7	5,5	12,5	80	80							
		Krad	-	-	-	-	120	120							
Verkehrsrichtung: Beide Richtungen															
0+000	75807	Pkw	3912,8	875,6	93,0	82,5	120	120	SMA 8	-	-	-0,3 - 29,6	96,1 - 100,0	90,9 - 96,4	
		Lkw1	63,1	53,1	1,5	5,0	80	80							
		Lkw2	231,4	132,7	5,5	12,5	80	80							
		Krad	-	-	-	-	120	120							
Verkehrsrichtung: Beide Richtungen															
0+000	75807	Pkw	3912,8	875,6	93,0	82,5	120	120	SMA 8	-	-	-1,3	96,1	90,9	
		Lkw1	63,1	53,1	1,5	5,0	80	80							
		Lkw2	231,4	132,7	5,5	12,5	80	80							
		Krad	-	-	-	-	120	120							
Verkehrsrichtung: Beide Richtungen															
0+000	75807	Pkw	3912,8	875,6	93,0	82,5	100	100	OPA aus PA 8	-	-	-1,6	91,2	86,4	
		Lkw1	63,1	53,1	1,5	5,0	80	80							
		Lkw2	231,4	132,7	5,5	12,5	80	80							
		Krad	-	-	-	-	100	100							

Stationierung km	DTV Kfz/24h	Fahrzeug- typ	Verkehrszahlen				Geschwindigkeit		Straßenoberfläche	Knotenpunkt Typ	Abstand m	Mehrfach- reflektion dB(A)	Steigung Min / Max %	Emissionspegel	
			M(T) Kfz/h	M(N) Kfz/h	p(T) %	p(N) %	v(T) km/h	v(N) km/h						Lw'(T) dB(A)	Lw'(N) dB(A)
Schwartauer Landstraße Verkehrsrichtung: Beide Richtungen															
0+000	15472	Pkw	849,6	147,8	95,5	95,5	50	50	Nicht geriffelter Gussasphalt		-	-	-2,4 - 2,5	83,7	76,1
		Lkw1	16,9	2,9	1,9	1,9	50	50							
		Lkw2	23,1	4,0	2,6	2,6	50	50							
		Krad	-	-	-	-	50	50							
1+968	15472	Pkw	849,6	147,8	95,5	95,5	50	50	Nicht geriffelter Gussasphalt	Lichtzeichengeregelt	0 - 120	-	-1,6 - -0,5	83,7 - 86,6	76,1 - 79,1
		Lkw1	16,9	2,9	1,9	1,9	50	50							
		Lkw2	23,1	4,0	2,6	2,6	50	50							
		Krad	-	-	-	-	50	50							
2+208	15472	Pkw	849,6	147,8	95,5	95,5	50	50	Nicht geriffelter Gussasphalt		-	-	-0,4 - 2,0	83,7	76,1
		Lkw1	16,9	2,9	1,9	1,9	50	50							
		Lkw2	23,1	4,0	2,6	2,6	50	50							
		Krad	-	-	-	-	50	50							
Memelstrasse Verkehrsrichtung: Beide Richtungen															
0+000	6839	Pkw	375,9	65,4	95,6	95,6	50	50	Nicht geriffelter Gussasphalt	Lichtzeichengeregelt	0 - 120	-	-1,6 - 2,6	80,2 - 83,1	72,6 - 75,5
		Lkw1	7,5	1,3	1,9	1,9	50	50							
		Lkw2	9,8	1,7	2,5	2,5	50	50							
		Krad	-	-	-	-	50	50							
0+120	6839	Pkw	375,9	65,4	95,6	95,6	50	50	Nicht geriffelter Gussasphalt		-	-	0,7 - 2,8	80,1 - 80,2	72,5 - 72,6
		Lkw1	7,5	1,3	1,9	1,9	50	50							
		Lkw2	9,8	1,7	2,5	2,5	50	50							
		Krad	-	-	-	-	50	50							
0+294	6839	Pkw	375,9	65,4	95,6	95,6	50	50	Nicht geriffelter Gussasphalt	Lichtzeichengeregelt	0 - 120	-	-1,0 - 2,5	80,1 - 83,1	72,5 - 75,5
		Lkw1	7,5	1,3	1,9	1,9	50	50							
		Lkw2	9,8	1,7	2,5	2,5	50	50							
		Krad	-	-	-	-	50	50							
0+414	6839	Pkw	375,9	65,4	95,6	95,6	50	50	Nicht geriffelter Gussasphalt		-	-	-	83,1	75,5
		Lkw1	7,5	1,3	1,9	1,9	50	50							
		Lkw2	9,8	1,7	2,5	2,5	50	50							
		Krad	-	-	-	-	50	50							
Vorwerker Strasse Verkehrsrichtung: Beide Richtungen															
0+000	4988	Pkw	268,5	46,7	93,6	93,6	50	50	Nicht geriffelter Gussasphalt	Lichtzeichengeregelt	0 - 120	-	-0,7 - 1,7	79,0 - 81,9	71,4 - 74,3
		Lkw1	8,0	1,4	2,8	2,8	50	50							
		Lkw2	10,3	1,8	3,6	3,6	50	50							
		Krad	-	-	-	-	50	50							
0+120	4988	Pkw	268,5	46,7	93,6	93,6	50	50	Nicht geriffelter Gussasphalt		-	-	0,9	79,0	71,4
		Lkw1	8,0	1,4	2,8	2,8	50	50							
		Lkw2	10,3	1,8	3,6	3,6	50	50							
		Krad	-	-	-	-	50	50							

Eingangsdaten Schienenverkehr

	Zugart Name	Anzahl Züge		Geschwin- digkeit km/h	Länge je Zug m	Max	Emissionspegel L'w [dB(A)]					
		Tag	Nacht				Tag			Nacht		
							0 m	4 m	5 m	0 m	4 m	5 m
1100 und FBQ		Gleis: 1100		Richtung: GRi		Abschnitt: 1			Km: 0+000			
1	IC-E	10,0	-	120	230	-	75,9	59,7	44,8	-	-	-
2	RV-ET	42,0	5,0	120	135	-	78,6	57,8	54,1	72,3	51,6	47,8
3	RE-VT	32,0	5,0	120	115	-	78,6	56,2	-	73,6	51,1	-
4	RV-ET 2	34,0	3,5	120	135	-	77,6	56,9	53,2	70,8	50,0	46,3
5	GZ-E	3,0	2,0	120	734	-	77,3	61,0	39,6	78,5	62,2	40,9
6	GZ-E 2	24,0	14,5	100	734	-	85,2	69,3	44,7	86,0	70,1	45,5
7	GZ-E 3	1,5	4,5	100	846	-	73,7	57,6	32,6	81,5	65,4	40,4
8	GZ-V	1,0	-	100	503	-	70,1	53,7	-	-	-	-
9	RV-ET FBQ	16,0	2,0	120	135	-	74,4	53,6	49,9	68,3	47,6	43,9
10	GZ-E FBQ	1,0	1,0	100	207	-	65,8	49,5	30,9	68,8	52,5	33,9
-	Gesamt	164,5	37,5	-	-	-	88,4	71,2	58,0	88,3	72,0	52,8
1100 u. FBQ		Gleis: 1100		Richtung: Ri		Abschnitt: 1			Km: 0+000			
1	IC-E	10,0	-	120	230	-	75,9	59,7	44,8	-	-	-
2	RV-ET	42,0	5,0	120	135	-	78,6	57,8	54,1	72,3	51,6	47,8
3	RE-VT	32,0	5,0	120	115	-	78,6	56,2	-	73,6	51,1	-
4	RV-ET 2	34,0	3,5	120	135	-	77,6	56,9	53,2	70,8	50,0	46,3
5	GZ-E	3,0	2,0	120	734	-	77,3	61,0	39,6	78,5	62,2	40,9
6	GZ-E 2	24,0	14,5	100	734	-	85,2	69,3	44,7	86,0	70,1	45,5
7	GZ-E 3	1,5	3,5	100	846	-	73,7	57,6	32,6	80,4	64,3	39,3
8	GZ-V	1,0	-	100	503	-	70,1	53,7	-	-	-	-
9	RV-ET FBQ	16,0	2,0	120	135	-	74,4	53,6	49,9	68,3	47,6	43,9
10	GZ-E FBQ	1,0	1,0	100	207	-	65,8	49,5	30,9	68,8	52,5	33,9
-	Gesamt	164,5	36,5	-	-	-	88,4	71,2	58,0	88,1	71,8	52,7

Hafen-, Gewerbe- und Industrieflächen			
Kürzel	Fläche	Flächenbezogener Schalleistungspegel L _{WA} '	
		Prognose HEP 2030	
		tags	nachts
		dB(A)	
geb_039	Teerhofinsel, Petroleumhafen	60	50
geb_40	B-Plan 05-45-00	60	50
geb_41	Entsorgungsbetrieb, Kläranlagen	60	50
geb_42	GE-Fläche nördlich Weichselstraße	60	50
geb_43	GE-Fläche südlich Weichselstraße	60	50
geb_44	B-Plan 05-02-00, GI nördlich Oderstraße	60	50
geb_45	B-Plan 05-02-00, GI westlich Posener Straße	60	50
geb_52	B-Plan 05-33-01, SO	60	50
geb_55	B-Plan 05-33-02, GE	60	50
geb_46	B-Plan 05-02-00, SO östlich Posener Straße	60	50
geb_48	B-Plan 05-02-00, GI westlich Einsiedelstraße	60	50
geb_49	B-Plan 05-02-00, GI östlich Einsiedelstraße	65	50
geb_50	GE-Fläche östlich Posener Straße	60	50
geb_51	GE-Fläche östlich Posener Straße	60	50
geb_56	B-Plan 04-40-00, GEe	60	46
geb_57	B-Plan 04-40-00, GEe	60	44
geb_58	B-Plan 04-40-00, GEe	60	47
geb_59	B-Plan 04-40-00, GEe	60	47
geb_60	B-Plan 05-31-02, SO, Serumstation	60	50
geb_61	GE-Fläche westlich Katharinenstraße	60	50
geb_62	B-Plan 25-02-03, GI	65	50
geb_63	B-Plan 25-02-03, GE	60	50
geb_64	B-Plan 25-02-03, GE	60	50
geb_65	B-Plan 25-01-03, GE	60	50
geb_66	B-Plan 25-01-02, SO Verbrauchermarkt	60	50
geb_67	GE-Fläche westlich Glashüttenweg, Nord	60	50
geb_69	GE-Fläche westlich Glashüttenweg, Süd	60	50
geb_70	GE-Fläche Hafenstraße	60	50

geb_68	GE-Fläche westlich Am Wasserbau	65	50
hfb_03	Hafenfläche, LLH	60	44
hfb_04	Hafenfläche, BTK	65	58
hfb_06	Hafenfläche, HM	65	50
hfb_021	Hafenfläche, LMG, HEP	60	47
hfb_022	Hafenfläche, LMG, Roddenkoppelkai	60	47
hfb_051	Hafenfläche, KK	60	45
hfb_052	Hafenfläche, KK	60	45
hfb_070	Hafenfläche, VWH, HEP	65	50
hfb_071	Hafenfläche, VWH, Posener Straße Nord	65	50
hfb_081	Hafenfläche, ATR, östlich Posener Straße	65	55
hfb_082	Hafenfläche, ATR, westlich Posener Straße	65	55